



การยางแห่งประเทศไทย
Rubber Authority of Thailand

ประกาศการยางแห่งประเทศไทย

เรื่อง ประกวดราคาจ้างปรับปรุงอาคารผลิตน้ำยางข้น ด้วยวิธีประกวดราคาอิเล็กทรอนิกส์ (e-bidding)

การยางแห่งประเทศไทย มีความประสงค์จะประกวดราคาจ้างปรับปรุงอาคารผลิตน้ำยางข้น ด้วยวิธีประกวดราคาอิเล็กทรอนิกส์ (e-bidding) ราคาของงานจ้างปรับปรุงอาคารผลิตน้ำยางข้น ในการประกวดราคาครั้งนี้เป็นเงินทั้งสิ้น ๒,๑๑๗,๕๒๑.๙๕ บาท (สองล้านหนึ่งแสนหนึ่งหมื่นเจ็ดพันห้าร้อยยี่สิบเอ็ด บาทเก้าสิบบห้าสตางค์) ตามรายการ ดังนี้

งานปรับปรุงอาคารผลิตน้ำยางข้น จำนวน ๑ งาน

ผู้ยื่นข้อเสนอจะต้องมีคุณสมบัติ ดังต่อไปนี้

๑. มีความสามารถตามกฎหมาย
๒. ไม่เป็นบุคคลล้มละลาย
๓. ไม่อยู่ระหว่างเลิกกิจการ
๔. ไม่เป็นบุคคลซึ่งอยู่ระหว่างถูกระงับการยื่นข้อเสนอหรือทำสัญญา กับหน่วยงานของรัฐไว้ชั่วคราว เนื่องจากเป็นผู้ที่ไม่ผ่านเกณฑ์การประเมินผลการปฏิบัติงานของผู้ประกอบการตามระเบียบที่รัฐมนตรีว่าการกระทรวงการคลังกำหนดตามที่ประกาศเผยแพร่ในระบบเครือข่ายสารสนเทศของกรมบัญชีกลาง
๕. ไม่เป็นบุคคลซึ่งถูกระงับชื่อไว้ในบัญชีรายชื่อผู้ทำงานและได้แจ้งเขียนชื่อให้เป็นผู้ทำงานของหน่วยงานของรัฐในระบบเครือข่ายสารสนเทศของกรมบัญชีกลาง ซึ่งรวมถึงนิติบุคคลที่ผู้ทำงานเป็นหุ้นส่วนผู้จัดการ กรรมการผู้จัดการ ผู้บริหาร ผู้มีอำนาจในการดำเนินงานในกิจการของนิติบุคคลนั้นด้วย
๖. มีคุณสมบัติและไม่มีลักษณะต้องห้ามตามที่คณะกรรมการนโยบายการจัดซื้อจัดจ้างและการบริหารพัสดุภาครัฐกำหนดในราชกิจจานุเบกษา
๗. เป็นนิติบุคคลผู้มีอาชีพรับจ้างงานที่ประกวดราคาอิเล็กทรอนิกส์ดังกล่าว
๘. ไม่เป็นผู้มีผลประโยชน์ร่วมกันกับผู้ยื่นข้อเสนอรายอื่นที่เข้ายื่นข้อเสนอให้แก่การยางแห่งประเทศไทย ณ วันประกาศประกวดราคาอิเล็กทรอนิกส์ หรือไม่เป็นผู้กระทำการอันเป็นการขัดขวางการแข่งขันราคาอย่างเป็นธรรม ในการประกวดราคาอิเล็กทรอนิกส์ครั้งนี้
๙. ไม่เป็นผู้ได้รับเอกสิทธิ์หรือความคุ้มกัน ซึ่งอาจปฏิเสธไม่ยอมขึ้นศาลไทย เว้นแต่รัฐบาลของผู้ยื่นข้อเสนอได้มีคำสั่งสละเอกสิทธิ์และความคุ้มกันเช่นนั้น
๑๐. ผู้ยื่นข้อเสนอที่ยื่นข้อเสนอในรูปแบบของ "กิจการร่วมค้า" ต้องมีคุณสมบัติ ดังนี้

กรณีที่ข้อตกลงระหว่างผู้เข้าร่วมคำกำหนดให้ผู้เข้าร่วมคำรายใดรายหนึ่งเป็นผู้เข้าร่วมคำหลัก ข้อตกลงระหว่างผู้เข้าร่วมคำจะต้องมีการกำหนดสัดส่วนหน้าที่และความรับผิดชอบในปริมาณงาน สิ่งของหรือมูลค่าตามสัญญาของผู้เข้าร่วมคำหลักมากกว่าผู้เข้าร่วมคำรายอื่นทุกราย

กรณีที่ข้อตกลงระหว่างผู้เข้าร่วมคำกำหนดให้ผู้เข้าร่วมคำรายใดรายหนึ่งเป็นผู้เข้าร่วมคำหลัก กิจการร่วมค่านั้นต้องใช้ผลงานของผู้เข้าร่วมคำหลักรายเดียวเป็นผลงานของกิจการร่วมคำที่ยื่นข้อเสนอ

กรณีที่ข้อตกลงระหว่างผู้เข้าร่วมคำกำหนดให้ผู้เข้าร่วมคำรายใดรายหนึ่งเป็นผู้เข้าร่วมคำหลัก ผู้เข้าร่วมคำทุกรายจะต้องมีคุณสมบัติครบถ้วนตามเงื่อนไขที่กำหนดไว้ในเอกสารเชิญชวน หรือหนังสือเชิญชวน

กรณีที่ข้อตกลงระหว่างผู้เข้าร่วมคำกำหนดให้มีการมอบหมายผู้เข้าร่วมคำรายใดรายหนึ่งเป็นผู้ยื่นข้อเสนอ ในนามกิจการร่วมคำ การยื่นข้อเสนอดังกล่าวไม่ต้องมีหนังสือมอบอำนาจ

สำหรับข้อตกลงระหว่างผู้เข้าร่วมคำที่ไม่ได้กำหนดให้ผู้เข้าร่วมคำรายใดเป็นผู้ยื่นข้อเสนอผู้เข้าร่วมคำทุกรายจะต้องลงลายมือชื่อในหนังสือมอบอำนาจให้ผู้เข้าร่วมคำรายใดรายหนึ่งเป็นผู้ยื่นข้อเสนอในนามกิจการร่วมคำ

๑๑. ผู้ยื่นข้อเสนอต้องลงทะเบียนที่มีข้อมูลถูกต้องครบถ้วนในระบบจัดซื้อจัดจ้างภาครัฐด้วยอิเล็กทรอนิกส์ (Electronic Government Procurement : e-GP) ของกรมบัญชีกลาง

๑๒. ผู้ยื่นข้อเสนอต้องมีมูลค่าสุทธิของกิจการ ดังนี้

(๑) กรณีผู้ยื่นข้อเสนอเป็นนิติบุคคลที่จัดตั้งขึ้นตามกฎหมายไทยซึ่งได้จดทะเบียนเกินกว่า ๑ ปี ต้องมีมูลค่าสุทธิของกิจการ จากผลต่างระหว่างสินทรัพย์สุทธิหักด้วยหนี้สินสุทธิ ที่ปรากฏในงบแสดงฐานะการเงินที่มีการตรวจรับรองแล้ว ซึ่งจะต้องแสดงค่าเป็นบวก ๑ ปีสุดท้ายก่อนวันยื่นข้อเสนอ

(๒) กรณีผู้ยื่นข้อเสนอเป็นนิติบุคคลที่จัดตั้งขึ้นตามกฎหมายไทย ซึ่งยังไม่มีงบแสดงฐานะการเงินกับกรมพัฒนาธุรกิจการค้า ให้พิจารณาการกำหนดมูลค่าของทุนจดทะเบียน โดยผู้ยื่นข้อเสนอจะต้องมีทุนจดทะเบียนที่เรียกชำระมูลค่าหุ้นแล้ว ณ วันที่ยื่นข้อเสนอ ไม่ต่ำกว่า ๑ ล้านบาท

(๓) สำหรับการจัดซื้อจัดจ้างครั้งหนึ่งที่มีวงเงินเกิน ๕๐๐,๐๐๐ บาทขึ้นไป กรณีผู้ยื่นข้อเสนอเป็นบุคคลธรรมดา โดยพิจารณาจากหนังสือรับรองบัญชีเงินฝาก ไม่เกิน ๙๐ วันก่อนวันยื่นข้อเสนอ โดยต้องมีเงินฝากคงเหลือในบัญชีธนาคารเป็นมูลค่า ๑ ใน ๔ ของมูลค่างบประมาณของโครงการหรือรายการที่ยื่นข้อเสนอในแต่ละครั้ง และหากเป็นผู้ชนะการจัดซื้อจัดจ้างหรือเป็นผู้ได้รับการคัดเลือกจะต้องแสดงบัญชีเงินฝากที่มีมูลค่าดังกล่าวอีกครั้งหนึ่งในวันลงนามในสัญญา

(๔) กรณีที่ผู้ยื่นข้อเสนอไม่มีมูลค่าสุทธิของกิจการหรือทุนจดทะเบียน หรือมีแต่ไม่เพียงพอที่จะเข้ายื่นข้อเสนอ ผู้ยื่นข้อเสนอสามารถขอวงเงินสินเชื่อ โดยต้องมีวงเงินสินเชื่อ ๑ ใน ๔ ของมูลค่างบประมาณของโครงการหรือรายการที่ยื่นข้อเสนอในครั้งนั้น สินเชื่อที่ธนาคารภายในประเทศ หรือบริษัทเงินทุนหรือบริษัทเงินทุนหลักทรัพย์ที่ได้รับอนุญาตให้ประกอบกิจการเงินทุนเพื่อการพาณิชย์ และประกอบธุรกิจค้าประกันตามประกาศของธนาคารแห่งประเทศไทย ตามรายชื่อบริษัทเงินทุนที่ธนาคารแห่งประเทศไทย แจ้งเวียนให้ทราบ โดยพิจารณาจากยอดเงินรวมของวงเงินสินเชื่อที่สำนักงานใหญ่รับรอง หรือที่สำนักงานสาขารับรอง (กรณีได้รับมอบอำนาจจากสำนักงานใหญ่) ซึ่งออกให้แก่ผู้ยื่นข้อเสนอ นับถึงวันยื่นข้อเสนอไม่เกิน ๙๐ วัน)

//๕) กรณี...

(๕) กรณีตาม (๑) - (๔) ยกเว้นสำหรับกรณีดังต่อไปนี้

(๕.๑) กรณีที่ผู้ยื่นข้อเสนอเป็นหน่วยงานของรัฐ

(๕.๒) นิติบุคคลที่จัดตั้งขึ้นตามกฎหมายไทยที่อยู่ระหว่างการฟื้นฟูกิจการตามพระราชบัญญัติล้มละลาย (ฉบับที่ ๑๐) พ.ศ. ๒๕๖๑

(๕.๓) งานจ้างก่อสร้าง ที่กรมบัญชีกลางได้ขึ้นทะเบียนผู้ประกอบการงานก่อสร้างแล้ว และงานจ้างก่อสร้างที่หน่วยงานของรัฐได้มีการจัดทำบัญชีผู้ประกอบการงานก่อสร้างที่มีคุณสมบัติเบื้องต้นไว้แล้ว ก่อนวันที่พระราชบัญญัติการจัดซื้อจัดจ้างและการบริหารพัสดุภาครัฐมีผลใช้บังคับ

ผู้ยื่นข้อเสนอต้องยื่นข้อเสนอและเสนอราคาทางระบบจัดซื้อจัดจ้างภาครัฐด้วยอิเล็กทรอนิกส์ ในวันที่ ๒๒ กันยายน ๒๕๖๖ ระหว่างเวลา ๐๙.๐๐ น. ถึง ๑๒.๐๐ น.

ผู้สนใจสามารถขอรับเอกสารประกวดราคาอิเล็กทรอนิกส์ โดยดาวน์โหลดเอกสารทางระบบจัดซื้อจัดจ้างภาครัฐด้วยอิเล็กทรอนิกส์ หัวข้อ ค้นหาประกาศจัดซื้อจัดจ้างได้ตั้งแต่วันที่ประกาศจนถึงวันเสนอราคา

ผู้ยื่นข้อเสนอสามารถจัดเตรียมเอกสารข้อเสนอได้ตั้งแต่วันที่ประกาศจนถึงวันเสนอราคา

ผู้สนใจสามารถดูรายละเอียดได้ที่เว็บไซต์ www.raot.co.th หรือ www.gprocurement.go.th หรือสอบถามทางโทรศัพท์หมายเลข ๐๗๕-๘๕๕๑๐๙, ๐๗๕-๘๕๕๑๙๙ ในวันและเวลาราชการ

ประกาศ ณ วันที่ ๑๘ กันยายน พ.ศ. ๒๕๖๖



(นายณกรณ์ ตรรกวิรพัท)

ผู้ว่าการการยางแห่งประเทศไทย

เอกสารประกวดราคาจ้างปรับปรุงอาคารผลิตน้ำยางชั้น
ด้วยการประกวดราคาอิเล็กทรอนิกส์ (e-bidding)

เลขที่ ๐๐๓/๒๕๖๖

ประกวดราคาจ้างปรับปรุงอาคารผลิตน้ำยางชั้น ด้วยวิธีประกวดราคาอิเล็กทรอนิกส์ (e-bidding)

ตามประกาศการยางแห่งประเทศไทย

ลงวันที่ ๑๘ กันยายน ๒๕๖๖

การยางแห่งประเทศไทย ซึ่งต่อไปนี้จะเรียกว่า "กยท." มีความประสงค์จะประกวดราคาจ้างปรับปรุงอาคารผลิตน้ำยางชั้น ด้วยวิธีประกวดราคาอิเล็กทรอนิกส์ (e-bidding) โดยมีข้อแนะนำและข้อกำหนดดังต่อไปนี้

๑. เอกสารแนบท้ายเอกสารประกวดราคาอิเล็กทรอนิกส์

๑.๑ ร่างรายละเอียดขอบเขตของงานทั้งโครงการ (Terms of Reference : TOR)

๑.๒ แบบใบเสนอราคาที่กำหนดไว้ในระบบจัดซื้อจัดจ้างภาครัฐด้วยอิเล็กทรอนิกส์

๑.๓ แบบสัญญาจ้างก่อสร้าง

๑.๔ แบบหนังสือค้ำประกัน

(๑) หลักประกันสัญญา

๑.๕ สูตรการปรับราคา

๑.๖ บทนิยาม

(๑) ผู้ที่มีผลประโยชน์ร่วมกัน

(๒) การขัดขวางการแข่งขันอย่างเป็นธรรม

๑.๗ แบบบัญชีเอกสารที่กำหนดไว้ในระบบจัดซื้อจัดจ้างภาครัฐด้วยอิเล็กทรอนิกส์

(๑) บัญชีเอกสารส่วนที่ ๑

(๒) บัญชีเอกสารส่วนที่ ๒

๑.๘ แผนการใช้วัสดุที่ผลิตภายในประเทศและแผนการใช้เหล็กที่ผลิตภายในประเทศ

๑.๙ แผนการทำงาน

๑.๑๐ ขอบเขตของงาน (Term of Reference)

๒. คุณสมบัติของผู้ยื่นข้อเสนอ

๒.๑ มีความสามารถตามกฎหมาย

๒.๒ ไม่เป็นบุคคลล้มละลาย

๒.๓ ไม่อยู่ระหว่างเลิกกิจการ

๒.๔ ไม่เป็นบุคคลซึ่งอยู่ระหว่างถูกระงับการยื่นข้อเสนอหรือทำสัญญากับหน่วยงาน

ของรัฐไว้ชั่วคราว เนื่องจากเป็นผู้ที่ไม่ผ่านเกณฑ์การประเมินผลการปฏิบัติงานของผู้ประกอบการตามระเบียบที่รัฐมนตรีว่าการกระทรวงการคลังกำหนดตามที่ประกาศเผยแพร่ในระบบเครือข่ายสารสนเทศของกรมบัญชีกลาง

/๒.๕ ไม่เป็นบุคคล...

๒.๕ ไม่เป็นบุคคลซึ่งถูกระบุชื่อไว้ในบัญชีรายชื่อผู้ทำงานและได้แจ้งเวียนชื่อให้เป็น
ผู้ทำงานของหน่วยงานของรัฐในระบบเครือข่ายสารสนเทศของกรมบัญชีกลาง ซึ่งรวมถึงนิติบุคคลที่ผู้ทำงาน
เป็นหุ้นส่วนผู้จัดการ กรรมการผู้จัดการ ผู้บริหาร ผู้มีอำนาจในการดำเนินงานในกิจการของนิติบุคคลนั้นด้วย

๒.๖ มีคุณสมบัติและไม่มีลักษณะต้องห้ามตามที่คณะกรรมการนโยบายการจัดซื้อ
จัดจ้าง และการบริหารพัสดุภาครัฐกำหนดในราชกิจจานุเบกษา

๒.๗ เป็นนิติบุคคลผู้มีอาชีพรับจ้างงานที่ประกวดราคาอิเล็กทรอนิกส์ดังกล่าว

๒.๘ ไม่เป็นผู้มีผลประโยชน์ร่วมกันกับผู้ยื่นข้อเสนอรายอื่นที่เข้ายื่นข้อเสนอให้แก่
กยท. ณ วันประกาศประกวดราคาอิเล็กทรอนิกส์ หรือไม่เป็นผู้กระทำการอันเป็นการขัดขวางการแข่งขัน
อย่างเป็นธรรมในการประกวดราคาอิเล็กทรอนิกส์ครั้งนี้

๒.๙ ไม่เป็นผู้ได้รับเอกสิทธิ์หรือความคุ้มกัน ซึ่งอาจปฏิเสธไม่ยอมขึ้นศาลไทย เว้นแต่
รัฐบาลของผู้ยื่นข้อเสนอได้มีคำสั่งให้ละเอกสิทธิ์และความคุ้มกันเช่นนั้น

๒.๑๐ กิจการร่วมค้าที่ยื่นข้อเสนอในรูปแบบของ "กิจการร่วมค้า" ต้องมีคุณสมบัติดังนี้
กรณีที่ข้อตกลงระหว่างผู้เข้าร่วมค้ากำหนดให้ผู้เข้าร่วมค้ารายใดรายหนึ่งเป็น
ผู้เข้าร่วมค้าหลัก ข้อตกลงระหว่างผู้เข้าร่วมค้าจะต้องมีการกำหนดสัดส่วนหน้าที่และความรับผิดชอบ
ในปริมาณงาน สิ่งของหรือมูลค่าตามสัญญาของผู้เข้าร่วมค้าหลักมากกว่าผู้เข้าร่วมค้ารายอื่นทุกราย
กรณีที่ข้อตกลงระหว่างผู้เข้าร่วมค้ากำหนดให้ผู้เข้าร่วมค้ารายใดรายหนึ่งเป็น
ผู้เข้าร่วมค้าหลัก กิจการร่วมค่านั้นต้องใช้ผลงานของผู้เข้าร่วมค้าหลักรายเดียวเป็นผลงานของกิจการร่วมค้า
ที่ยื่นข้อเสนอ

สำหรับข้อตกลงระหว่างผู้เข้าร่วมค้าที่ไม่ได้กำหนดให้ผู้เข้าร่วมค้ารายใดเป็น
ผู้เข้าร่วมค้าหลัก ผู้เข้าร่วมค้าทุกรายจะต้องมีคุณสมบัติครบถ้วนตามเงื่อนไขที่กำหนดไว้ในเอกสารเชิญชวน
หรือหนังสือเชิญชวน

กรณีที่ข้อตกลงระหว่างผู้เข้าร่วมค้ากำหนดให้มีการมอบหมายผู้เข้าร่วมค้า
รายใดรายหนึ่งเป็นผู้ยื่นข้อเสนอ ในนามกิจการร่วมค้า การยื่นข้อเสนอดังกล่าวไม่ต้องมีหนังสือมอบอำนาจ
สำหรับข้อตกลงระหว่างผู้เข้าร่วมค้าที่ไม่ได้กำหนดให้ผู้เข้าร่วมค้ารายใดเป็น
ผู้ยื่นข้อเสนอ ผู้เข้าร่วมค้าทุกรายจะต้องลงลายมือชื่อในหนังสือมอบอำนาจให้ผู้เข้าร่วมค้ารายใดรายหนึ่ง
เป็นผู้ยื่นข้อเสนอ ในนามกิจการร่วมค้า

๒.๑๑ ผู้ยื่นข้อเสนอต้องลงทะเบียนที่มีข้อมูลถูกต้องครบถ้วนในระบบจัดซื้อจัดจ้าง
ภาครัฐด้วย อิเล็กทรอนิกส์ (Electronic Government Procurement : e-GP) ของกรมบัญชีกลาง

๒.๑๒ ผู้ยื่นข้อเสนอต้องมีมูลค่าสุทธิของกิจการ ดังนี้

(๑) กรณีผู้ยื่นข้อเสนอเป็นนิติบุคคลที่จัดตั้งขึ้นตามกฎหมายไทยซึ่งได้
จดทะเบียนเกินกว่า ๑ ปี ต้องมีมูลค่าสุทธิของกิจการ จากผลต่างระหว่างสินทรัพย์สุทธิหักด้วยหนี้สินสุทธิ
ที่ปรากฏในงบแสดงฐานะการเงินที่มีการตรวจรับรองแล้ว ซึ่งจะต้องแสดงค่าเป็นบวก ๑ ปีสุดท้ายก่อนวัน
ยื่นข้อเสนอ

/(๒) กรณีผู้ยื่น...

(๒) กรณีผู้ยื่นข้อเสนอเป็นนิติบุคคลที่จัดตั้งขึ้นตามกฎหมายไทย ซึ่งยังไม่มีกร
รายงานงบแสดงฐานะการเงินกับกรมพัฒนาธุรกิจการค้า ให้พิจารณาการกำหนดมูลค่าของทุนจดทะเบียน
โดยผู้ยื่นข้อเสนอจะต้องมีทุนจดทะเบียนที่เรียกชำระมูลค่าหุ้นแล้ว ณ วันที่ยื่นข้อเสนอ ไม่ต่ำกว่า ๑ ล้านบาท

(๓) สำหรับการจัดซื้อจัดจ้างครั้งหนึ่งที่มีวงเงินเกิน ๕๐๐,๐๐๐ บาทขึ้นไป
กรณีผู้ยื่นข้อเสนอเป็นบุคคลธรรมดา โดยพิจารณาจากหนังสือรับรองบัญชีเงินฝาก ไม่เกิน ๙๐ วันก่อนวัน
ยื่นข้อเสนอ โดยต้องมีเงินฝากคงเหลือในบัญชีธนาคารเป็นมูลค่า ๑ ใน ๔ ของมูลค่างบประมาณของ
โครงการหรือรายการที่ยื่นข้อเสนอในแต่ละครั้ง และหากเป็นผู้ชนะการจัดซื้อจัดจ้างหรือเป็นผู้ได้รับ
การคัดเลือกจะต้องแสดงบัญชีเงินฝากที่มีมูลค่าดังกล่าวอีกครั้งหนึ่งในวันลงนามในสัญญา

(๔) กรณีที่ผู้ยื่นข้อเสนอไม่มีมูลค่าสุทธิของกิจการหรือทุนจดทะเบียน หรือมี
แต่ไม่เพียงพอที่จะ เข้ายื่นข้อเสนอ ผู้ยื่นข้อเสนอสามารถขอวงเงินสินเชื่อ โดยต้องมีวงเงินสินเชื่อ ๑ ใน ๔
ของมูลค่างบประมาณของโครงการหรือรายการที่ยื่นข้อเสนอในครั้งนั้น (สินเชื่อที่ธนาคารภายในประเทศ
หรือบริษัทเงินทุนหรือบริษัทเงินทุนหลักทรัพย์ที่ได้รับอนุญาตให้ประกอบกิจการเงินทุนเพื่อการพาณิชย์
และประกอบธุรกิจค้าประกันตามประกาศของธนาคารแห่งประเทศไทย ตามรายชื่อบริษัทเงินทุนที่ธนาคาร
แห่งประเทศไทยแจ้งเวียนให้ทราบ โดยพิจารณาจากยอดเงินรวมของวงเงินสินเชื่อที่สำนักงานใหญ่รับรอง
หรือที่สำนักงานสาขารับรอง (กรณีได้รับมอบอำนาจจากสำนักงานใหญ่) ซึ่งออกให้แก่ผู้ยื่นข้อเสนอ นับถึง
วันยื่นข้อเสนอไม่เกิน ๙๐ วัน

(๕) กรณีตาม (๑) - (๔) ยกเว้นสำหรับกรณีดังต่อไปนี้

(๕.๑) กรณีที่ผู้ยื่นข้อเสนอเป็นหน่วยงานของรัฐ

(๕.๒) นิติบุคคลที่จัดตั้งขึ้นตามกฎหมายไทยที่อยู่ระหว่างการฟื้นฟูกิจการ
ตามพระราชบัญญัติล้มละลาย (ฉบับที่ ๑๐) พ.ศ. ๒๕๖๑

(๕.๓) งานจ้างก่อสร้าง ที่กรมบัญชีกลางได้ขึ้นทะเบียนผู้ประกอบการงาน
ก่อสร้างแล้ว และงานจ้างก่อสร้างที่หน่วยงานของรัฐได้มีการจัดทำบัญชีผู้ประกอบการงานก่อสร้างที่มี
คุณสมบัติเบื้องต้นไว้แล้ว ก่อนวันที่พระราชบัญญัติการจัดซื้อจัดจ้างและการบริหารพัสดุภาครัฐมีผลใช้บังคับ

๓. หลักฐานการยื่นข้อเสนอ

ผู้ยื่นข้อเสนอจะต้องเสนอเอกสารหลักฐานยื่นมาพร้อมกับการเสนอราคาทางระบบ
จัดซื้อ จัดจ้างภาครัฐด้วยอิเล็กทรอนิกส์ โดยแยกเป็น ๒ ส่วน คือ

๓.๑ ส่วนที่ ๑ อย่างน้อยต้องมีเอกสารดังต่อไปนี้

(๑) ในกรณีผู้ยื่นข้อเสนอเป็นนิติบุคคล

(ก) ห้างหุ้นส่วนสามัญหรือห้างหุ้นส่วนจำกัด ให้ยื่นสำเนาหนังสือ
รับรองการจดทะเบียนนิติบุคคล บัญชีรายชื่อหุ้นส่วนผู้จัดการ ผู้มีอำนาจควบคุม (ถ้ามี)

(ข) บริษัทจำกัดหรือบริษัทมหาชนจำกัด ให้ยื่นสำเนาหนังสือรับรอง
การจดทะเบียนนิติบุคคล หนังสือบริคณห์สนธิ บัญชีรายชื่อกรรมการผู้จัดการ ผู้มีอำนาจควบคุม (ถ้ามี) และ
บัญชีผู้ถือหุ้นรายใหญ่ (ถ้ามี)

/ (๒) ในกรณีผู้...

(๒) ในกรณีผู้ยื่นข้อเสนอเป็นบุคคลธรรมดาหรือคณะบุคคลที่มีใช้นิติบุคคล ให้ยื่นสำเนาบัตรประจำตัวประชาชนของผู้ยื่น ข้อเสนอข้อตกลงที่แสดงถึงการเข้าเป็นหุ้นส่วน (ถ้ามี) สำเนา บัตรประจำตัวประชาชนของผู้เป็นหุ้นส่วน หรือสำเนาหนังสือเดินทางของผู้เป็นหุ้นส่วนที่มีได้ถือสัญชาติไทย

(๓) ในกรณีผู้ยื่นข้อเสนอเป็นผู้ยื่นข้อเสนอร่วมกันในฐานะเป็นผู้ร่วมค้า ให้ยื่น สำเนาสัญญาของการเข้าร่วมค้า และเอกสารตามที่ระบุไว้ใน (๑) หรือ (๒) ของผู้ร่วมค้า แล้วแต่กรณี

(๔) ผู้ยื่นข้อเสนอต้องแสดงหลักฐานเกี่ยวกับมูลค่าสุทธิของกิจการ ดังนี้

(๔.๑) ในกรณีผู้ยื่นข้อเสนอเป็นนิติบุคคล ให้ยื่นงบแสดงฐานะการเงิน ที่มีการรับรองแล้ว ๑ ปีสุดท้ายก่อนวันยื่นข้อเสนอ โดยให้ยื่นขณะเข้าเสนอราคา

(๔.๒) ในกรณีผู้ยื่นข้อเสนอเป็นบุคคลธรรมดา ให้ยื่นหนังสือรับรอง บัญชีเงินฝาก ไม่เกิน ๙๐ วัน ก่อนวันยื่นข้อเสนอ โดยให้ยื่นขณะเข้าเสนอราคา และจะต้องแสดงหนังสือ รับรองบัญชีเงินฝากที่มีมูลค่าดังกล่าวอีกครั้งหนึ่งในวันลงนามในสัญญา

(๔.๓) กรณีที่ผู้ยื่นข้อเสนอไม่มีมูลค่าสุทธิของกิจการและทุนจดทะเบียน หรือมีแต่ไม่เพียงพอที่จะเข้ายื่นข้อเสนอ ให้ยื่นสำเนาหนังสือรับรองวงเงินสินเชื่อ (สินเชื่อที่ธนาคาร ภายในประเทศหรือบริษัทเงินทุนหรือบริษัทเงินทุนหลักทรัพย์ที่ได้รับอนุญาตให้ประกอบกิจการเงินทุนเพื่อ การพาณิชย์และประกอบธุรกิจค้าประกัน ตามประกาศของธนาคารแห่งประเทศไทย ตามรายชื่อบริษัท เงินทุนที่ธนาคารแห่งประเทศไทยแจ้งเวียนให้ทราบ โดยพิจารณาจากยอดเงินรวมของวงเงินสินเชื่อที่ สำนักงานใหญ่รับรองหรือที่สำนักงานสาขารับรอง (กรณีได้รับมอบอำนาจจากสำนักงานใหญ่) ซึ่งออกให้แก่ ผู้ยื่นข้อเสนอ นับถึงวันยื่นข้อเสนอไม่เกิน ๙๐ วัน

(๕) สำเนาใบทะเบียนพาณิชย์ (ถ้ามี)

(๖) สำเนาใบทะเบียนภาษีมูลค่าเพิ่ม (ภ.พ.๒๐) (ถ้ามี)

(๗) บัญชีเอกสารส่วนที่ ๑ ทั้งหมดที่ได้ยื่นพร้อมกับการเสนอราคาทางระบบ จัดซื้อจัดจ้างภาครัฐด้วยอิเล็กทรอนิกส์ ตามแบบในข้อ ๑.๗ (๑) โดยไม่ต้องแนบในรูปแบบ PDF File (Portable Document Format)

ทั้งนี้ เมื่อผู้ยื่นข้อเสนอดำเนินการแนบไฟล์เอกสารตามบัญชีเอกสาร ส่วนที่ ๑ ครบถ้วน ถูกต้องแล้ว ระบบจัดซื้อจัดจ้างภาครัฐด้วยอิเล็กทรอนิกส์จะสร้างบัญชีเอกสารส่วนที่ ๑ ตามแบบในข้อ ๑.๗ (๑) ให้โดยผู้ยื่นข้อเสนอไม่ต้องแนบบัญชีเอกสารส่วนที่ ๑ ดังกล่าวในรูปแบบ PDF File (Portable Document Format)

๓.๒ ส่วนที่ ๒ อย่างน้อยต้องมีเอกสารดังต่อไปนี้

(๑) ในกรณีที่ผู้ยื่นข้อเสนอมอบอำนาจให้บุคคลอื่นกระทำการแทนให้แนบ หนังสือมอบอำนาจซึ่งติดอากรแสตมป์ตามกฎหมาย โดยมีหลักฐานแสดงตัวตนของผู้มอบอำนาจและผู้รับ มอบอำนาจ ทั้งนี้หากผู้รับมอบอำนาจเป็นบุคคลธรรมดาต้องเป็นผู้ที่บรรลุนิติภาวะตามกฎหมายแล้วเท่านั้น

(๒) สำเนาใบขึ้นทะเบียนผู้ประกอบการวิสาหกิจขนาดกลางและขนาดย่อม (SMEs) (ถ้ามี)

/(๓) บัญชีเอกสาร...

(๓) บัญชีเอกสารส่วนที่ ๒ ทั้งหมดที่ได้ยื่นพร้อมกับการเสนอราคาทางระบบจัดซื้อจัดจ้างภาครัฐด้วยอิเล็กทรอนิกส์ตามแบบในข้อ ๑.๗ (๒) โดยไม่ต้องแนบในรูปแบบ PDF File (Portable Document Format)

ทั้งนี้ เมื่อผู้ยื่นข้อเสนอดำเนินการแนบไฟล์เอกสารตามบัญชีเอกสารส่วนที่ ๒ ครบถ้วน ถูกต้องแล้ว ระบบจัดซื้อจัดจ้างภาครัฐด้วยอิเล็กทรอนิกส์จะสร้างบัญชีเอกสารส่วนที่ ๒ ตามแบบในข้อ ๑.๗ (๒) ให้โดยผู้ยื่นข้อเสนอไม่ต้องแนบบัญชีเอกสารส่วนที่ ๒ ดังกล่าวในรูปแบบ PDF File (Portable Document Format)

๔. การเสนอราคา

๔.๑ ผู้ยื่นข้อเสนอต้องยื่นข้อเสนอ และเสนอราคาทางระบบจัดซื้อจัดจ้างภาครัฐด้วยอิเล็กทรอนิกส์ตามที่กำหนดไว้ในเอกสารประกวดราคาอิเล็กทรอนิกส์นี้ โดยไม่มีเงื่อนไขใดๆ ทั้งสิ้น และจะต้องกรอกข้อความให้ถูกต้องครบถ้วน พร้อมทั้งหลักฐานแสดงตัวตนและทำการยืนยันตัวตนของผู้ยื่นข้อเสนอ โดยไม่ต้องแนบบใบเสนอราคาในรูปแบบ PDF File (Portable Document Format)

๔.๒ ให้ผู้ยื่นข้อเสนอกรอกรายละเอียดการเสนอราคาในใบเสนอราคาตามแนบเอกสารประกวดราคาจ้างก่อสร้างด้วยวิธีประกวดราคาอิเล็กทรอนิกส์ (e-bidding) ข้อ ๑.๒ ให้ครบถ้วน โดยไม่ต้องยื่น ใบแจ้งปริมาณงานและราคาและใบบัญชีรายการก่อสร้าง ในรูปแบบ PDF File (Portable Document Format)

ในการเสนอราคาให้เสนอราคาเป็นเงินบาทและเสนอราคาได้เพียงครั้งเดียวและราคาเดียว โดยเสนอราคารวม หรือราคาต่อหน่วย หรือราคาต่อรายการ ตามเงื่อนไขที่ระบุไว้ท้ายใบเสนอราคาให้ถูกต้อง ทั้งนี้ ราคารวมที่เสนอจะต้องตรงกันทั้งตัวเลขและตัวหนังสือ ถ้าตัวเลขและตัวหนังสือไม่ตรงกัน ให้ถือตัวหนังสือเป็นสำคัญ โดยคิดราคารวมทั้งสิ้นซึ่งรวมค่าภาษีมูลค่าเพิ่ม ภาษีอากรอื่น และค่าใช้จ่ายทั้งปวงไว้แล้ว

ราคาที่เสนอจะต้องเสนอกำหนดยื่นราคาไม่น้อยกว่า ๙๐ วัน ตั้งแต่วันเสนอราคาโดยภายในกำหนดยื่นราคา ผู้ยื่นข้อเสนอต้องรับผิดชอบราคาที่ตนได้เสนอไว้และจะถอนการเสนอราคามีได้

๔.๓ ผู้ยื่นข้อเสนอจะต้องเสนอกำหนดเวลาดำเนินการก่อสร้างแล้วเสร็จไม่เกิน ๙๐ วัน นับถัดจากวันลงนามในสัญญาจ้าง หรือวันที่ได้รับหนังสือแจ้งจาก กยท. ให้เริ่มทำงาน

๔.๔ ก่อนเสนอราคา ผู้ยื่นข้อเสนอควรตรวจสอบดูร่างสัญญา ร่างรายละเอียดขอบเขตของงานทั้งโครงการ (Terms of Reference : TOR) ให้ถี่ถ้วนและเข้าใจเอกสารประกวดราคาจ้างอิเล็กทรอนิกส์ทั้งหมดเสียก่อนที่จะตกลงยื่นข้อเสนอตามเงื่อนไขในเอกสารประกวดราคาจ้างอิเล็กทรอนิกส์

๔.๕ ผู้ยื่นข้อเสนอจะต้องยื่นข้อเสนอและเสนอราคาทางระบบจัดซื้อจัดจ้างภาครัฐด้วย อิเล็กทรอนิกส์ในวันที่ ๒๒... กันยายน ๒๕๖๖ ระหว่างเวลา ๐๙.๐๐ น. ถึง ๑๒.๐๐ น. และเวลาในการเสนอราคาให้ถือตามเวลาของระบบจัดซื้อจัดจ้างภาครัฐด้วยอิเล็กทรอนิกส์เป็นเกณฑ์

เมื่อพ้นกำหนดเวลายื่นข้อเสนอและเสนอราคาแล้ว จะไม่รับเอกสารการยื่นข้อเสนอ และการเสนอราคาใดๆ โดยเด็ดขาด

๔.๖ ผู้ยื่นข้อเสนอต้องจัดทำเอกสารสำหรับใช้ในการเสนอราคาในรูปแบบไฟล์เอกสารประเภท PDF File (Portable Document Format) โดยผู้ยื่นข้อเสนอต้องเป็นผู้รับผิดชอบตรวจสอบความครบถ้วน ถูกต้อง และชัดเจนของเอกสาร PDF File ก่อนที่จะยืนยันการเสนอราคา แล้วจึงส่งข้อมูล (Upload) เพื่อเป็นการเสนอราคาให้แก่ กยท. ผ่านทางระบบจัดซื้อจัดจ้างภาครัฐด้วยอิเล็กทรอนิกส์

๔.๗ คณะกรรมการพิจารณาผลการประกวดราคาอิเล็กทรอนิกส์จะดำเนินการตรวจสอบ คุณสมบัติของผู้ยื่นข้อเสนอแต่ละรายว่า เป็นผู้ยื่นข้อเสนอที่มีผลประโยชน์ร่วมกันกับผู้ยื่นข้อเสนอรายอื่นตามข้อ ๑.๖ (๑) หรือไม่ หากปรากฏว่าผู้ยื่นข้อเสนอรายใดเป็นผู้ยื่นข้อเสนอที่มีผลประโยชน์ร่วมกันกับผู้ยื่นข้อเสนอรายอื่น คณะกรรมการฯ จะตัดรายชื่อผู้ยื่นข้อเสนอราคาที่มีผลประโยชน์ร่วมกันนั้น ออกจากการเป็นผู้ยื่นข้อเสนอ

หากปรากฏต่อคณะกรรมการพิจารณาผลการประกวดราคาอิเล็กทรอนิกส์ว่า ก่อนหรือในขณะที่ มีการพิจารณาข้อเสนอ มีผู้ยื่นข้อเสนอรายใดกระทำการอันเป็นการขัดขวางการแข่งขันอย่างเป็นธรรมตาม ข้อ ๑.๖ (๒) และคณะกรรมการฯ เชื่อว่ามีการกระทำอันเป็นการขัดขวางการแข่งขันอย่างเป็นธรรม คณะกรรมการฯ จะตัดรายชื่อผู้ยื่นข้อเสนอรายนั้น ออกจากการเป็นผู้ยื่นข้อเสนอ และ กยท. จะพิจารณาลงโทษผู้ยื่นข้อเสนอดังกล่าวเป็นผู้ทำงาน เว้นแต่ กยท. จะพิจารณาเห็นว่า ผู้ยื่นข้อเสนอรายนั้น มิใช่เป็นผู้ริเริ่มให้มีการกระทำความดังกล่าวและได้ให้ความร่วมมือเป็นประโยชน์ต่อการพิจารณาของ กยท.

๔.๘ ผู้ยื่นข้อเสนอจะต้องปฏิบัติ ดังนี้

(๑) ปฏิบัติตามเงื่อนไขที่ระบุไว้ในเอกสารประกวดราคาอิเล็กทรอนิกส์
(๒) ราคาที่เสนอจะต้องเป็นราคาที่รวมภาษีมูลค่าเพิ่ม และภาษีอื่นๆ (ถ้ามี) รวมค่าใช้จ่ายที่ส่งไปเรียบร้อยแล้ว

(๓) ผู้ยื่นข้อเสนอจะต้องลงทะเบียนเพื่อเข้าสู่กระบวนการเสนอราคา ตามวัน เวลา ที่กำหนด

(๔) ผู้ยื่นข้อเสนอจะถอนการเสนอราคาที่เสนอแล้วไม่ได้

(๕) ผู้ยื่นข้อเสนอต้องศึกษาและทำความเข้าใจในระบบและวิธีการเสนอราคา ด้วยวิธีประกวดราคาอิเล็กทรอนิกส์ ของกรมบัญชีกลางที่แสดงไว้ในเว็บไซต์ www.eprocurement.go.th

๔.๙ คู่สัญญาต้องจัดทำแผนการทำงานมาให้ภายใน ๗ วัน นับถัดจากวันลงนามในสัญญา โดยจัดทำแผนการทำงานตามเอกสารแนบท้ายเอกสารประกวดราคาอิเล็กทรอนิกส์ เว้นแต่เป็นกรณีสัญญาที่มีวงเงินไม่เกิน ๕๐๐,๐๐๐ บาท ทั้งนี้ แผนการทำงานให้ถือเป็นเอกสารส่วนหนึ่งของสัญญา

๔.๑๐ ผู้ยื่นข้อเสนอที่เป็นผู้ชนะการเสนอราคาต้องจัดทำแผนการใช้พัสดุที่ผลิตในประเทศและแผนการใช้เหล็กที่ผลิตในประเทศ โดยยื่นให้หน่วยงานของรัฐภายใน ๖๐ วัน นับถัดจากวันลงนามในสัญญา

๕. หลักเกณฑ์และสิทธิในการพิจารณา

๕.๑ การพิจารณาผลการยื่นข้อเสนอประกวดราคาอิเล็กทรอนิกส์ครั้งนี้ กยท. จะพิจารณาตัดสินโดยใช้หลักเกณฑ์ราคา

๕.๒ การพิจารณาผู้ชนะการยื่นข้อเสนอ

กรณีใช้หลักเกณฑ์ราคาในการพิจารณาผู้ชนะการยื่นข้อเสนอ กยท. จะพิจารณาจากราคารวม

๕.๓ หากผู้ยื่นข้อเสนอรายใดมีคุณสมบัติไม่ถูกต้องตามข้อ ๒ หรือยื่นหลักฐานการยื่นข้อเสนอไม่ถูกต้อง หรือไม่ครบถ้วนตามข้อ ๓ หรือยื่นข้อเสนอไม่ถูกต้องตามข้อ ๔ แล้ว คณะกรรมการพิจารณาผล การประกวดราคาอิเล็กทรอนิกส์จะไม่รับพิจารณาข้อเสนอของผู้ยื่นข้อเสนอรายนั้น เว้นแต่ผู้ยื่นข้อเสนอรายใดเสนอเอกสารทางเทคนิคหรือรายละเอียดคุณลักษณะเฉพาะของพัสดุที่จะจ้างไม่ครบถ้วน หรือเสนอรายละเอียดแตกต่างไปจากเงื่อนไขที่กยท. กำหนดไว้ในประกาศและเอกสารประกวดราคาอิเล็กทรอนิกส์ ในส่วนที่มีสาระสำคัญและความแตกต่างนั้น ไม่มีผลทำให้เกิดการได้เปรียบเสียเปรียบ ต่อผู้ยื่นข้อเสนอรายอื่น หรือเป็นการผิดพลาดเล็กน้อย คณะกรรมการฯ อาจพิจารณาผ่อนปรนการตัดสินผู้ยื่นข้อเสนอรายนั้น

๕.๔ กยท. สงวนสิทธิ์ไม่พิจารณาข้อเสนอของผู้ยื่นข้อเสนอโดยไม่มีการผ่อนผันในกรณีดังต่อไปนี้

(๑) ไม่กรอกชื่อผู้ยื่นข้อเสนอในการเสนอราคาทางระบบจัดซื้อจัดจ้างด้วยอิเล็กทรอนิกส์

(๒) เสนอรายละเอียดแตกต่างไปจากเงื่อนไขที่กำหนดในเอกสารประกวดราคาอิเล็กทรอนิกส์ที่เป็นสาระสำคัญ หรือมีผลทำให้เกิดความได้เปรียบเสียเปรียบแก่ผู้ยื่นข้อเสนอรายอื่น

๕.๕ ในการตัดสินการประกวดราคาอิเล็กทรอนิกส์หรือในการทำสัญญา คณะกรรมการพิจารณาผลการประกวดราคาอิเล็กทรอนิกส์หรือ กยท. มีสิทธิ์ให้ผู้ยื่นข้อเสนอชี้แจงข้อเท็จจริงเพิ่มเติมได้ กยท. มีสิทธิ์ที่จะไม่รับข้อเสนอ ไม่รับราคา หรือไม่ทำสัญญา หากข้อเท็จจริงดังกล่าวไม่เหมาะสมหรือไม่ถูกต้อง

๕.๖ กยท. ทรงไว้ซึ่งสิทธิ์ที่จะไม่รับราคาต่ำสุด หรือราคาหนึ่งราคาใด หรือราคาที่ยื่นทั้งหมดก็ได้ และอาจพิจารณาเลือกจ้างในจำนวน หรือขนาด หรือเฉพาะรายการหนึ่งรายการใด หรืออาจจะยกเลิก การประกวดราคาอิเล็กทรอนิกส์โดยไม่พิจารณาจัดจ้างเลยก็ได้แต่จะพิจารณา ทั้งนี้ เพื่อประโยชน์ของทางราชการเป็นสำคัญ และให้ถือว่าการตัดสินของ กยท. เป็นเด็ดขาด ผู้ยื่นข้อเสนอจะเรียกร้องค่าใช้จ่ายหรือค่าเสียหายใดๆ มิได้ รวมทั้ง กยท. จะพิจารณายกเลิกการประกวดราคาอิเล็กทรอนิกส์และลงโทษผู้ยื่นข้อเสนอเป็นผู้ทำงาน ไม่ว่าจะเป็นผู้ยื่นข้อเสนอที่ได้รับการคัดเลือกหรือไม่ก็ตาม หากมีเหตุที่เชื่อได้ว่าผู้ยื่นข้อเสนอกระทำการโดยไม่สุจริต เช่น การเสนอเอกสารอันเป็นเท็จ หรือใช้ข้อมูลคลาดเคลื่อน หรือนิตินบุคคลอื่นมาเสนอราคาแทน เป็นต้น

ในกรณีที่ผู้ยื่นข้อเสนอรายที่เสนอราคาต่ำสุด เสนอราคาต่ำจนคาดหมายได้ว่าไม่อาจดำเนินงานตามเอกสารประกวดราคาอิเล็กทรอนิกส์ได้ คณะกรรมการพิจารณาผลการประกวดราคาอิเล็กทรอนิกส์หรือ กยท. จะให้ผู้ยื่นข้อเสนอชี้แจงและแสดงหลักฐานที่ทำให้เชื่อได้ว่าผู้ยื่นข้อเสนอสามารถดำเนินงานตามเอกสารประกวดราคาอิเล็กทรอนิกส์ให้เสร็จสมบูรณ์ หากคำชี้แจงไม่เป็นที่รับฟังได้ กยท. มีสิทธิ์ที่จะไม่รับข้อเสนอหรือไม่รับราคาของผู้ยื่นข้อเสนอรายนั้น ทั้งนี้ ผู้ยื่นข้อเสนอดังกล่าวไม่มีสิทธิ์เรียกร้องค่าใช้จ่ายหรือค่าเสียหายใดๆ จาก กยท.

/๕.๗ ก่อนลงนาม...

๕.๗ ก่อนลงนามในสัญญา กยท. อาจประกาศยกเลิกการประกวดราคาอิเล็กทรอนิกส์ หากปรากฏว่ามีการกระทำที่เข้าลักษณะผู้ยื่นข้อเสนอที่ชนะการประกวดราคาหรือที่ได้รับการคัดเลือกมีผลประโยชน์ร่วมกัน หรือมีส่วนได้เสียกับผู้ยื่นข้อเสนอรายอื่น หรือขัดขวางการแข่งขันอย่างเป็นธรรม หรือสมยอมกันกับผู้ยื่นข้อเสนอรายอื่น หรือเจ้าหน้าที่ในการเสนอราคา หรือสื่อว่ากระทำการทุจริตอื่นใด ในการเสนอราคา

๕.๘ หากผู้ยื่นข้อเสนอซึ่งเป็นผู้ประกอบการ SMEs เสนอราคาสูงกว่าราคาต่ำสุดของผู้ยื่นข้อเสนอรายอื่นที่ไม่เกินร้อยละ ๑๐ ให้หน่วยงานของรัฐจัดซื้อจัดจ้างกับผู้ประกอบการ SMEs ดังกล่าว โดยจัดเรียงลำดับผู้ยื่นข้อเสนอซึ่งเป็นผู้ประกอบการ SMEs ซึ่งเสนอราคาสูงกว่าราคาต่ำสุดของผู้ยื่นข้อเสนอรายอื่นไม่เกินร้อยละ ๑๐ ที่จะเรียกมาทำสัญญาไม่เกิน ๓ ราย

ผู้ยื่นข้อเสนอที่เป็นกิจการร่วมค้าที่จะได้สิทธิตามวรรคหนึ่ง ผู้เข้าร่วมค้าทุกรายจะต้องเป็นผู้ประกอบการ SMEs

ทั้งนี้ ผู้ประกอบการ SMEs ที่จะได้แต้มต่อด้านราคาตามวรรคหนึ่ง จะต้องมิวเงินสัญญาสะสมตามปีปฏิทินรวมกับราคาที่เสนอในครั้งนี้แล้ว มีมูลค่ารวมกันไม่เกินมูลค่าของรายได้ตามขนาดที่ขึ้นทะเบียนไว้กับ สสว.

๕.๙ หากผู้ยื่นข้อเสนอซึ่งมิใช่ผู้ประกอบการ SMEs แต่เป็นบุคคลธรรมดาที่ถือสัญชาติไทยหรือนิติบุคคลที่จัดตั้งขึ้นตามกฎหมายไทยเสนอราคาสูงกว่าราคาต่ำสุดของผู้ยื่นข้อเสนอซึ่งเป็นผู้ประกอบการธรรมดาที่มีได้ถือสัญชาติไทยหรือนิติบุคคลที่จัดตั้งขึ้นตามกฎหมายของต่างประเทศไม่เกินร้อยละ ๓ ให้จัดซื้อจัดจ้างกับบุคคลธรรมดาที่ถือสัญชาติไทยหรือนิติบุคคลที่จัดตั้งขึ้นตามกฎหมายไทยดังกล่าว

ผู้ยื่นข้อเสนอที่เป็นกิจการร่วมค้าที่จะได้สิทธิตามวรรคหนึ่ง ผู้เข้าร่วมค้าทุกรายจะต้องเป็นบุคคลธรรมดาที่ถือสัญชาติไทยหรือนิติบุคคลที่จัดตั้งขึ้นตามกฎหมายไทย

๖. การทำสัญญาจ้างก่อสร้าง

ผู้ชนะการประกวดราคาอิเล็กทรอนิกส์จะต้องทำสัญญาจ้างตามแบบสัญญา ดังระบุในข้อ ๑.๓ หรือทำข้อตกลงเป็นหนังสือกับ กยท. ภายใน ๗ วัน นับถัดจากวันที่ได้รับแจ้ง และจะต้องวางหลักประกันสัญญาเป็นจำนวนเงินเท่ากับร้อยละ ๕ ของราคาค่าจ้างที่ประกวดราคาอิเล็กทรอนิกส์ ให้ กยท. ยึดถือไว้ในขณะทำสัญญาโดยใช้หลักประกันอย่างหนึ่งอย่างใด ดังต่อไปนี้

๖.๑ เงินสด

๖.๒ เช็คหรือตราพท์ที่ธนาคารเซ็นส่งจ่าย ซึ่งเป็นเช็คหรือตราพท์ลงวันที่ที่ใช้เช็คหรือตราพท์นั้น ชำระต่อเจ้าหน้าที่ในวันทำสัญญา หรือก่อนวันนั้นไม่เกิน ๓ วันทำการ

๖.๓ หนังสือค้ำประกันของธนาคารภายในประเทศ ตามตัวอย่างที่คณะกรรมการนโยบายกำหนด ดังระบุในข้อ ๑.๔ (๒) หรือจะเป็นหนังสือค้ำประกันอิเล็กทรอนิกส์ตามวิธีการที่กรมบัญชีกลางกำหนด

๖.๔ หนังสือค้ำประกันของบริษัทเงินทุน หรือบริษัทเงินทุนหลักทรัพย์ที่ได้รับอนุญาต ให้ประกอบกิจการเงินทุนเพื่อการพาณิชย์และประกอบธุรกิจค้ำประกันตามประกาศของธนาคารแห่งประเทศไทย ตามรายชื่อบริษัทเงินทุนที่ธนาคารแห่งประเทศไทยแจ้งเวียนให้ทราบ โดยอนุโลมให้ใช้ตามตัวอย่างหนังสือค้ำประกันของธนาคารที่คณะกรรมการนโยบายกำหนด ดังระบุในข้อ ๑.๔ (๒)

/๖.๕ พันธบัตร...

๖.๕ พันธบัตรรัฐบาลไทย

หลักประกันนี้จะคืนให้ โดยไม่มีดอกเบี้ยภายใน ๑๕ วันนับถัดจากวันที่ผู้ชนะการประกวดราคาอิเล็กทรอนิกส์ (ผู้รับจ้าง) พ้นจากข้อผูกพันตามสัญญาจ้างแล้ว

๗. ค่าจ้างและการจ่ายเงิน

กยท. จะจ่ายค่าจ้างซึ่งได้รวมภาษีมูลค่าเพิ่มตลอดจนภาษีอากรอื่น ๆ และค่าใช้จ่ายที่ส่งปวงด้วยแล้วโดยถือราคาเหมารวมเป็นเกณฑ์และกำหนดการจ่ายเงินเป็นจำนวน ๔ งวดดังนี้

งวดที่ ๑ เป็นจำนวนเงินในอัตราร้อยละ ๑๕ ของค่าจ้าง เมื่อผู้รับจ้างได้ปฏิบัติงานงานปรับพื้นที่และงานรื้อถอนแล้วเสร็จไม่น้อยกว่าร้อยละ ๕๐, ส่งอนุมัติวัสดุอุปกรณ์ทั้งหมดแล้วเสร็จ, งานขุดผิวและทาสีโครงหลังคาแล้วเสร็จไม่น้อยกว่าร้อยละ ๒๕, งานติดตั้งวัสดุผนังหลังคาแล้วเสร็จไม่น้อยกว่าร้อยละ ๒๕ ให้แล้วเสร็จภายใน ๒๕ วัน

งวดที่ ๒ เป็นจำนวนเงินในอัตราร้อยละ ๓๐ ของค่าจ้าง เมื่อผู้รับจ้างได้ปฏิบัติงานงานรื้อถอนแล้วเสร็จไม่น้อยกว่าร้อยละ ๙๐, งานขุดผิวและทาสีโครงหลังคาแล้วเสร็จไม่น้อยกว่าร้อยละ ๕๐, งานติดตั้งวัสดุผนังหลังคาแล้วเสร็จไม่น้อยกว่าร้อยละ ๕๐, งานขุดผิวโครงสร้างเสาเหล็กเดิมแล้วเสร็จไม่น้อยกว่าร้อยละ ๕๐, งานซ่อมและขัดทาสีทางเดินและราวกันตกแล้วเสร็จไม่น้อยกว่าร้อยละ ๕๐, งานเดินท่อและร้อยสาย งานระบบไฟฟ้าแล้วเสร็จไม่น้อยกว่าร้อยละ ๕๐ ให้แล้วเสร็จภายใน ๕๐ วัน

งวดที่ ๓ เป็นจำนวนเงินในอัตราร้อยละ ๓๕ ของค่าจ้าง เมื่อผู้รับจ้างได้ปฏิบัติงานงานรื้อถอนแล้วเสร็จทั้งหมด, เดินท่อและร้อยสายระบบไฟฟ้าแล้วเสร็จ, งานซ่อมและขัดทาสีทางเดินและราวกันตกแล้วเสร็จไม่น้อยกว่าร้อยละ ๙๕, งานขุดผิวโครงสร้างเหล็กเดิมแล้วเสร็จไม่น้อยกว่าร้อยละ ๙๕, ติดตั้งดวงโคมทั้งหมดแล้วเสร็จ, ติดตั้งพัดลมระบายอากาศทั้งหมดแล้วเสร็จ ให้แล้วเสร็จภายใน ๗๕ วัน

งวดสุดท้าย เป็นจำนวนเงินในอัตราร้อยละ ๒๐ ของค่าจ้าง เมื่อผู้รับจ้างได้ปฏิบัติงานทดสอบการทำงานของทุกระบบ พร้อมใช้งานทั้งหมดแล้วเสร็จ, งานปรับพื้นที่ทำความสะอาด เก็บกวาดเศษวัสดุเหลือใช้บริเวณสถานที่ก่อสร้างทั้งหมดให้เรียบร้อย ทำงานส่วนที่เหลือทั้งหมดแล้วเสร็จตามรูปแบบในสัญญาแล้ว พร้อมทำการเก็บเศษวัสดุพร้อมทำความสะอาดให้แล้วเสร็จเรียบร้อยตามสัญญาหรือข้อตกลงจ้างเป็นหนังสือ รวมทั้งทำสถานที่ก่อสร้างให้สะอาดเรียบร้อย

๘. อัตราค่าปรับ

ค่าปรับตามสัญญาจ้างแนบท้ายเอกสารประกวดราคาอิเล็กทรอนิกส์นี้ หรือข้อตกลงจ้างเป็นหนังสือจะกำหนด ดังนี้

๘.๑ กรณีที่ผู้รับจ้างนำงานที่รับจ้างไปจ้างช่วงให้ผู้อื่นทำอีกทอดหนึ่งโดยไม่ได้รับอนุญาตจาก กยท. จะกำหนดค่าปรับสำหรับการฝ่าฝืนดังกล่าวเป็นจำนวนร้อยละ ๑๐.๐๐ ของวงเงินของงานจ้างช่วงนั้น

๘.๒ กรณีที่ผู้รับจ้างปฏิบัติผิดสัญญาจ้างก่อสร้าง นอกเหนือจากข้อ ๘.๑ จะกำหนดค่าปรับเป็นรายวันเป็นจำนวนเงินตายตัวในอัตราร้อยละ ๐.๑๐ ของราคางานจ้าง

๙. การรับประกันความชำรุดบกพร่อง

ผู้ชนะการประกวดราคาอิเล็กทรอนิกส์ซึ่งได้ทำสัญญาจ้าง ตามแบบ ดังระบุในข้อ ๑.๓ หรือข้อตกลงจ้างเป็นหนังสือแล้วแต่กรณี จะต้องรับประกันความชำรุดบกพร่องของงานจ้างที่เกิดขึ้นภายในระยะเวลา ไม่น้อยกว่า ๒ ปี นับถัดจากวันที่ กยท.ได้รับมอบงาน โดยต้องบริหารจัดการซ่อมแซมแก้ไขให้ใช้งานได้ติดตั้งเดิมภายใน ๑๕ วัน นับถัดจากวันที่ได้รับแจ้งความชำรุดบกพร่อง

๑๐. ข้อสงวนสิทธิในการยื่นข้อเสนอและอื่น ๆ

๑๐.๑ เงินค่าจ้างสำหรับงานจ้างครั้งนี้ ได้มาจากเงินงบประมาณประจำปี พ.ศ. ๒๕๖๖

การลงนามในสัญญาจะกระทำได้อต่อเมื่อ กยท.ได้รับอนุมัติเงิน ค่าก่อสร้างจากเงินงบประมาณประจำปี พ.ศ. ๒๕๖๖

๑๐.๒ เมื่อ กยท.ได้คัดเลือกผู้ยื่นข้อเสนอรายใดให้เป็นผู้รับจ้าง และได้ตกลงจ้างตามการประกวดราคาอิเล็กทรอนิกส์แล้ว ถ้าผู้รับจ้างจะต้องสั่งหรือนำสิ่งของมาเพื่องานจ้างดังกล่าวเข้ามาจากต่างประเทศ และของนั้นต้องนำเข้ามาโดยทางเรือในเส้นทางที่มีเรือไทยเดินอยู่ และสามารถให้บริการรับขนได้ตามที่รัฐมนตรีว่าการกระทรวงคมนาคมประกาศกำหนด ผู้ยื่นข้อเสนอซึ่งเป็นผู้รับจ้างจะต้องปฏิบัติตามกฎหมายว่าด้วยการส่งเสริมการพาณิชย์ ดังนี้

(๑) แจ้งการสั่งหรือนำสิ่งของดังกล่าวเข้ามาจากต่างประเทศต่อกรมเจ้าท่า ภายใน ๗ วัน นับตั้งแต่วันที่ผู้รับจ้างสั่งหรือซื้อของจากต่างประเทศ เว้นแต่เป็นของที่รัฐมนตรีว่าการกระทรวงคมนาคมประกาศยกเว้นให้บรรทุกโดยเรืออื่นได้

(๒) จัดการให้สิ่งของดังกล่าวบรรทุกโดยเรือไทย หรือเรือที่มีสิทธิเช่นเดียวกับเรือไทยจากต่างประเทศมายังประเทศไทยเว้นแต่จะได้รับอนุญาตจากกรมเจ้าท่าให้บรรทุกสิ่งของนั้นโดยเรืออื่นที่มีใช้เรือไทย ซึ่งจะต้องได้รับอนุญาตเช่นนั้นก่อนบรรทุกของลงเรืออื่น หรือเป็นของที่รัฐมนตรีว่าการกระทรวงคมนาคมประกาศยกเว้นให้บรรทุกโดยเรืออื่น

(๓) ในกรณีที่ไปปฏิบัติตาม (๑) หรือ (๒) ผู้รับจ้างจะต้องรับผิดชอบตามกฎหมายว่าด้วยการส่งเสริมการพาณิชย์

๑๐.๓ ผู้ยื่นข้อเสนอซึ่งกยท.ได้คัดเลือกแล้ว ไม่ไปทำสัญญาหรือข้อตกลงจ้างเป็นหนังสือภายในเวลาที่กำหนดดังระบุไว้ในข้อ ๗ กยท.จะรับหลักประกันการยื่นข้อเสนอ หรือเรียกธำนาจจากผู้ออกหนังสือค้ำประกัน การยื่นข้อเสนอทันที และอาจพิจารณาเรียกธำนาจให้ชดใช้ความเสียหายอื่น (ถ้ามี) รวมทั้งจะพิจารณาให้เป็นผู้ทำงาน ตามระเบียบกระทรวงการคลังว่าด้วยการจัดซื้อจัดจ้างและการบริหารพัสดุภาครัฐ

๑๐.๔ กยท. สงวนสิทธิ์ที่จะแก้ไขเพิ่มเติมเงื่อนไข หรือข้อกำหนดในแบบสัญญาหรือข้อตกลงจ้างเป็นหนังสือให้เป็นไปตามความเห็นของสำนักงานอัยการสูงสุด (ถ้ามี)

๑๐.๕ ในกรณีที่เอกสารแนบท้ายเอกสารประกวดราคาอิเล็กทรอนิกส์นี้ มีความขัดหรือแย้งกับผู้ยื่นข้อเสนอจะต้องปฏิบัติตามคำวินิจฉัยของ กยท. คำวินิจฉัยดังกล่าวให้ถือเป็นที่สุด และผู้ยื่นข้อเสนอไม่มีสิทธิเรียกร้องค่าใช้จ่ายใดๆ เพิ่มเติม

๑๐.๖ กยท. อาจประกาศยกเลิกการจัดจ้างในกรณีต่อไปนี้ได้ โดยที่ผู้ยื่นข้อเสนอจะเรียกร้องค่าเสียหายใดๆ จากกยท.ไม่ได้

(๑) กยท.ไม่ได้รับการจัดสรรเงินที่จะใช้ในการจัดจ้างหรือได้รับจัดสรรแต่ไม่เพียงพอที่จะทำการจัดจ้างครั้งนี้ต่อไป

(๒) มีการกระทำที่เข้าลักษณะผู้ยื่นข้อเสนอที่ขณะการจัดจ้างหรือที่ได้รับการคัดเลือกมี ผลประโยชน์ร่วมกัน หรือมีส่วนได้เสียกับผู้ยื่นข้อเสนอรายอื่น หรือขัดขวางการแข่งขันอย่างเป็นธรรมหรือสมยอมกันกับผู้ยื่นข้อเสนอรายอื่น หรือเจ้าหน้าที่ในการเสนอราคา หรือสื่อว่ากระทำการทุจริตอื่นใดในการเสนอราคา

(๓) การทำการจัดจ้างครั้งนี้ต่อไปอาจก่อให้เกิดความเสียหายแก่ กยท. หรือกระทบต่อประโยชน์สาธารณะ

(๔) กรณีอื่นในทำนองเดียวกับ (๑) (๒) หรือ (๓) ตามที่กำหนดในกฎกระทรวง ซึ่งออกตามความในกฎหมายว่าด้วยการจัดซื้อจัดจ้างและการบริหารพัสดุภาครัฐ

๑๑. การปรับราคาค่างานก่อสร้าง

การปรับราคาค่างานก่อสร้างตามสูตรการปรับราคาตั้งระบุในข้อ ๑.๕ จะนำมาใช้ในกรณีที่ค่างานก่อสร้างลดลงหรือเพิ่มขึ้น โดยวิธีการต่อไปนี้

ตามเงื่อนไข หลักเกณฑ์ สูตรและวิธีคำนวณที่ใช้กับสัญญาแบบปรับราคาได้ตามมติคณะรัฐมนตรีเมื่อวันที่ ๒๒ สิงหาคม ๒๕๓๒ เรื่อง การพิจารณาช่วยเหลือผู้ประกอบการก่อสร้างตามหนังสือสำนักเลขาธิการคณะรัฐมนตรี ที่ นร ๐๒๐๓/ว ๑๐๙ ลงวันที่ ๒๔ สิงหาคม ๒๕๓๒

สูตรการปรับราคา (สูตรค่า K) จะต้องคงที่ที่ระดับที่กำหนดไว้ในวันแล้วเสร็จตามที่กำหนดไว้ในสัญญา หรือภายในระยะเวลาที่กยท.ได้ขยายออกไป โดยจะใช้สูตรของทางราชการที่ได้ระบุในข้อ ๑.๕

๑๒. การปฏิบัติตามกฎหมายและระเบียบ

ในระหว่างระยะเวลาการก่อสร้าง ผู้ยื่นข้อเสนอที่ได้รับการคัดเลือกให้เป็นผู้รับจ้างต้องปฏิบัติตามหลักเกณฑ์ที่กฎหมายและระเบียบได้กำหนดไว้โดยเคร่งครัด

๑๓. การประเมินผลการปฏิบัติงานของผู้ประกอบการ

กยท. สามารถนำผลการปฏิบัติงานแล้วเสร็จตามสัญญาของผู้ยื่นข้อเสนอที่ได้รับการคัดเลือกให้เป็นผู้รับจ้างเพื่อนำมาประเมินผลการปฏิบัติงานของผู้ประกอบการ

ทั้งนี้ หากผู้ยื่นข้อเสนอที่ได้รับการคัดเลือกไม่ผ่านเกณฑ์ที่กำหนดจะถูกระงับการยื่นข้อเสนอหรือทำสัญญากับ กยท. ไว้ชั่วคราว

การยางแห่งประเทศไทย

กันยายน ๒๕๖๖

ร่างขอบเขตงานจ้างหรือรายละเอียดคุณลักษณะเฉพาะ (TERMS OF REFERENCE : TOR)

งานจ้างปรับปรุงอาคารผลิตน้ำยางข้น

๑. ความเป็นมาและเหตุผลความจำเป็น

ด้วย กองจัดการโรงงาน ๒ การยางแห่งประเทศไทย มีความประสงค์จะปรับปรุงอาคารผลิตน้ำยางข้น เพื่อให้อาคารผลิตน้ำยางข้นมีสภาพพร้อมใช้งาน โดยได้รับจัดสรรงบประมาณลงทุน ประจำปี ๒๕๖๕ รายการปรับปรุงอาคารผลิตน้ำยางข้น วงเงินงบประมาณ ๒,๑๑๗,๖๐๐.- บาท (สองล้านหนึ่งแสนหนึ่งหมื่นเจ็ดพันหกร้อยบาทถ้วน)

๒. วัตถุประสงค์

เพื่อให้ได้อาคารผลิตน้ำยางข้นที่มีสภาพพร้อมใช้งานในกระบวนการผลิตน้ำยางข้น และให้เกิดความปลอดภัยแก่ผู้ปฏิบัติงาน

๓. คุณสมบัติผู้มีสิทธิเสนอราคา

๓.๑ มีความสามารถตามกฎหมาย

๓.๒ ไม่เป็นบุคคลล้มละลาย

๓.๓ ไม่อยู่ระหว่างเลิกกิจการ

๓.๔ ไม่เป็นบุคคลซึ่งอยู่ระหว่างถูกระงับการยื่นขอเสนอหรือทำสัญญากับหน่วยงานของรัฐไว้ชั่วคราวเนื่องจากเป็นผู้ที่ไม่ผ่านเกณฑ์การประเมินผลการปฏิบัติงานของผู้ประกอบการตามระเบียบที่รัฐมนตรีว่าการกระทรวงการคลังกำหนดตามที่ประกาศเผยแพร่ในระบบเครือข่ายสารสนเทศของกรมบัญชีกลาง

๓.๕ ไม่เป็นบุคคลซึ่งถูกระงับชื่อไว้ในบัญชีรายชื่อผู้ทำงานและได้แจ้งเวียนชื่อให้เป็นผู้ทำงานของหน่วยงานของรัฐในระบบเครือข่ายสารสนเทศของกรมบัญชีกลางซึ่งรวมถึงนิติบุคคลที่ผู้ทำงานเป็นหุ้นส่วนผู้จัดการกรรมการผู้จัดการผู้บริหารผู้มีอำนาจในการดำเนินงานในกิจการของนิติบุคคลนั้นด้วย

๓.๖ มีคุณสมบัติและไม่มีลักษณะต้องห้ามตามที่คณะกรรมการนโยบายการจัดซื้อจัดจ้างและการบริหารพัสดุภาครัฐกำหนดในราชกิจจานุเบกษา

๓.๗ เป็นนิติบุคคลผู้มีอาชีพเกี่ยวกับงานดังกล่าว

๓.๘ ไม่เป็นผู้มีผลประโยชน์ร่วมกันกับผู้เสนอราคารายอื่นที่เข้ายื่นข้อเสนอ หรือไม่เป็นผู้กระทำการอันเป็นการขัดขวางการ แข่งขันอย่างเป็นธรรม ในการเสนอราคา

๓.๙ ไม่เป็นผู้ได้รับเอกสิทธิ์หรือความคุ้มกันซึ่งอาจปฏิเสธไม่ยอมขึ้นศาลไทยเว้นแต่รัฐบาลของผู้เสนอราคาได้มีคำสั่งให้สละสิทธิ์และความคุ้มกันเช่นนั้น

๓.๑๐ ผู้ยื่นข้อเสนอต้องลงทะเบียนในระบบจัดซื้อจัดจ้างภาครัฐด้วยอิเล็กทรอนิกส์ (Electronics Government Procurement : E-GP) ของกรมบัญชีกลาง

๔. แบบรูปรายการคุณลักษณะเฉพาะหรือขอบเขตงาน

๔.๑ ปรับปรุงอาคารผลิตน้ำยางข้นของกองจัดการโรงงาน ๒ ในวงเงินงบประมาณ ๒,๑๑๗,๖๐๐.- บาท (สองล้านหนึ่งแสนหนึ่งหมื่นเจ็ดพันหกร้อยบาทถ้วน)

๔.๒ ใช้วัสดุที่เหมาะสม มีความมั่นคงทางโครงสร้าง ถูกต้องตามหลักวิศวกรรม มีความปลอดภัย และประหยัดพลังงาน รายละเอียดตามบัญชีแสดงรายการก่อสร้าง (เอกสารแนบ ๑)


(นายวุฒิพงศ์ หนูจันทร์)
ประธานคณะกรรมการ


(นายไกรวุฒิ ต่ำดี)
กรรมการ


(นายธนาวุฒิ ชนะณรงค์)
กรรมการและเลขานุการ

๕.๓ รายการและรายละเอียดการก่อสร้างเป็นไปตามรายการออกแบบเขียนแบบปรับปรุงอาคารผลิตน้ำยางข้น (เอกสารแนบ ๒)

(๑) งานปรับพื้นที่ และงานรื้อถอน	จำนวน ๑ งาน
(๒) งานปรับปรุงหลังคา	จำนวน ๑ งาน
(๓) งานสถาปัตยกรรม	จำนวน ๑ งาน
(๔) งานระบบไฟฟ้าและสื่อสาร	จำนวน ๑ งาน
(๕) งานติดตั้งพัดลมระบายอากาศ	จำนวน ๑ งาน
(๕) งานปรับพื้นที่ ทำความสะอาด และเก็บกวาดเศษวัสดุ เหลือใช้บริเวณสถานที่ก่อสร้าง	จำนวน ๑ งาน

๕. เงื่อนไขในการปฏิบัติงาน

๕.๑ ผู้รับจ้างต้องตรวจสอบสถานที่และรายละเอียดแบบก่อสร้างของงานจ้างด้วยตนเองก่อนยื่นราคา และขอคำชี้แนะเพิ่มเติม (ถ้ามี) โดยผู้ว่าจ้างถือว่าผู้รับจ้างได้ทราบ และเข้าใจสภาพของสถานที่และรายละเอียดงานชัดเจนดีแล้ว

๕.๒ การปรับเปลี่ยนรูปแบบและรายละเอียดเพื่อให้เกิดความเหมาะสมและเป็นประโยชน์ของการยางแห่งประเทศไทยที่ไม่กระทบการรายละเอียดงานหลัก ตลอดจนค่าใช้จ่ายของการยางแห่งประเทศไทยสามารถทำได้โดยอยู่ในดุลยพินิจของผู้ว่าจ้างหรือผู้ได้รับมอบหมายจากการยางแห่งประเทศไทย

๕.๓ ผู้รับจ้างต้องปฏิบัติตามกฎ ระเบียบ ข้อบังคับ และขั้นตอนการเข้าทำงานในพื้นที่ของกองจัดการโรงงาน ๒ อาทิการขออนุญาตเข้าพื้นที่ทำงานทุกครั้งก่อนเข้าทำงานดังกล่าว

๕.๔ วัสดุและอุปกรณ์ที่นำมาใช้ในงานจ้างต้องมีคุณภาพที่ได้รับการรับรองมาตรฐานอย่างใดอย่างหนึ่งเป็นอย่างน้อยหนึ่ง หรือมาตรฐานอย่างอื่นที่ทางส่วนราชการกำหนด

๕.๕ ผู้รับจ้างต้องส่งแค็ตตาล็อก ตัวอย่าง รายการ และรายละเอียดพัสดุที่จะนำเสนอมาใช้ให้คณะกรรมการตรวจรับพัสดุที่การยางแห่งประเทศไทยมอบหมายพิจารณา ก่อนดำเนินการทุกครั้ง ไม่น้อยกว่า ๕ วันทำการ และจะต้องกำหนดวัน เวลา สถานที่ส่งมอบสิ่งของ หรือตัวอย่างหลังวันยื่นข้อเสนอให้ชัดเจน

๕.๖ ก่อนการดำเนินงานก่อสร้าง ติดตั้ง หรือประกอบ ผู้รับจ้างจะต้องส่งรายการของพัสดุที่นำมาก่อสร้าง ติดตั้ง หรือประกอบทุกครั้ง โดยจะต้องดำเนินการแจ้งเป็นลายลักษณ์อักษรพร้อมรายละเอียดของพัสดุและจำนวนปริมาณของพัสดุนั้น ในคณะกรรมการตรวจรับพัสดุทราบทุกครั้งก่อนดำเนินการก่อสร้าง ติดตั้ง หรือประกอบ ไม่น้อยกว่า ๕ วันทำการ

๕.๗ ผู้รับจ้างสามารถเข้าทำงานนอกเวลาทำงานและวันหยุดตามประกาศของการยางแห่งประเทศไทยได้ โดยจะต้องแจ้งกองจัดการโรงงาน ๒ เพื่ออนุญาตเป็นครั้ง ๆ ไปหรือตามที่ผู้รับจ้างกำหนด

๕.๘ การดำเนินการทุกขั้นตอนต้องไม่กระทบ รบกวน ชัดขวางกิจกรรมต่าง ๆ ของกองจัดการโรงงาน ๒ ตลอดจนอุปกรณ์อื่น ๆ ที่มีใช้งานอยู่ก่อนการดำเนินงานจ้างนี้ เว้นแต่ได้รับอนุญาตหรือเห็นชอบจากกองจัดการโรงงาน ๒ หรือผู้ว่าจ้างหรือผู้ได้รับมอบหมาย

๕.๙ หากวัสดุที่เกิดจากงานจ้างครั้งนี้ ผู้รับจ้างจะต้องจัดทำหมวดหมู่และจัดเก็บในสถานที่ที่กองจัดการโรงงาน ๒ กำหนด


(นายวุฒิชัย หนุจันทร)
ประธานคณะกรรมการ


(นายไกรวุฒิ คำดี)
กรรมการ


(นายธนาวุฒิ ชนณรงค์)
กรรมการและเลขานุการ

๕.๑๐ การขนย้ายเศษและซากวัสดุที่เหลือจากการงานจ้างนี้ ผู้รับจ้างจะต้องแจ้งให้ผู้ว่าจ้างทราบก่อนดำเนินการและต้องได้รับการตรวจสอบก่อนจะขนย้ายออกจากพื้นที่ของกองจัดการโรงงาน ๒

๕.๑๑ ผู้รับจ้างจะต้องทำความสะอาดพื้นที่และบริเวณรอบ ๆ พื้นที่ทำงานให้เรียบร้อยก่อนส่งมอบงาน

๕.๑๒ ผู้รับจ้างจะต้องทดสอบระบบและอุปกรณ์ต่าง ๆ ก่อนการส่งมอบงาน

๕.๑๓ ผู้รับจ้างจะต้องปฏิบัติตามรูปแบบและ BOQ ของการวางแห่งประเทศไทย กองจัดการโรงงาน ๒ โดยถือปฏิบัติอย่างเคร่งครัด

๖. ระยะเวลาการดำเนินงาน

แล้วเสร็จภายใน ๙๐ วัน นับตั้งแต่วันลงนามสัญญาเป็นต้นไป โดยแบ่งงวดงานตามเอกสารแบ่งงวดงาน (เอกสารแนบ ๓)

๗. เอกสารประกอบการส่งมอบงาน

๗.๑ หนังสือส่งมอบงาน

๗.๒ รายการแบบรูปรายละเอียดงานจ้างในแต่ละงวด

๗.๓ รายงานพัสดุที่ผู้ว่าจ้างหรือผู้ที่ได้รับมอบหมายจากผู้ว่าจ้างลงนามตรวจสอบแล้ว ตามข้อ ๕.๕

๘.๕ ใบแจ้งหนี้/ใบส่งของ/ใบกำกับภาษี

๘.๕ อื่น ๆ ตามที่ผู้รับจ้างตกลงกับผู้ว่าจ้างหรือผู้ที่ได้รับมอบหมายเพิ่มเติม (ถ้ามี)

๘. ระยะเวลาส่งมอบงานและเงื่อนไขการชำระเงิน

การวางแห่งประเทศไทย กองจัดการโรงงาน ๒ ให้แบ่งงานและแบ่งจ่ายเงินตามงวดงานตามเอกสารแบ่งงวดงาน (เอกสารแนบ ๓)

๙. หลักเกณฑ์การพิจารณา

การพิจารณาคัดเลือกข้อเสนอโดยใช้เกณฑ์ราคา

๑๐. ค่าปรับ

ในกรณีที่ผู้รับจ้างไม่สามารถส่งมอบงานได้ภายในระยะเวลาที่กำหนด จะคิดค่าปรับเป็นรายวันในอัตราร้อยละ ๐.๑๐ ของค่าจ้างทั้งหมดตามสัญญา จนว่าจะส่งมอบงานแล้วเสร็จ

๑๑. การรับประกันความชำรุดบกพร่อง

ผู้รับจ้างจะต้องปฏิบัติตามข้อกำหนดของผู้ว่าจ้างตามสัญญาจ้าง โดยทำงานให้ได้อย่างมีคุณภาพและคุ้มค่างบประมาณ สอดคล้องกับเงื่อนไขที่ได้ตกลงและผ่านความเห็นชอบโดยผู้ว่าจ้างหรือผู้ที่ได้รับมอบหมายจากผู้ว่าจ้าง ทั้งนี้ผู้รับจ้างจะต้องรับประกันคุณภาพของงานปรับปรุงซ่อมแซมรวมถึงวัสดุอุปกรณ์ต่าง ๆ ตามระยะเวลาไม่น้อยกว่า ๒ ปี นับจากวันที่ส่งมอบงานงวดสุดท้าย โดยผู้รับจ้างต้องบริหารจัดการซ่อมแซมแก้ไขให้ใช้งานได้ติดตั้งเดิมภายใน ๑๕ วัน ถัดจากวันที่ได้รับแจ้งความชำรุดบกพร่อง หากมีการเปลี่ยนแปลงรายละเอียดใด ๆ นอกเหนือจากที่ตกลงไว้กับผู้ว่าจ้างในระหว่างดำเนินการ ผู้รับจ้างจะต้องแจ้งเหตุจำเป็นและต้องได้รับการอนุมัติจากผู้ว่าจ้างก่อนดำเนินการทุกครั้ง


(นายวุฒิพงศ์ หนูจันทร์)
ประธานคณะกรรมการ


(นายไกรวุฒิ ต้าดี)
กรรมการ


(นายธนาวุฒิ ชนณรงค์)
กรรมการและเลขานุการ

๑๒. มาตรฐานฝีมือช่าง

๑๒.๑ ผู้รับจ้างจะต้องแต่งตั้งและมอบหมายผู้ควบคุมงาน จำนวน ๑ คน ซึ่งเป็นผู้ได้รับอนุญาตให้ประกอบอาชีพวิศวกรรม ตามพระราชบัญญัติวิศวกร พ.ศ. ๒๕๕๒ หรือสถาปนิกตามพระราชบัญญัติสถาปนิก พ.ศ. ๒๕๕๓

๑๒.๒ ผู้รับจ้างจะต้องแสดงสำเนาหลักฐานคุณสมบัติของผู้ปฏิบัติงานตามข้อ ๑๒.๑ ให้กองจัดการโรงงาน ๒ หรือผู้ว่าจ้างหรือผู้ได้รับมอบหมายพิจารณา

๑๓. งบประมาณที่ได้รับจัดสรร

งบประมาณลงทุนประจำปี ๒๕๖๕ จำนวน ๒,๑๑๗,๖๐๐.- บาท (สองล้านหนึ่งแสนหนึ่งหมื่นเจ็ดพันหกร้อยบาทถ้วน)

๑๔. สถานที่ติดต่อเพื่อขอทราบข้อมูลเพิ่มเติม

กองจัดการโรงงาน ๒ การยางแห่งประเทศไทย เลขที่ ๖๕ หมู่ที่ ๒ ตำบลกรุงหยัน อำเภอทุ่งใหญ่ จังหวัดนครศรีธรรมราช ๘๐๒๔๐ โทร. ๐๗๕ ๘๐๕ ๑๐๘


(นายวุฒิพงศ์ หนูจันทร์)
ประธานคณะกรรมการ


(นายไกรวุฒิ คำดี)
กรรมการ


(นายชนวุฒิ ชณะณรงค์)
กรรมการและเลขานุการ

ตารางแสดงวงเงินงบประมาณที่ได้รับจัดสรรและราคากลางในงานจ้างก่อสร้าง

๑. ชื่อโครงการ งานปรับปรุงอาคารผลิตน้ำยางชั้น.....
๒. หน่วยงานเจ้าของโครงการ การยางแห่งประเทศไทย กองจัดการโรงงาน ๒.....
๓. วงเงินงบประมาณที่ได้รับจัดสรร ๒,๑๑๗,๖๐๐.- บาท
๔. ลักษณะงาน (โดยสังเขป) ปรับปรุงอาคารผลิตน้ำยางชั้นเพื่อให้มีสภาพพร้อมใช้งานสำหรับกระบวนการผลิตน้ำยางชั้น และให้เกิดความปลอดภัยแก่ผู้ปฏิบัติงาน.....
๕. ราคากลางคำนวณ ณ วันที่ ๒๔ พฤษภาคม ๒๕๖๖ เป็นเงิน ๒,๑๑๗,๕๒๑.๙๕ บาท
๖. บัญชีประมาณการราคากลาง
 - ๖.๑ แบบสรุปราคากลางงานก่อสร้างอาคาร (แบบ ปร.๖).....
 - ๖.๒ แบบสรุปค่าก่อสร้าง (แบบ ปร.๕).....
 - ๖.๓ แบบแสดงรายการ ปริมาณงาน และราคา (แบบ ปร.๔).....
๗. รายชื่อคณะกรรมการกำหนดราคากลาง
 - ๗.๑ นายวุฒิพงศ์ หนูจันทร์.....
 - ๗.๒ นายไกรวุฒิ คำดี.....
 - ๗.๓ นายธนาวุฒิ ชนะณรงค์.....

ลงชื่อ ประธานกรรมการ
(นายวุฒิพงศ์ หนูจันทร์)
นักวิชาการเกษตร ๗

ลงชื่อ กรรมการ
(นายไกรวุฒิ คำดี)
นักวิทยาศาสตร์ ๖

ลงชื่อ กรรมการและเลขานุการ
(นายธนาวุฒิ ชนะณรงค์)
ช่างกลโรงงาน ๕

การแบ่งงวดงาน การจ่ายเงิน และกำหนดเวลาแล้วเสร็จ
งานปรับปรุงอาคารผลิตน้ำยางชั้น (กองจัดการโรงงาน 2) การยางแห่งประเทศไทย
หมู่ที่ 2 ตำบลกรุงหยัน อำเภอทุ่งใหญ่ จังหวัดนครศรีธรรมราช

.....
งานรายนี้กำหนดแล้วเสร็จภายใน 90 วัน ซึ่งตามปกติจะเริ่มนับตั้งแต่วันที่ถัดจากวันลงนามสัญญาเป็นต้นไป
การยางแห่งประเทศไทย จะแบ่งงวดงานและการจ่ายเงินออกเป็น ๔ งวด ดังต่อไปนี้

งวดที่ 1 เป็นเงินร้อยละ 15 ของค่าจ้างเหมาตามที่ตกลงทำสัญญาว่าจ้างจะจ่ายให้เมื่อผู้รับจ้างได้ทำการก่อสร้างดังนี้

- งานปรับพื้นที่ และงานรื้อถอน แล้วเสร็จไม่น้อยกว่าร้อยละ 50
- ส่งอนุมัติรายการวัสดุอุปกรณ์ ทั้งหมดแล้วเสร็จ
- งานขุดผิวและทาสีโครงหลังคา แล้วเสร็จไม่น้อยกว่าร้อยละ 25
- งานติดตั้งวัสดุผนังหลังคา แล้วเสร็จไม่น้อยกว่าร้อยละ 25

กำหนดเวลาแล้วเสร็จ 25 วัน

งวดที่ 2 เป็นเงินร้อยละ 30 ของค่าจ้างเหมาตามที่ตกลงทำสัญญาว่าจ้างจะจ่ายให้เมื่อผู้รับจ้างได้ทำการก่อสร้างดังนี้

- งานรื้อถอน แล้วเสร็จไม่น้อยกว่าร้อยละ 90
- งานขุดผิวและทาสีโครงหลังคา แล้วเสร็จไม่น้อยกว่าร้อยละ 50
- งานติดตั้งวัสดุผนังหลังคา แล้วเสร็จไม่น้อยกว่าร้อยละ 50
- งานขุดผิวโครงสร้างเสาเหล็กเดิม แล้วเสร็จไม่น้อยกว่าร้อยละ 50
- งานติดตั้งวัสดุผนังหลังคา แล้วเสร็จไม่น้อยกว่าร้อยละ 50
- งานซ่อมและขัดทาสี ทางเดินและราวกันตก แล้วเสร็จไม่น้อยกว่าร้อยละ 50
- งานเดินท่อและร้อยสาย งานระบบไฟฟ้า แล้วเสร็จไม่น้อยกว่าร้อยละ 50

กำหนดเวลาแล้วเสร็จ 50 วัน

งวดที่ 3 เป็นเงินร้อยละ 35 ของค่าจ้างเหมาตามที่ตกลงทำสัญญาว่าจ้างจะจ่ายให้เมื่อผู้รับจ้างได้ทำการก่อสร้างดังนี้

- งานรื้อถอน แล้วเสร็จทั้งหมด
- เดินท่อและร้อยสายระบบไฟฟ้า แล้วเสร็จ
- งานซ่อมและขัดทาสี ทางเดินและราวกันตก แล้วเสร็จไม่น้อยกว่าร้อยละ 95
- งานขุดผิวโครงสร้างเสาเหล็กเดิม แล้วเสร็จไม่น้อยกว่าร้อยละ 95
- ติดตั้งดวงโคมทั้งหมดแล้วเสร็จ
- ติดตั้งพัดลมระบายอากาศ ทั้งหมดแล้วเสร็จ

กำหนดเวลาแล้วเสร็จ 75 วัน

งวดที่ 4 เป็นเงินร้อยละ 20 ของค่าจ้างเหมาตามที่ตกลงทำสัญญาว่าจ้างจะจ่ายให้เมื่อผู้รับจ้างได้ทำการก่อสร้างดังนี้

- งานทดสอบการทำงานของทุกระบบ พร้อมใช้งาน ทั้งหมดแล้วเสร็จ
- งานปรับพื้นที่ ทำความสะอาด เก็บกวาดเศษวัสดุเหลือใช้ บริเวณสถานที่ก่อสร้างทั้งหมดให้เรียบร้อย
- ทำงานส่วนที่เหลือทั้งหมดแล้วเสร็จตามรูปแบบในสัญญาแล้ว พร้อมทำการเก็บเศษวัสดุพร้อมทำความสะอาด

กำหนดเวลาแล้วเสร็จ 90 วัน

หมายเหตุ กำหนดระยะเวลาแล้วเสร็จ 90 วัน

- สามารถเบิกข้ามงวดตามเงื่อนไขได้

ตารางแสดงวงเงินงบประมาณที่ได้รับจัดสรรและราคากลางในงานจ้างก่อสร้าง

๑. ชื่อโครงการ ..งานปรับปรุงอาคารผลิตน้ำยางชั้น.....
๒. หน่วยงานเจ้าของโครงการ ..การยางแห่งประเทศไทย กองจัดการโรงงาน ๒.....
๓. วงเงินงบประมาณที่ได้รับจัดสรร ..๒,๑๑๗,๖๐๐.- บาท
๔. ลักษณะงาน (โดยสังเขป) ..ปรับปรุงอาคารผลิตน้ำยางชั้นเพื่อให้มีสภาพพร้อมใช้งานสำหรับกระบวนการผลิตน้ำยางชั้น และให้เกิดความปลอดภัยแก่ผู้ปฏิบัติงาน.....
๕. ราคากลางคำนวณ ณ วันที่ ..๒๕ กรกฎาคม ๒๕๖๖ ..เป็นเงิน ๒,๑๑๗,๕๒๑.๙๕ บาท

๖. บัญชีประมาณการราคากลาง

- ๖.๑ ..แบบสรุปราคากลางงานก่อสร้างอาคาร (แบบ ปร.๖).....
- ๖.๒ ..แบบสรุปค่าก่อสร้าง (แบบ ปร.๕).....
- ๖.๓ ..แบบแสดงรายการ ปริมาณงาน และราคา (แบบ ปร.๔).....


๗. รายชื่อคณะกรรมการกำหนดราคากลาง

- ๗.๑ นายวุฒิพงศ์ หนูจันทร์.....
- ๗.๒ นายไกรวุฒิ คำดี.....
- ๗.๓ นายธนาวุฒิ ชนะณรงค์.....

ลงชื่อ ประธานกรรมการ
(นายวุฒิพงศ์ หนูจันทร์)
นักวิชาการเกษตร ๗

ลงชื่อ กรรมการ
(นายไกรวุฒิ คำดี)
นักวิทยาศาสตร์ ๖

ลงชื่อ กรรมการและเลขานุการ
(นายธนาวุฒิ ชนะณรงค์)
ช่างกลโรงงาน ๕

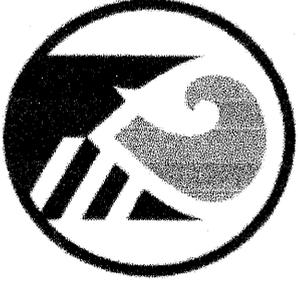

การยางแห่งประเทศไทย
Rubber Authority of Thailand

บัญชีแสดงรายการก่อสร้างสำหรับงานก่อสร้างอาคาร
ออกแบบปรับปรุงอาคารผลิตน้ำยางข้น (กองจัดการโรงงาน 2)

การยางแห่งประเทศไทย

65 หมู่ที่ 2 ตำบลกรู่งหยัน อำเภอทุ่งใหญ่ จังหวัดนครศรีธรรมราช

แบบสรุปราคากลางงานก่อสร้างอาคาร

ชื่อโครงการ/งานก่อสร้าง	ออกแบบปรับปรุงอาคารผลิตน้ำยางชั้น (กองจัดการโรงงาน 2)		
สถานที่ก่อสร้าง	65 หมู่ที่ 2 ตำบลกรุงหยัน อำเภอทุ่งใหญ่ จังหวัดนครศรีธรรมราช		
แบบเลขที่	RMN-การยาง-01/2564		
หน่วยงานเจ้าของโครงการ/งานก่อสร้าง	การยางแห่งประเทศไทย		
แบบ ปร. 4 และ ปร.5 ที่แนบ	จำนวน	7	แผ่น
คำนวณราคากลางเมื่อวันที่	25 กรกฎาคม 2566	Revise:	-

หน่วย : บาท

ลำดับที่	รายการ	ค่าก่อสร้าง	หมายเหตุ
	สรุป		
1	ค่างานต้นทุนงานก่อสร้างอาคาร	1,979,621.95	
2	ครุภัณฑ์จัดซื้อหรือสั่งซื้อ	137,900.00	
	งบประมาณ		
	2,117,600.00		
	สูงกว่างบประมาณ - 78.05		
	สูงกว่างบประมาณ 0%		
	รวมค่าก่อสร้างทั้งโครงการ/งานก่อสร้าง	2,117,521.95	
สรุป	ราคากลาง	2,117,521.95	
	(สองล้านหนึ่งแสนหนึ่งหมื่นเจ็ดพันห้าร้อยยี่สิบเอ็ดบาทเก้าสิบห้าสตางค์)		

ลงชื่อ ประธานกรรมการ วันที่ 25 ก.ค. 66

(นายวุฒิพงศ์ หนูจันทร์)

ลงชื่อ กรรมการ วันที่ 25 ก.ค. 66

(นายไกรวุฒิ คำดี)

ลงชื่อ กรรมการและเลขานุการ วันที่ 25 ก.ค. 66

(นายธนวุฒิ ชนะณรงค์)

แบบสรุปค่าก่อสร้าง

กลุ่มงาน/งาน	กลุ่มงานที่ 1 งานก่อสร้างอาคาร
ชื่อโครงการ/งานก่อสร้าง	ออกแบบปรับปรุงอาคารผลิตน้ำยางขึ้น (กองจัดการโรงงาน 2)
สถานที่ก่อสร้าง	65 หมู่ที่ 2 ตำบลกรู้งห้วย อำเภอทุ่งใหญ่ จังหวัดนครศรีธรรมราช
แบบเลขที่	RMN-การยาง-01/2564
หน่วยงานเจ้าของโครงการ/งานก่อสร้าง	การยางแห่งประเทศไทย
แบบ ปร. 4 ที่แนบ	จำนวน 1 แผ่น
คำนวณราคากลางเมื่อวันที่	25 กรกฎาคม 2566
Revise:	-

หน่วย : บาท

ลำดับที่	รายการ	ค่าวัสดุและอุปกรณ์	ภาษีมูลค่าเพิ่ม	ค่าวัสดุและอุปกรณ์	หมายเหตุ
			7%	รวม	
ส่วนที่ 2 ครุภัณฑ์จัดซื้อหรือสั่งซื้อ					
1	ไฟฉุกเฉิน 2 x 9 วัตต์ LED 2 Hr.	11,121.50	778.50	11,900.00	
2	พัดลมระบายอากาศ	117,757.01	8,242.99	126,000.00	
รวมค่าครุภัณฑ์จัดซื้อหรือสั่งซื้อ				137,900.00	
(หนึ่งแสนสามหมื่นเจ็ดพันเก้าร้อยบาทถ้วน)					

ขนาดหรือเนื้อที่อาคาร จำนวน	ตร.ม. เฉลี่ย	บาท/ตร.ม
ลงชื่อ..... ประธานกรรมการกำหนดราคากลาง		วันที่ 25 ก.ค. 66
(นายวุฒิพงศ์ หงษ์จันทร์)		
ลงชื่อ..... กรรมการกำหนดราคากลาง		วันที่ 25 ก.ค. 66
(นายไกรวุฒิ คำดี)		
ลงชื่อ..... กรรมการและเลขานุการ		วันที่ 25 ก.ค. 66
(นายธนาวุฒิ ชนะณรงค์)		

แบบแสดงรายการ ปริมาณงาน และราคา

กลุ่มงาน/งาน กลุ่มงานที่ 1 งานก่อสร้างอาคาร

ชื่อโครงการ/งานก่อสร้าง ออกแบบปรับปรุงอาคารผลิตน้ำยางข้น (กองจัดการโรงงาน 2)

สถานที่ก่อสร้าง 65 หมู่ที่ 2 ตำบลกรุงพิน อำเภอทุ่งใหญ่ จังหวัดนครศรีธรรมราช แบบเลขที่ RMN-การยาง-01/2564

หน่วยงานเจ้าของโครงการ/งานก่อสร้าง การยางแห่งประเทศไทย

คำนวณราคากลางโดย คณะกรรมการกำหนดราคากลาง เมื่อวันที่ 25 กรกฎาคม 2566 Revise: -

ลำดับที่	รายการ	จำนวน	หน่วย	ค่าวัสดุ		ค่าแรงงาน		รวม	หมายเหตุ
				ราคาต่อหน่วย	จำนวนเงิน	ราคาต่อหน่วย	จำนวนเงิน		
1.1	ส่วนที่ 1 รายการงานก่อสร้างอาคาร								
1.1.1	งานโครงสร้างวิศวกรรม								
1.1.1.1	งานเตรียมการก่อสร้าง								
	- งานรื้อถอนกระเบื้องหลังคาเดิม	2,756.00	ตรม.	-	-	20.00	55,120.00	55,120.00	
	- งานรื้อถอนระบบไฟฟ้าเดิม	1.00	งาน	-	-	8,000.00	8,000.00	8,000.00	
1.1.2	รวมงานเตรียมการก่อสร้าง							63,120.00	
	- กระเบื้องลอนคู่ ขนาด 0.50 x 1.20 ม. ทน 5 มม.	6,063.20	แผ่น	50.00	303,160.00	-	-	303,160.00	
	- ขอยึดกระเบื้องขนาด 8"	12,126.00	อัน	4.21	51,050.46	-	-	51,050.46	
	- ครอบบัน	322.00	แผ่น	55.00	17,710.00	12.00	3,864.00	21,574.00	
	- ครอบข้างลอนคู่	222.00	แผ่น	38.00	8,436.00	12.00	2,664.00	11,100.00	
	- ค่าแรงมุงวัสดุหลังคา	2,756.00	ตรม.	-	-	39.00	107,484.00	107,484.00	
	- งานทาสีแปะเหล็ก ของเดิม (พร้อมขัดเตรียมผิว)	1,332.00	ตรม.	58.00	77,256.00	32.00	42,624.00	119,880.00	
	- งานทาสีโครงสร้างเหล็กของเดิม (พร้อมขัดเตรียมผิว)	2,756.00	ตรม.	58.00	159,848.00	32.00	88,192.00	248,040.00	
	- แปะเหล็ก C 100 x 50 x 20 x 3.2 มม. (34 กก./พอน)	10.00	พอน	1,050.00	10,500.00	320.00	3,200.00	13,700.00	
	- ค่าแรงเชื่อมประกอบโครงสร้างเหล็ก	340.00	กก.	-	-	10.00	3,400.00	3,400.00	
	รวมงานหลังคา							879,388.46	
	รวมราคางานวิศวกรรมโครงสร้าง							942,508.46	ยกเบ ปร.5 (ก)

แบบแสดงรายการ ปริมาณงาน และราคา

กลุ่มงาน/งาน กลุ่มงานที่ 1 งานก่อสร้างอาคาร

ชื่อโครงการ/งานก่อสร้าง ออกแบบปรับปรุงอาคารผลิตน้ำยางข้น (กองจัดการโรงงาน 2)

สถานที่ก่อสร้าง 65 หมู่ที่ 2 ตำบลทุ่งใหญ่ อำเภอทุ่งใหญ่ จังหวัดนครศรีธรรมราช

หน่วยงานเจ้าของโครงการ/งานก่อสร้าง การยางแห่งประเทศไทย

คำนวณราคากลางโดย คณะกรรมการกำหนดราคากลาง เมื่อวันที่ 25 กรกฎาคม 2566

Revise: -

แบบเลขที่ RMN-การยาง-01/2564

ลำดับที่	รายการ	จำนวน	หน่วย	ค่าวัสดุ		ค่าแรงงาน		รวม	หมายเหตุ
				ราคาต่อหน่วย	จำนวนเงิน	ราคาต่อหน่วย	จำนวนเงิน		
1.2	งานสถาปัตยกรรม								
	- งานปรับปรุงพื้นเดิม ขัด ทำความสะอาด และทาสี	390.00	ตรม.	55.00	21,450.00	32.00	12,480.00	33,930.00	
	- งานซ่อมและขัดทาสีราวกันตก	718.00	ม.	55.00	39,490.00	32.00	22,976.00	62,466.00	
	- งานขัดทาสีเสาโครงสร้างอาคาร	712.00	ตรม.	55.00	39,160.00	32.00	22,784.00	61,944.00	
								158,340.00	ยกไป ป.5.5 (ก)
1.3	งานระบบไฟฟ้าและสื่อสาร								
	- ติดตั้งตู้ PB LP								
	- ตู้โหลดเซ็นเตอร์ 24 ช่อง 100 A. พร้อมเมนเบรกเกอร์	1.00	ชุด	9,877.00	9,877.00	1,200.00	1,200.00	11,077.00	
	- ลูกโหลดย่อย 1 P, 16,20,32	24.00	ชุด	259.00	6,216.00	36.00	864.00	7,080.00	
	- สายไฟ XLPE 0.6/1.0 kv. 16 sq:mm	143.00	เมตร	81.00	11,583.00	20.00	2,860.00	14,443.00	
	- ท่อร้อยสายไฟ PVC 2"	46.00	เมตร	82.75	3,806.50	30.00	1,380.00	5,186.50	
	- อุปกรณ์ยึดแขวนท่อ	1.00	รายการ	1,500.00	1,500.00	-	-	1,500.00	
	งานติดตั้งตู้ DB พร้อมสายเมน								
	- ตู้เหล็กพร้อมอุปกรณ์ประกอบ	1.00	ชุด	9,500.00	9,500.00	2,500.00	2,500.00	12,000.00	
	- เซอร์คิตเบรกเกอร์ 150 A. 3 Pole	1.00	ชุด	5,355.00	5,355.00	-	-	5,355.00	
	- เซอร์คิตเบรกเกอร์ 50 A. 3 Pole	2.00	ชุด	1,697.00	3,394.00	-	-	3,394.00	
	- เซอร์คิตเบรกเกอร์ 40 A. 3 Pole	5.00	ชุด	1,697.00	8,485.00	-	-	8,485.00	
	- สาย CV 0.6/1 kv. ขนาด 35 sq:mm	120.00	เมตร	136.00	16,320.00	25.00	3,000.00	19,320.00	
	- สาย CV 0.6/1 kv. ขนาด 10 sq:mm	30.00	เมตร	47.00	1,410.00	16.00	480.00	1,890.00	

แบบแสดงรายการ ปริมาณงาน และราคา

กลุ่มงาน/งาน กลุ่มงานที่ 1 งานก่อสร้างอาคาร

ชื่อโครงการ/งานก่อสร้าง ออกแบบปรับปรุงอาคารเดิมนายางชั้น (กองจัดการโรงงาน 2)

สถานที่ก่อสร้าง 65 หมู่ที่ 2 ตำบลกรู่งพั่น อำเภอทุ่งใหญ่ จังหวัดนครศรีธรรมราช

หน่วยงานเจ้าของโครงการ/งานก่อสร้าง การยางแห่งประเทศไทย

แบบเลขที่ RMN-การยาง-01/2564

คำนวณราคากลางโดย คณะกรรมการกำหนดราคากลาง

เมื่อวันที่ 25 กรกฎาคม 2566

Revise: -

ลำดับที่	รายการ	จำนวน	หน่วย	ค่าวัสดุ		ค่าแรงงาน		รวม ค่าวัสดุและแรงงาน	หมายเหตุ
				ราคาต่อหน่วย	จำนวนเงิน	ราคาต่อหน่วย	จำนวนเงิน		
	- สายไฟ CV 0.6/1Kv. ขนาด 3x2.5 sq.mm.	120.00	เมตร	60.00	7,200.00	20.00	2,400.00	9,600.00	
	- ท่อร้อยสายไฟ PVC 3/4"	120.00	เมตร	18.75	2,250.00	23.00	2,760.00	5,010.00	
	- อุปกรณ์ประกอบท่อและอื่นๆ	1.00	ชุด	500.00	500.00	-	-	500.00	
	ระบบระบายอากาศ								
	- สายไฟ CV 0.6/1 KV. ขนาด 10 sq.mm	160.00	เมตร	47.00	7,520.00	10.00	1,600.00	9,120.00	
	- สายไฟ CV 0.6/1Kv. ขนาด 4 sq.mm.	40.00	เมตร	28.00	1,120.00	10.00	400.00	1,520.00	
	- สายไฟ CV 0.6/1Kv. ขนาด 2.5 sq.mm.	1,200.00	เมตร	23.00	27,600.00	3.50	4,200.00	31,800.00	
	- ท่อร้อยสายไฟ PVC 1 1/4"	40.00	เมตร	45.00	1,800.00	25.00	1,000.00	2,800.00	
	- ท่อร้อยสายไฟ PVC 1/2"	250.00	เมตร	13.67	3,417.50	15.00	3,750.00	7,167.50	
	- ตู้ควบคุมตัดลม	2.00	ชุด	15,000.00	30,000.00	1,000.00	2,000.00	32,000.00	
	- อุปกรณ์ประกอบท่อและอื่นๆ	1.00	ชุด	1,500.00	1,500.00	-	-	1,500.00	
	รวมหมวดปรับปรุงระบบไฟฟ้า							419,052.00	ยกไป ปร.5 (ก)

วิธีคำนวณเทียบอัตราส่วนเพื่อหาค่า FACTOR F

ชื่อโครงการ/งานก่อสร้าง	ออกแบบปรับปรุงอาคารลิตตินายางชั้น (กองจัดการโรงงาน 2)
สถานที่ก่อสร้าง	65 หมู่ที่ 2 ตำบลกรุงพื่น อำเภอทุ่งใหญ่ จังหวัดนครศรีธรรมราช
หน่วยงานเจ้าของโครงการ/งานก่อสร้าง	การยางแห่งประเทศไทย
คำนำราคาากลางโดย	คณะกรรมการกำหนดราคากลาง
แบบเลขที่	RMN-การยง-01/2564
เมื่อวันที่	25 กรกฎาคม 2566
Revise:	-

กรณีคำนวณอยู่ระหว่างช่วงค่างานต้นทูนที่กำหนดในตาราง Factor F ให้เทียบอัตราส่วน เพื่อหา Factor F ดังนี้

สูตร ค่างานต้นทูน Factor F ของค่างานต้นทูน	=	(D - E)	(A - B)	1,519,900.46 บาท
สูตร ค่า Factor F	=	D - (C)	B	1,519,900.46 บาท


ค่างานต้น ค่างานต้นทูนและค่างาน

ค่างานต้น	=	1,519,900.46 บาท
รวมเป็นเงินประมาณ	=	1,519,900.46 บาท

เงินลงทุน	0%	ดอกเบี้ยเงินกู้	7%	ต่อปี
เงินประกันแสดงผลทันที	0%	ภาษีมูลค่าเพิ่ม	7%	
เมื่อ ต้องการหาค่า Factor F ของค่างานต้นทูน	=	A	=	1,519,900.46 บาท
ค่างานต้นทูนตัวต่ำกว่าค่างานต้นทูน A	=	B	=	1,000,000.00 บาท
ค่างานต้นทูนตัวสูงกว่าค่างานต้นทูน A	=	C	=	2,000,000.00 บาท
ค่า Factor F ของค่างานต้นทูน B	=	D	=	1.3033
ค่า Factor F ของค่างานต้นทูน C	=	E	=	1.3017

แทนค่าสูตร ค่า Factor F	=	(1.3033 - 1.3017)	x	(1,519,900.46 - 1,000,000.00)
ค่า Factor F	=	1.3033 -	(2,000,000.00 - 1,000,000.00)	1.3025

0.0008318407

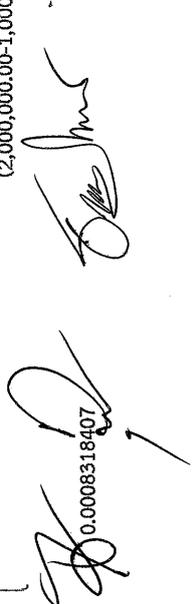



การยางแห่งประเทศไทย
Rubber Authority of Thailand

โครงการออกแบบปรับปรุงอาคารโรงผลิตน้ำยางขน การยางแห่งประเทศไทย ภาคใต้ตอนกลาง (กองจัดการโรงงาน2)

65 ม.2 ตำบลกรูงหย่น อำเภอทุ่งใหญ่ จังหวัดนครศรีธรรมราช 80240

บริษัท เรืองณี เอ็นจิเนียริง จำกัด
RUANGNANEE ENGINEERING CO.,LTD.

เลขที่ใบอนุญาต ๕๖๑๐๒๕๖ จ.กศ.

40/2 หมู่ ๘ ซอยท่า อมาตย์ใหญ่ อ.ละมุล จ.ปัตตานี 90110

Tel: 66-6351-93651, Email: ruangnanee_eng@hotmail.com



การยางแห่งประเทศไทย
Rubber Authority of Thailand

PROJECT :
ออกแบบเขียนแบบปรับปรุงอาคาร
ผลิตน้ำยางข้น (กองจัดการโรงงาน 2)

LOCATION :
65 ม.2 ตำบลทุ่งขี้เหล็ก อำเภอทุ่งขี้เหล็ก
จังหวัดนครราชสีมา 30240

OWNER : การยางแห่งประเทศไทย

PROJECT NO. : RUN-การยาง-01/2564

บริษัท วิศวกร วิศวกรรม วิศวกร จำกัด
RUNGMANEE ENGINEERING CO.,LTD.

บริษัท วิศวกร วิศวกร จำกัด
40/2 ม.9 ตำบลบ้านใหม่ อ.เมือง 90110
น.นครราชสีมา, Email: rungmallee.eng@yodh.com

ARCHITECTS :
นาย วิศวกร วิศวกร วิศวกร
นาย วิศวกร วิศวกร วิศวกร

STRUCTURAL ENGINEER :
นาย วิศวกร วิศวกร วิศวกร

ELECTRICAL ENGINEER :
นาย วิศวกร วิศวกร วิศวกร

SANITARY ENGINEER :
นาย วิศวกร วิศวกร วิศวกร

DRAWING BY :
นาย วิศวกร วิศวกร วิศวกร

DRAWING TITLE :
สถาปัตยกรรม

REVISION :

DATE :
SCALE : 1:100

TOTAL :
DRAWING NO. :
A-01

1.3 ขั้วหม้อในอาคารค้ำยันงาน

1.3.1 กรณีที่มีปัญหาเกี่ยวกับแบบรูปอาคาร หรือ ภายหลัง หรืออุปกรณ์ในการดำเนินงาน ผู้รับจ้างต้องรีบรายงานเป็นลายลักษณ์อักษรต่อสถาปนิกผู้ออกแบบเพื่อพิจารณา และมีสถาปนิกผู้ออกแบบส่งการเป็นลายลักษณ์อักษรประกอบการให้รับจ้างปฏิบัติงานทันที

1.3.2 ถ้าสถาปนิกพบว่า ผู้รับจ้างทำการก่อสร้างไม่ถูกต้องตามแบบรูปอาคาร ผู้ว่าจ้างหรือสถาปนิก มีสิทธิ์สั่งเป็นลายลักษณ์อักษรให้ผู้รับจ้างทำการแก้ไขให้ถูกต้องตามแบบรูปอาคารทันทีโดยผู้รับจ้างจะเรียกวงเงินเสียหายหรือชดเชยค่าเสียหายได้ตามสมควร

1.3.3 หากปรากฏว่า แบบรูปการก่อสร้างไม่ตรงกันกับผู้ทำการก่อสร้างสถาปนิก และวิศวกรของผู้ว่าจ้างจะเรียกวงเงินเสียหายหรือชดเชยค่าเสียหายได้ตามสมควร

1.4 การวางผัง
การวางผังจะต้องอยู่ในความรับผิดชอบของผู้รับจ้าง โดยผู้รับจ้างต้องดำเนินการแบบรูปอาคารทุกประการ เมื่อสถาปนิกผู้ควบคุมงานตรวจดูถูกต้องทุกประการแล้วจึงจะอนุญาตให้ทำการก่อสร้างได้ การวัดระยะต่าง ๆ ในโครงการผังนี้ยึดถือด้วยเส้นสีแดง

1.4 ระดับดิน กำหนดให้ระดับถนนหน้าโครงการเท่ากับ ๑๐.๐๐

1.5 การทำสไลด์คอนกรีต

1.5.1 ข้อกำหนดในการออกแบบและก่อสร้างคอนกรีต
ก. จะต้องมีกำลังในขณะที่จะผสมคอนกรีต เช่น อากาศใน สบู่ และต้องไม่หักล้าในบริเวณที่ผู้รับจ้างจะทำการก่อสร้าง

ข. ก่อนที่จะทำการก่อสร้างคอนกรีตผู้รับจ้างต้องทำการสำรวจและเรียบเรียงรายการการนำส่งแบบพิมพ์ จะต้องทำให้เรียบร้อยก่อนส่งมอบเอกสารที่ส่งมอบแบบพิมพ์

1.5.2 การเตรียมผู้รับจ้างผู้ควบคุมการก่อสร้างคอนกรีต
ผู้รับจ้างผู้ควบคุมการก่อสร้างคอนกรีต จะต้องเป็นผู้รับจ้างที่มีประสบการณ์ในการก่อสร้างคอนกรีต และต้องปฏิบัติตามข้อกำหนดของวิศวกรผู้ควบคุมงาน

1.5.3 วิธีการทำคอนกรีตให้บ่มตัว
คอนกรีตที่บ่มตัวแล้ว จะต้องได้รับการดูแลรักษาอย่างดี เพื่อให้ได้คอนกรีตที่มีคุณภาพตามที่กำหนดไว้

1.5.4 การทำคอนกรีตให้บ่มตัว
ผู้รับจ้างจะต้องดำเนินการตามข้อกำหนดของวิศวกรผู้ควบคุมงาน

1.5.5 การทำคอนกรีตให้บ่มตัว
ผู้รับจ้างจะต้องดำเนินการตามข้อกำหนดของวิศวกรผู้ควบคุมงาน

1.5.6 การทำคอนกรีตให้บ่มตัว
ผู้รับจ้างจะต้องดำเนินการตามข้อกำหนดของวิศวกรผู้ควบคุมงาน

1.5.7 การทำคอนกรีตให้บ่มตัว
ผู้รับจ้างจะต้องดำเนินการตามข้อกำหนดของวิศวกรผู้ควบคุมงาน

1.5.8 การทำคอนกรีตให้บ่มตัว
ผู้รับจ้างจะต้องดำเนินการตามข้อกำหนดของวิศวกรผู้ควบคุมงาน

1.5.9 การทำคอนกรีตให้บ่มตัว
ผู้รับจ้างจะต้องดำเนินการตามข้อกำหนดของวิศวกรผู้ควบคุมงาน

1.5.10 การทำคอนกรีตให้บ่มตัว
ผู้รับจ้างจะต้องดำเนินการตามข้อกำหนดของวิศวกรผู้ควบคุมงาน

1.5.11 การทำคอนกรีตให้บ่มตัว
ผู้รับจ้างจะต้องดำเนินการตามข้อกำหนดของวิศวกรผู้ควบคุมงาน

แบบแปลนอาคารโรงไฟฟ้า

แบบที่	รายการ	ขนาด	รายการ
A-01	พื้นที่บริเวณอาคารโรงไฟฟ้าแบบถาวร	EE-01	อาคารโรงไฟฟ้า
A-02	อาคารโรงไฟฟ้าแบบถาวร	EE-02	Single Line Diagram
A-03	อาคารโรงไฟฟ้าแบบถาวร	EE-03	ตารางเดินสาย
A-04	อาคารโรงไฟฟ้าแบบถาวร	EE-04	ผังเดินสายอาคารโรงไฟฟ้าแบบถาวร
A-05	อาคารโรงไฟฟ้าแบบถาวร	EE-05	ผังเดินสายอาคารโรงไฟฟ้าแบบถาวร
A-06	อาคารโรงไฟฟ้าแบบถาวร	EE-06	ผังเดินสายอาคารโรงไฟฟ้าแบบถาวร
A-07	อาคารโรงไฟฟ้าแบบถาวร	EE-07	ผังเดินสายอาคารโรงไฟฟ้าแบบถาวร
A-08	อาคารโรงไฟฟ้าแบบถาวร	EE-08	ผังเดินสายอาคารโรงไฟฟ้าแบบถาวร
A-09	อาคารโรงไฟฟ้าแบบถาวร	EE-09	ผังเดินสายอาคารโรงไฟฟ้าแบบถาวร
A-10	อาคารโรงไฟฟ้าแบบถาวร	EE-10	ผังเดินสายอาคารโรงไฟฟ้าแบบถาวร
A-11	อาคารโรงไฟฟ้าแบบถาวร	EE-11	ผังเดินสายอาคารโรงไฟฟ้าแบบถาวร
A-12	อาคารโรงไฟฟ้าแบบถาวร	EE-12	ผังเดินสายอาคารโรงไฟฟ้าแบบถาวร
A-13	อาคารโรงไฟฟ้าแบบถาวร	EE-13	ผังเดินสายอาคารโรงไฟฟ้าแบบถาวร
A-14	อาคารโรงไฟฟ้าแบบถาวร	EE-14	ผังเดินสายอาคารโรงไฟฟ้าแบบถาวร
A-15	อาคารโรงไฟฟ้าแบบถาวร	EE-15	ผังเดินสายอาคารโรงไฟฟ้าแบบถาวร

รายการโครงสร้าง

รายการ	รายการ
S-01	แบบแปลนอาคาร โรงไฟฟ้า

รายการประกอบแบบ

รายการ	รายการ
E-01	พื้นที่อาคาร โรงไฟฟ้า
A-01	พื้นที่อาคาร โรงไฟฟ้า

รายการก่อสร้างโดยทั่วไป

- 1.1 วัสดุและแรงงาน
 - ผู้รับจ้างจะต้องใช้ช่างที่มีฝีมือในการทำก่อสร้างให้ถูกต้องเรียบร้อยตามแบบรูปอาคารก่อสร้างทุกประการ งานบางประเภท ที่ต้องการช่างฝีมือเป็นพิเศษหรือมีลักษณะพิเศษอื่นใดเป็นพิเศษ เช่น การติดตั้งและยกเครื่องจักรโรงไฟฟ้า หรือประปา ฯลฯ นั้นก็จะต้องรับจ้างช่างฝีมือเป็นพิเศษ ผู้รับจ้างจะต้องส่งรายชื่อช่างเทคนิคที่ชำนาญในด้านนั้นมาให้ผู้ว่าจ้างก่อนเริ่มงาน และจะต้องส่งรายชื่อช่างเทคนิคที่ผู้ว่าจ้างแต่งตั้งให้เป็นผู้ควบคุมงาน และช่างเทคนิคผู้ควบคุมงานที่ได้รับแต่งตั้งจากผู้ว่าจ้างจะต้องปฏิบัติตามข้อกำหนดของวิศวกรผู้ควบคุมงาน
- 1.2 ควบคุมงวด
 - ผู้ควบคุมงวดจะต้องมีหน้าที่ควบคุมงวดตามแบบรูปอาคาร เป็นองค์ใหม่ สำหรับอาคารหรือโครงสร้างที่ก่อสร้าง และจะต้องนำแบบแปลนไปใช้ในการก่อสร้างด้วย เพื่อให้มีความเรียบร้อยหรือมีคุณภาพตามที่กำหนดไว้

รายการก่อสร้างโดยทั่วไป (ต่อ)

3.4.5 การปรับสภาพถนน

ภายใน 24 ชั่วโมง ที่ถนนหรือมีน้ำนอง ต้องลดความเร็วยานยนต์ให้ช้าลง น้ำที่รอด และน้ำตกน้ำให้ดูแดด น้ำที่รอด น้ำที่รอดน้ำใน และน้ำนองน้ำให้ดูแดด น้ำที่รอด น้ำที่รอดน้ำใน และน้ำตกน้ำให้ดูแดด น้ำที่รอด น้ำที่รอดน้ำใน และน้ำนองน้ำให้ดูแดด น้ำที่รอด น้ำที่รอดน้ำใน และน้ำตกน้ำให้ดูแดด น้ำที่รอด น้ำที่รอดน้ำใน และน้ำนองน้ำให้ดูแดด

3.5 งานปรับรูปดิน และงานปู ให้งานปรับดิน

3.5.1 ดินที่นำปาดถมปูหน้าชั้นผิว

3.5.2 ส่วนถมของบุน้ำที่ได้ถมแล้ว ดังนี้

- 1) ปูนกึ่งทั่วไป ชั้นหนา ปูนขาว ทนกรด ยกกับ 1 1 2 (โดยปริมาตร)
- 2) ปูนปุระเนื้อปาน และปุระเนื้อหยาบ ยกกับ 1 2 (โดยปริมาตร)
- 3) ปูนกลางชั้นทรายนูน ชั้นหนา ปูนขาว ทนกรด ยกกับ 1 2 4 (โดยปริมาตร)
- 4) ปูนกลางชั้นทรายนูน ชั้นหนา ปูนขาว ทนกรด ยกกับ 1 1 5 (โดยปริมาตร)
- 5) ปูนกลางชั้นปูน ชั้นหนา ปูนขาว ทนกรด ยกกับ 1 1 (โดยปริมาตร)

3.5.3 การถมดินปูนขาวและทราย ต้องทำให้ได้ความหนาแน่นตามที่กำหนดไว้ไม่น้อยกว่า 1 ชั่วโมง ทำเป็นสามชั้น

3.5.4 การถมดินปูนขาวและทราย ต้องทำให้ได้ความหนาแน่นตามที่กำหนดไว้ไม่น้อยกว่า 1 ชั่วโมง ทำเป็นสามชั้น

3.5.5 การถมดินปูนขาวและทราย ต้องทำให้ได้ความหนาแน่นตามที่กำหนดไว้ไม่น้อยกว่า 1 ชั่วโมง ทำเป็นสามชั้น

3.5.6 การถมดินปูนขาวและทราย ต้องทำให้ได้ความหนาแน่นตามที่กำหนดไว้ไม่น้อยกว่า 1 ชั่วโมง ทำเป็นสามชั้น

- ผนังก่ออิฐฉาบปูนที่มีรูมีรูที่ผนังสูงและแนวรอยต่อที่ผนังไม่เกิน 6 ตารางเมตร
- รั้วหรือกำแพงที่มีรูมีรูที่ผนังสูงและแนวรอยต่อที่ผนังไม่เกิน 6 ตารางเมตร
- กำแพงรับน้ำหนัก
- ประตูหรือหน้าต่างที่มีรูมีรูที่ผนังสูงและแนวรอยต่อที่ผนังไม่เกิน 6 ตารางเมตร
- เสาเข็มสั้น ๆ ที่พื้นคอนกรีต

ในการใช้คอนกรีต ค.ส.ล. ไม่ควรใช้เหล็กเสริมที่เชื่อมเหล็ก 2 ๒ ๒ ม. ในเสาหรือในคาน (ตามตาราง) ดังตารางต่อไปนี้

4. ประตู

5. อุปกรณ์ประตูปนและหน้าต่าง ดูปแบบสถาปัตย์

6. สุขภัณฑ์ และอุปกรณ์ ดูปแบบสถาปัตย์

ชนิดของวัสดุ	ขนาด	ค่าต่อตารางเมตร
รูปทรงประตูบานไม้	1	240
รูปทรงประตูบานเหล็ก	1	240
รูปทรงประตูบานอลูมิเนียม	1	240

ค่าน้ำหนักตาม 1 : 3 : 5

คุณสมบัติของพื้นผิว

พื้นที่ผิวตามแนวถนน ให้ใช้พื้นที่ผิวตามแนวถนน SR 24 ของมาตรฐานและข้อกำหนดของวัสดุจราจรโดยใช้วัสดุจากปูนซีเมนต์ 240 กก./ตร.ม. ทรายละเอียด 21% เพื่อทำชั้นผิวหน้าด้วยปูนซีเมนต์ 21% และใช้ปูนซีเมนต์ 21% เพื่อทำชั้นผิวหน้าด้วยปูนซีเมนต์ 21% และใช้ปูนซีเมนต์ 21% เพื่อทำชั้นผิวหน้าด้วยปูนซีเมนต์ 21%

การก่อสร้าง

ก่อนการถมดินรอบ ๆ บริเวณก่อสร้าง ผู้รับจ้างต้องตรวจสอบการดำเนินการก่อสร้างและดำเนินการปรับปรุงดินให้เป็นดินที่พร้อมใช้งานโดยทำการวิเคราะห์ดินอย่างละเอียดและใช้ปูนซีเมนต์ปรับปรุงดินให้เป็นดินที่พร้อมใช้งานโดยทำการวิเคราะห์ดินอย่างละเอียดและใช้ปูนซีเมนต์ปรับปรุงดินให้เป็นดินที่พร้อมใช้งาน

วัสดุที่ใช้

- ทรายละเอียด 21% ใช้สำหรับปรับปรุงดิน
- ปูนซีเมนต์ 21% ใช้สำหรับปรับปรุงดิน

รายการข้อควรระวัง


- ห้ามรถบรรทุกน้ำหนักเกินที่กำหนดไว้

รายการวัสดุ

- วัสดุที่ใช้ทำโครงสร้าง

รายการวัสดุ

- วัสดุที่ใช้ทำโครงสร้าง

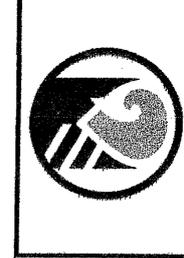

การยางแห่งประเทศไทย
Rubber Authority of Thailand

โครงการปรับปรุงถนนบริเวณโครงการผลิตยางพารา
พื้นที่โครงการ (โครงการถนน 2)
66 ม.2 ตำบลทุ่งใหญ่ อำเภอทุ่งใหญ่ จังหวัดยะลา 91110

OWNER: การยางแห่งประเทศไทย

PROJECT NO. RWN-TY-N-01/2564

บริษัท ธิงค์ เอ็นจิเนียริง จำกัด
THING ENGINEERING CO., LTD.

บริษัท ธิงค์ เอ็นจิเนียริง จำกัด
40/2 ม.9 ต.ทุ่งใหญ่ อ.นาบอน จ.นครศรีธรรมราช 91110
โทร 06-351-9281, Email thingengr@thingengr.com

ARCHITECTS :

นายอภิสิทธิ์ นิ่ม ๑-๑๒ ๒๒๖๗
นายอภิสิทธิ์ นิ่ม ๑-๑๒ ๒๒๖๗

STRUCTURAL ENGINEER :

นายอภิสิทธิ์ นิ่ม ๑-๑๒ ๒๒๖๗
นายอภิสิทธิ์ นิ่ม ๑-๑๒ ๒๒๖๗

ELECTRICAL ENGINEER :

นายอภิสิทธิ์ นิ่ม ๑-๑๒ ๒๒๖๗
นายอภิสิทธิ์ นิ่ม ๑-๑๒ ๒๒๖๗

SANITARY ENGINEER :

นายอภิสิทธิ์ นิ่ม ๑-๑๒ ๒๒๖๗
นายอภิสิทธิ์ นิ่ม ๑-๑๒ ๒๒๖๗

DRAWING BY :

นายอภิสิทธิ์ นิ่ม ๑-๑๒ ๒๒๖๗
นายอภิสิทธิ์ นิ่ม ๑-๑๒ ๒๒๖๗

DRAWING TITLE :
รายการวัสดุก่อสร้าง

REVISION :

DATE : SCALE : 1:100

TOTAL : DRAWING NO. :
A-03 **03**



การยางแห่งประเทศไทย
Rubber Authority of Thailand

PROJECT :
ออกแบบเขียนแบบปรับปรุงอาคาร
ผลิตน้ำขี้เหล็ก (โครงการโรงงาน 2)

LOCATION :
86 ซ.2 ตำบลทุ่งขี้เหล็ก อำเภอทุ่งใหญ่
จังหวัดนครศรีธรรมราช 80240

OWNER : การยางแห่งประเทศไทย
PROJECT NO. RMN-ททชบจ-01/2564

บริษัท วิศวกรรม ธีระเจษฎ์ จำกัด
RUANGMAJEE ENGINEERING CO.,LTD.

บริษัท ธีระเจษฎ์ วิศวกรรม จำกัด
40/2 หมู่ 2 ต.ทุ่งขี้เหล็ก อ.ทุ่งใหญ่ จ.นครศรีธรรมราช 80110
Tel: 66-43319261, Email: vut@ruangmajee.com

ARCHITECTS :
นายสุวิทย์ นิ่มนวล 6-08 2027
นายสุวิทย์ นิ่มนวล 6-08 2027

STRUCTURAL ENGINEER :
นายสุวิทย์ นิ่มนวล 6-08 2027

ELECTRICAL ENGINEER :
นายสุวิทย์ นิ่มนวล 6-08 2027

SANITARY ENGINEER :
นายสุวิทย์ นิ่มนวล 6-08 2027


DRAWING BY :
นายสุวิทย์ นิ่มนวล 6-08 2027

DRAWING TITLE :
แบบแปลนพื้นที่ 1 ของเดิม

REVISION :

DATE :
SCALE : 1:100

TOTAL :
DRAWING NO. :
A-04 04

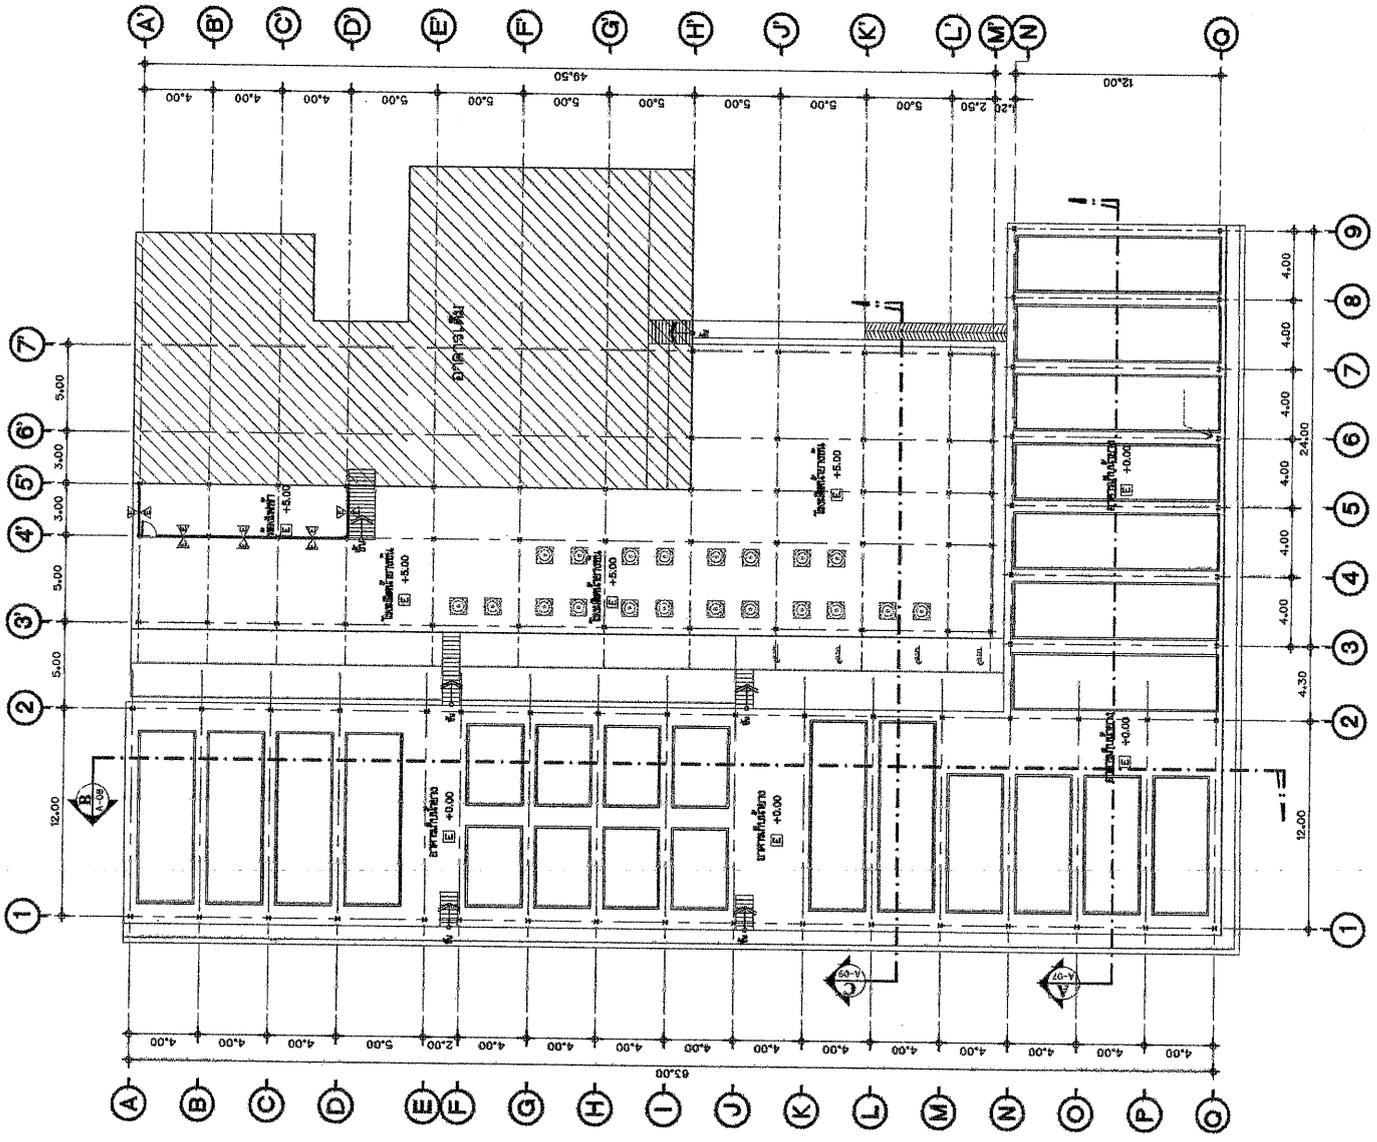

แปลนพื้นที่ 1 (ของเดิม)

1:300



การยางแห่งประเทศไทย
Rubber Authority of Thailand

PROJECT :
ออกแบบและเขียนแบบสถาปัตย์
ผลิตน้ำยางข้น (โครงการโรงงาน 2)
LOCATION :
65 ม.2 ตำบลทุ่งขี้เหล็ก อำเภอทุ่งใหญ่
จังหวัดนครศรีธรรมราช 80240
OWNER : การยางแห่งประเทศไทย

PROJECT NO. RMIN-การยาง-01/2564

บริษัท รุ่งนง เป็นเลิศ จำกัด
RUNGNGAM ENGINEERING CO.,LTD.

บริษัท รุ่งนง เป็นเลิศ จำกัด
40/2 ม.7 ตำบล อมาตย์น หนองปลา 90110
โทร 06-05175081, Email: rungngam_engineering.com

ARCHITECTS :

นายสุวิทย์ นิลแก้ว ๕-๓๓ ๖๖๖7
นายสุวิทย์ นิลแก้ว ๕-๓๓ ๖๖๖๖

STRUCTURAL ENGINEER :

นายสุวิทย์ นิลแก้ว ๕-๓๓ ๖๖๖๖

ELECTRICAL ENGINEER :

นายสุวิทย์ นิลแก้ว ๕-๓๓ ๖๖๖๖

SANITARY ENGINEER :

นายสุวิทย์ นิลแก้ว ๕-๓๓ ๖๖๖๖

DRAWING BY :

นายสุวิทย์ นิลแก้ว ๕-๓๓ ๖๖๖๖

DRAWING TITLE :

แปลนที่ตั้งขั้น 1 ของเดิม


REVISION :

DATE :

SCALE : 1:300

TOTAL : A-05

DRAWING NO. : 05

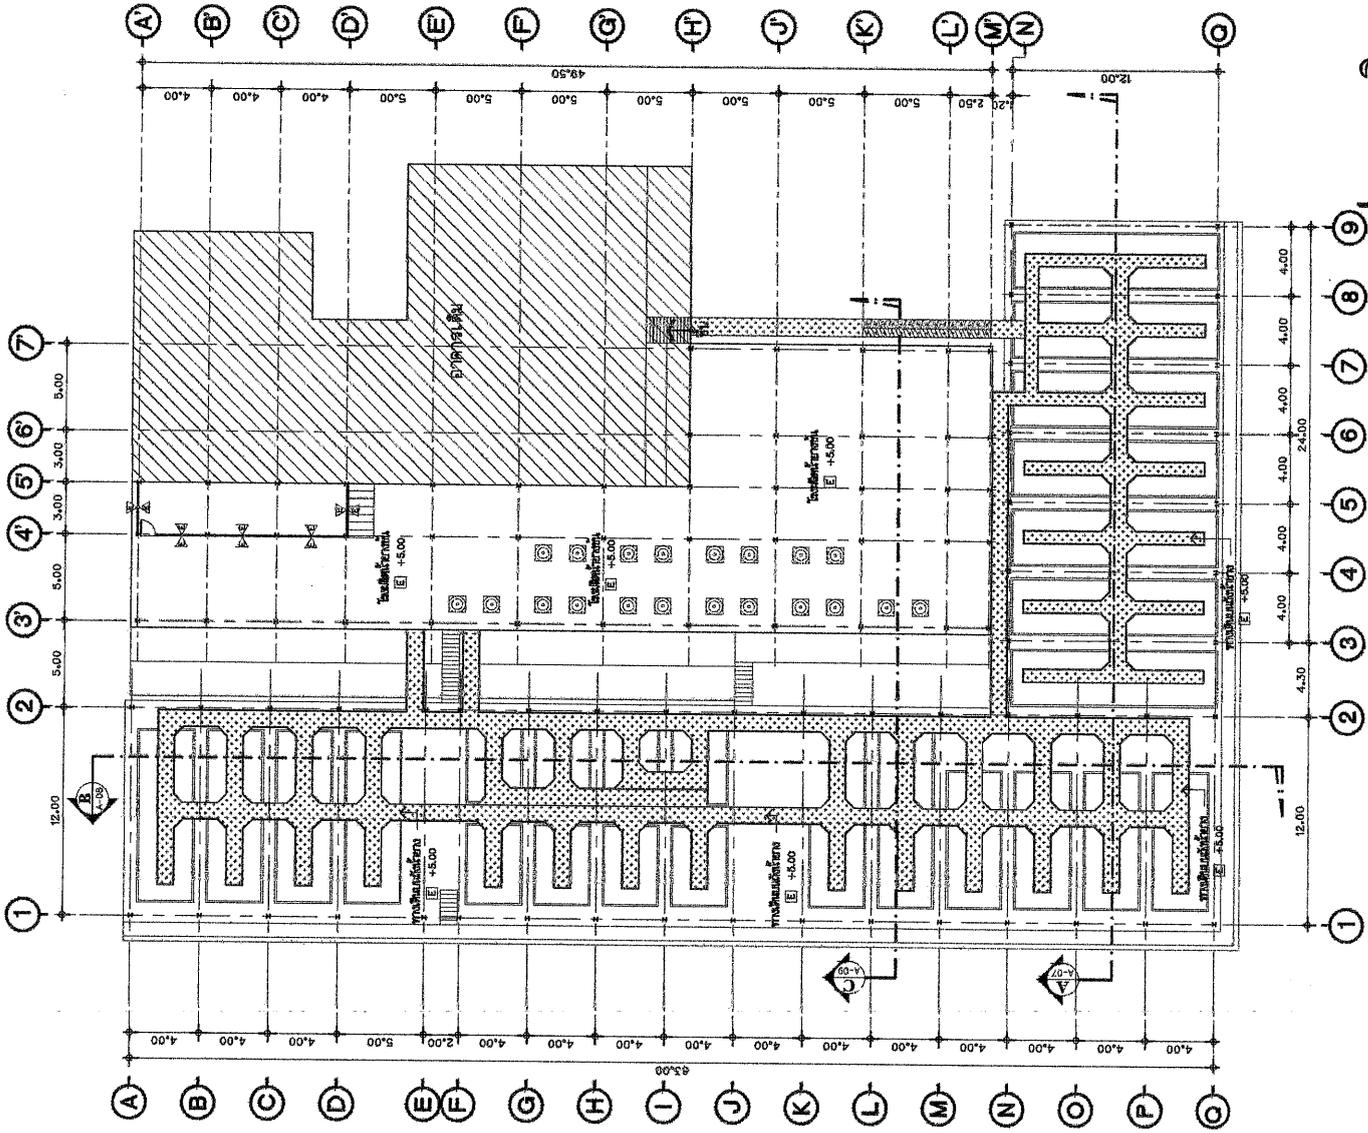


แปลนทางเดินบนถังก้ำน้ำยาง (ของเดิม)

1:300

 <p>การยางแห่งประเทศไทย Rubber Authority of Thailand</p>	<p>PROJECT : ขอมอบที่ดินแบบมีพื้นที่ราชการ ผลิตภัณฑ์ยางขึ้น (องค์การโรงงาน 2)</p>
	<p>LOCATION : 66 ม.2 ตำบลทุ่งเขิน อำเภอทุ่งใหญ่ จังหวัดนครศรีธรรมราช 80240</p>
<p>OWNER: การยางแห่งประเทศไทย</p>	<p>PROJECT NO.: RMN-การยางท-01/2564</p>
<p>บริษัทผู้รับจ้าง: เอ็นจิเนียริ่ง จำกัด RIANGMALEE ENGINEERING CO.,LTD.</p>	<p>บริษัทผู้ออกแบบ: เอ็นจิเนียริ่ง จำกัด 40/2 หมู่ 6 ต.ทุ่งเขิน อ.ทุ่งใหญ่ จ.นครศรีธรรมราช 80210 โทร. 66-451-9261, Email: riangmalee_engineering.com</p>
<p>ARCHITECTS : นายศักดิ์ มีแก้ว ๙-๙๒ ๒๒๖7 นายสุวิทย์ วัฒนาวงษ์ ๙-๙๒ ๒๒๖๘</p>	<p>STRUCTURAL ENGINEER : นายสมิทธิ์ วัฒนศิริวัฒน์ ๙๙-๙๒๖๖</p>
<p>ELECTRICAL ENGINEER : นายสุวิทย์ วัฒนาวงษ์ ๙๙-๙๒๖๖</p>	<p>SANITARY ENGINEER : นายสมิทธิ์ วัฒนศิริวัฒน์ ๙๙-๙๒๖๖</p>
<p>DRAWING BY : นายสมิทธิ์ วัฒนศิริวัฒน์ ๙๙-๙๒๖๖</p>	<p>DRAWING TITLE : แปลนที่ดิน 1 ของเดิม</p>
<p>REVISION :</p>	
<p>DATE :</p>	<p>SCALE : 1:300</p>
<p>TOTAL :</p>	<p>DRAWING NO. :</p>
<p>A-06</p>	<p>06</p>

รายการชื่อถนน
- ชื่อถนนบริเวณที่ดินของเจ้าของที่ดินออกทั้งหมด
- ชื่อถนนบริเวณพื้นที่ว่าง ออกทั้งหมด

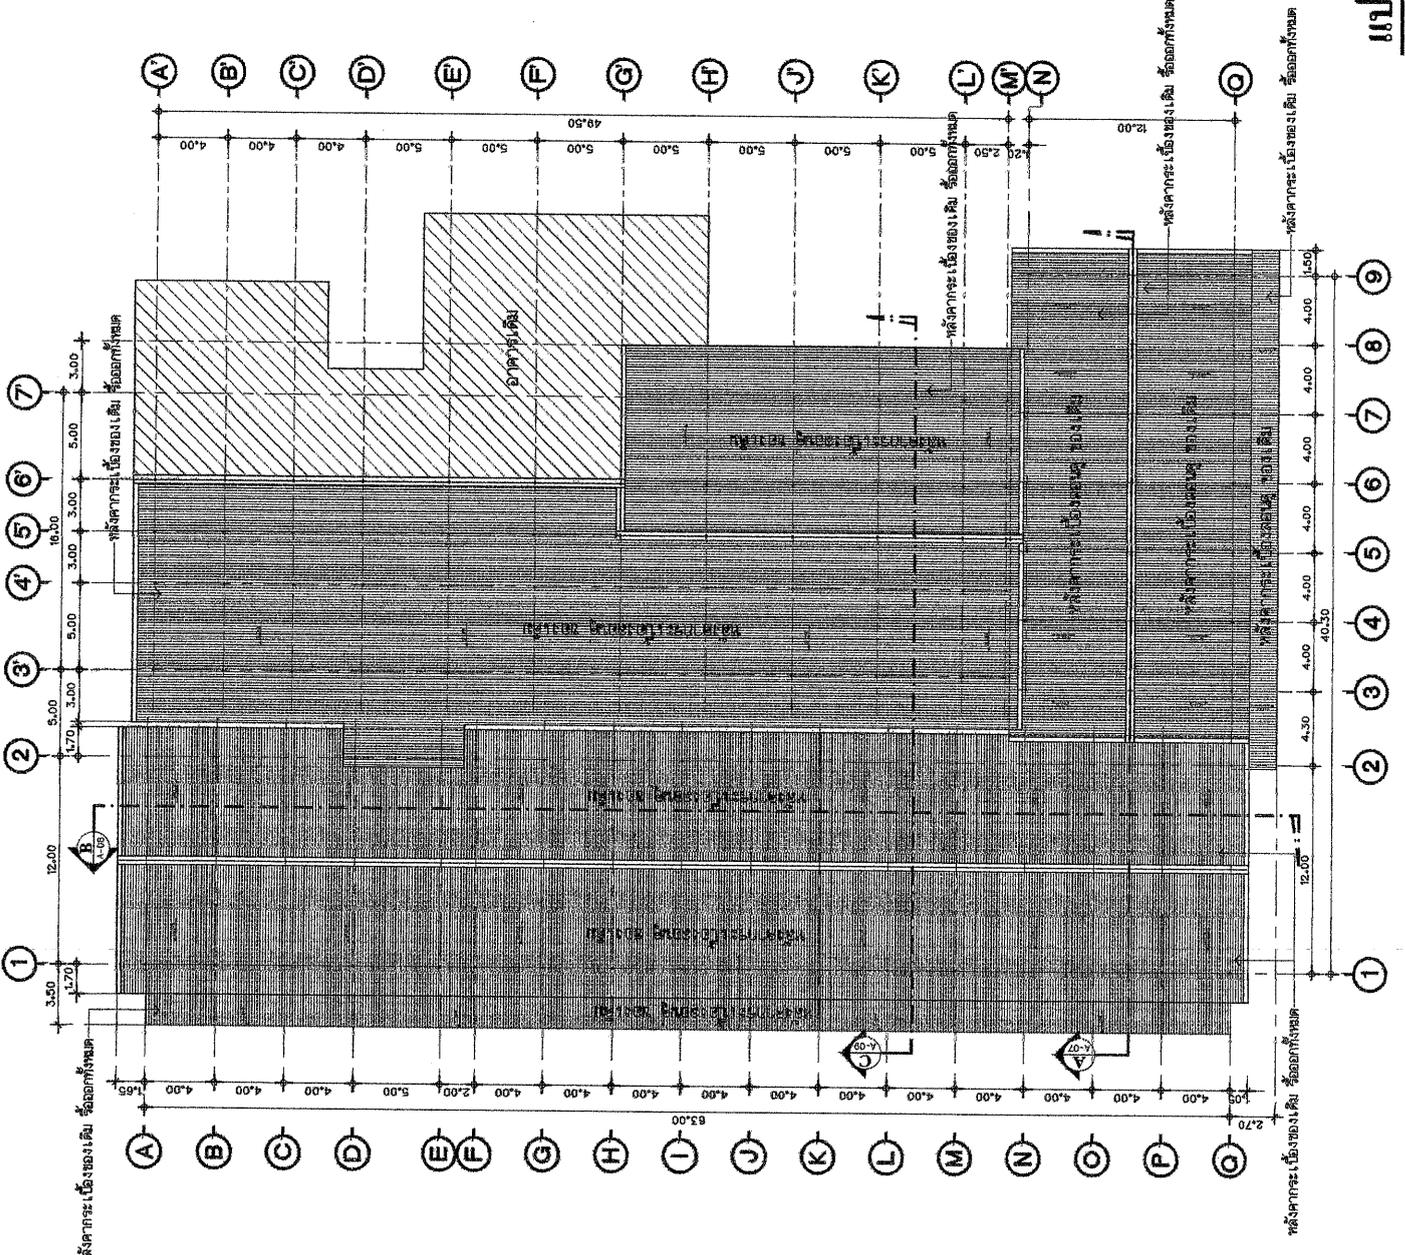

แปลนที่ดิน (ของเดิม)
1/2564
1:300



การยางแห่งประเทศไทย
Rubber Authority of Thailand

PROJECT :
ออกแบบเขียนแบบปรับปรุงอาคาร
ผลิตน้ำยางข้น (ถลุงน้ำยางข้น 2)

LOCATION :
66 ม.2 ตำบลทุ่งเย็น อำเภอทุ่งใหญ่
จังหวัดนครศรีธรรมราช 80240

OWNER: การยางแห่งประเทศไทย

PROJECT NO. RMN-การยาง-01/2564

บริษัท ธีรจิว เ็นจิเนียริ่ง จำกัด
RIANGMAE ENGINEERING CO.,LTD.

บริษัท ธีรจิว เ็นจิเนียริ่ง จำกัด
40/2 ม.7 ต.ทุ่ง อ.ท่าศาลา จ.นครศรีธรรมราช 80110
Tel. 66-751-2961, Email. riangmae_engineering@hotmail.com

ARCHITECTS :
นายสุวิทย์ มีแก้ว 6-ตล 2027
นายสุวิทย์ อภินันท์ 7-ตล 2027

STRUCTURAL ENGINEER :
นายสุวิทย์ อภินันท์ 7-ตล 2027

ELECTRICAL ENGINEER :
นายสุวิทย์ อภินันท์ 7-ตล 2027

SANITARY ENGINEER :
นายสุวิทย์ อภินันท์ 7-ตล 2027


DRAWING BY :
นายสุวิทย์ อภินันท์ 7-ตล 2027

DRAWING TITLE :
รูปตัด A ของถลุง

REVISION :

DATE : SCALE : 1:200

TOTAL : DRAWING NO. :
A-07 07

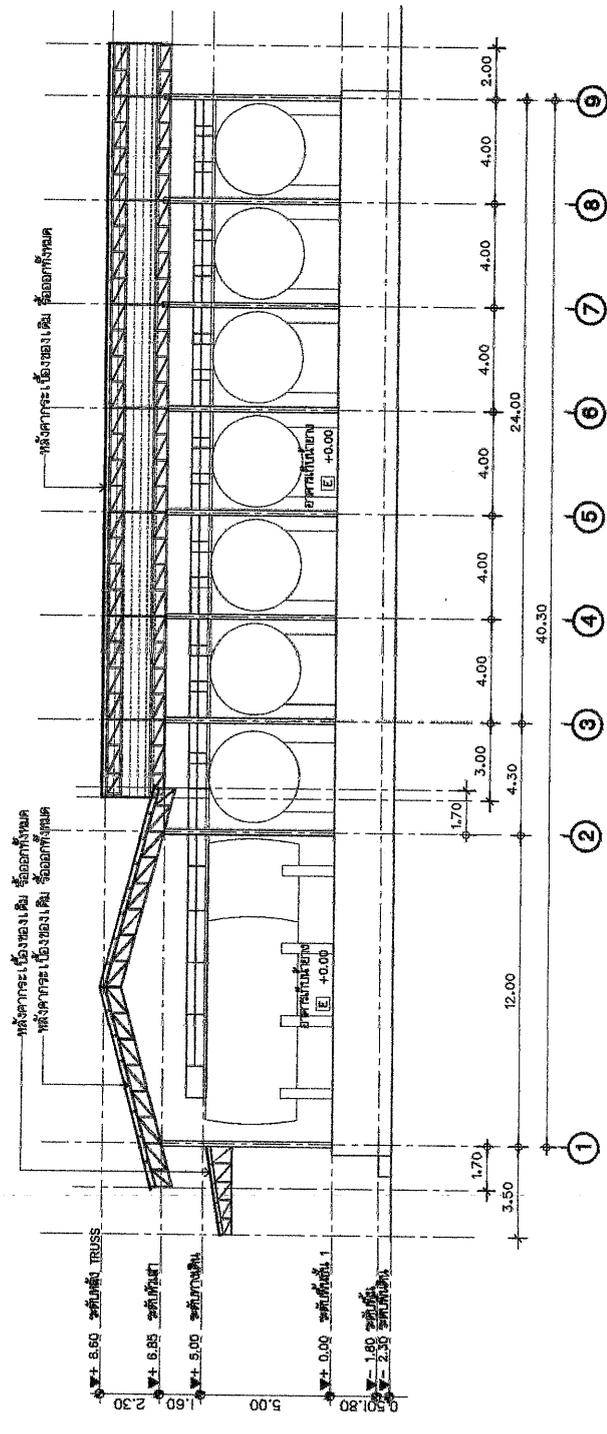

รูปตัด A (ของเดิม)
1:200



การยางแห่งประเทศไทย
Rubber Authority of Thailand

PROJECT :
ออกแบบเขียนแบบมีรับอาคาร
ผลิตน้ำยางข้น (องค์การโรงงาน 2)

LOCATION :
66 ม.2 ตำบลทุ่งเขน อำเภอทุ่งใหญ่
จังหวัดนครศรีธรรมราช 80240

OWNER: การยางแห่งประเทศไทย
PROJECT NO. RMN-ททวทท-01/2564

บริษัท ธีงเนม เอ็นจิเนียริ่ง จำกัด
RUANGMAE ENGINEERING CO.,LTD.

บริษัท ธีงเนม เอ็นจิเนียริ่ง จำกัด
40/2 ม.9 ต.ทุ่งเขน อ.ทุ่งใหญ่ จ.นครศรีธรรมราช 80110
โทร. 64-851-8261, Email: ruangmae_engineering@hotmail.com

ARCHITECTS :
นายศักดิ์ นันทิ 4-48 2527
นายสุวิทย์ อรรถนที 4-48 2527

STRUCTURAL ENGINEER :
นายสุวิทย์ อรรถนที 4-48 2527


ELECTRICAL ENGINEER :
นายสุวิทย์ อรรถนที 4-48 2527

SANITARY ENGINEER :
นายสุวิทย์ อรรถนที 4-48 2527

DRAWING BY :
นายสุวิทย์ อรรถนที 4-48 2527

DRAWING TITLE :
รูปตัด A ของเดิม

REVISION :	
DATE :	SCALE : 1:200
TOTAL :	DRAWING NO : A-08 08

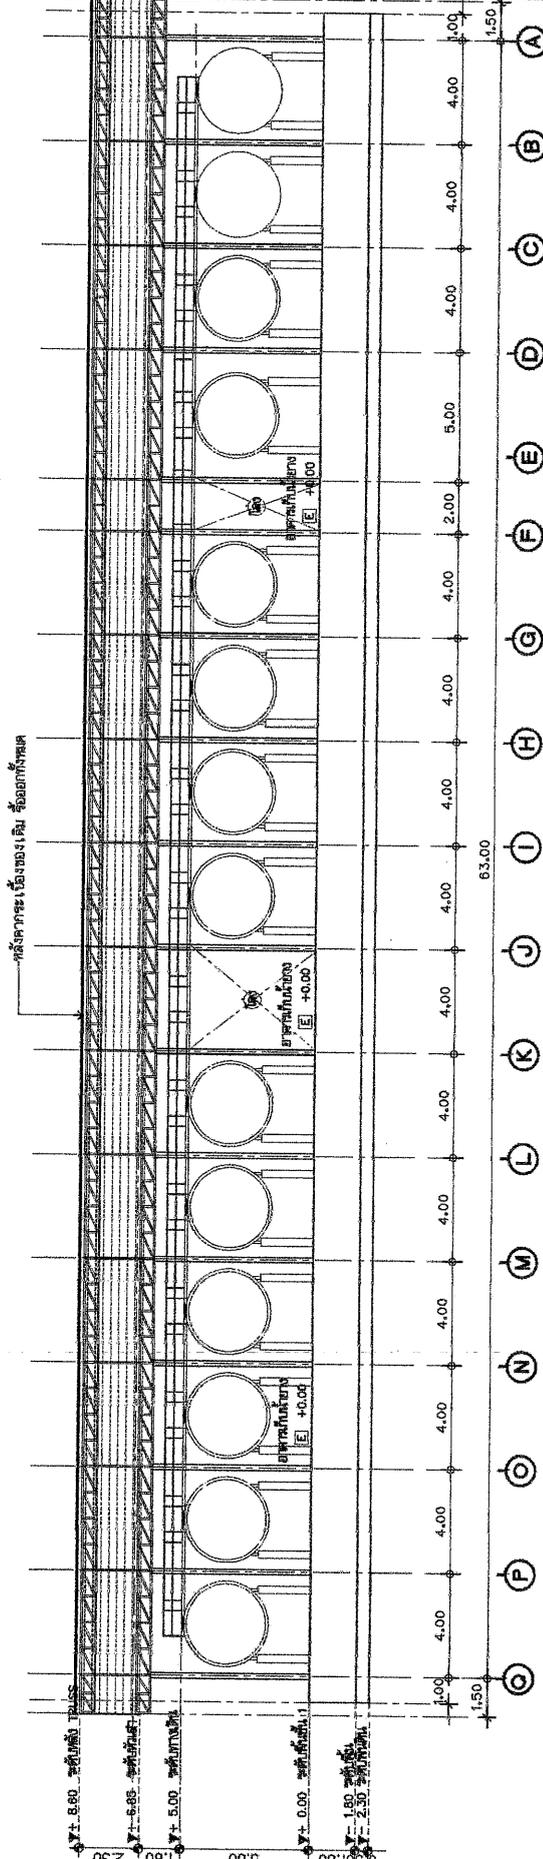

รูปตัด B (ของเดิม)
ขนาดพื้นที่ 1:200



การยางแห่งประเทศไทย
Rubber Authority of Thailand

PROJECT :

ขอทุนเพื่อพัฒนาแบบไม้เท้าไม้ฟองอากาศ
ผลิตภัณฑ์ยางขึ้น (โครงการโรงงาน 2)

LOCATION :

66 ม.2 ตำบลพุดใหม่ อำเภอวังโพธิ์
จังหวัดนนทบุรี กรุงเทพฯ 10240

OWNER : การยางแห่งประเทศไทย

PROJECT NO. RMN-การยาง-01/2564

บริษัท เอ็นจี เอ็นจิเนียริง จำกัด
RIANGMANGEE ENGINEERING CO.,LTD.

บริษัท เอ็นจี เอ็นจิเนียริง จำกัด
40/2 หมู่ 6 ตำบล อตาบ่อ อ.สนมท. จ.นนทบุรี 10110
Tel: 66-453-9281, Email: riangmangee.eng@yahooin.com

ARCHITECTS :

พรศักดิ์ นิลพิท 0-90 8827
นางสาวศันสนีย์ 0-90 8827

STRUCTURAL ENGINEER :

นายสมศักดิ์ วัฒนศิริวัฒนิก 0-932 8827

ELECTRICAL ENGINEER :

นายสุวิทย์ วัฒนศิริวัฒนิก 0-932 8827

SANITARY ENGINEER :

นายสมศักดิ์ วัฒนศิริวัฒนิก 0-932 8827

DRAWING BY :


นางสาวศันสนีย์ วัฒนศิริวัฒนิก 0-90 8827

DRAWING TITLE :

รูปแบบไม้เท้า ฟองอากาศ

REVISION :

DATE :	SCALE : 1:200
TOTAL :	DRAWING NO. : A-09
	09

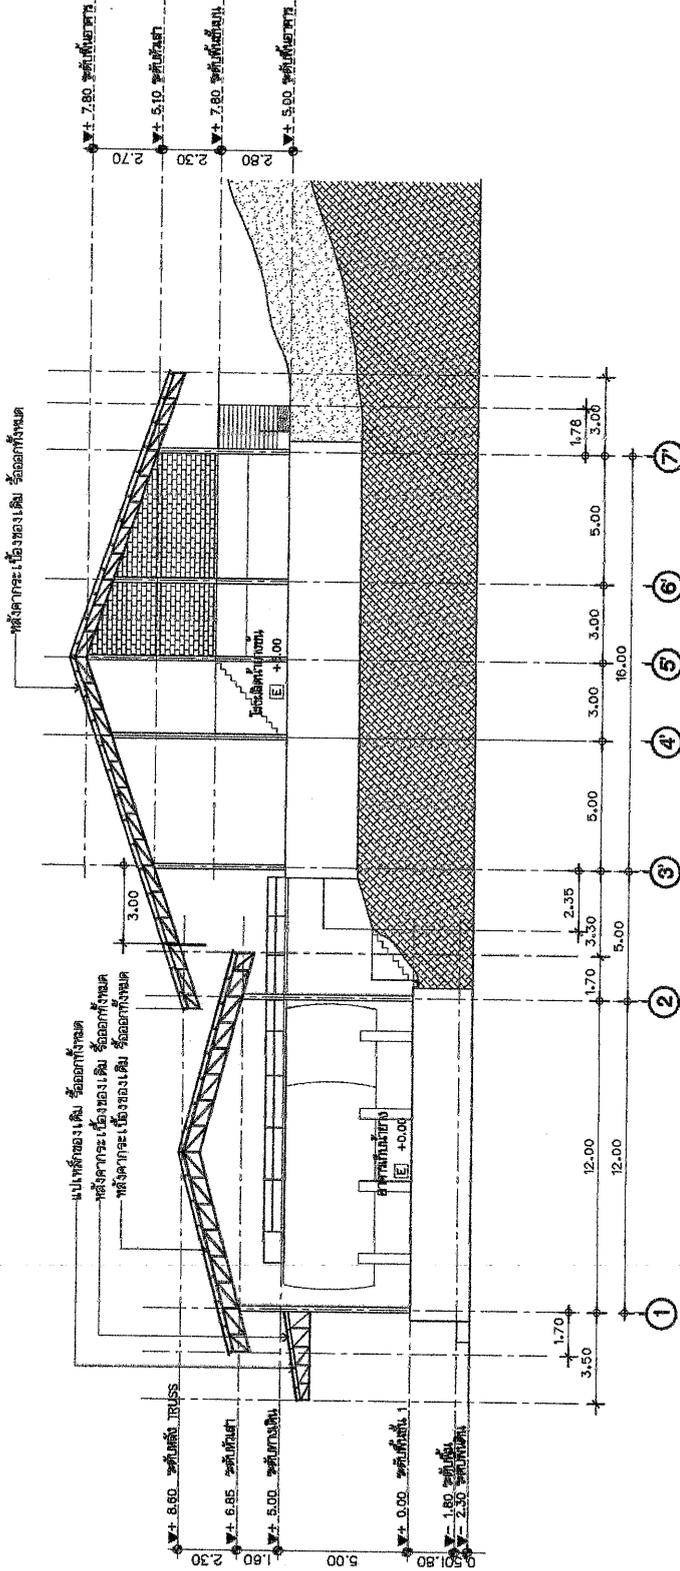

รูปตัด C (ของเดิม)

ขนาดจริง

1:200



การยางแห่งประเทศไทย
Rubber Authority of Thailand

PROJECT :
ออกแบบเขียนแบบระบบสาธารณูปโภค
ผลิตภัณฑ์ยาง (โครงการโรงงาน 2)

LOCATION :
66 ม.2 ตำบลทุ่งขี้เหล็ก อำเภอทุ่งใหญ่
จังหวัดนครศรีธรรมราช 80240

OWNER : การยางแห่งประเทศไทย

PROJECT NO. RMN-TRNGN-01/2564

บริษัท ธีรงานเ็น ธีรเจเนอริง จำกัด
RUANGMANEE ENGINEERING CO.,LTD.

บริษัท ธีรงานเ็น ธีรเจเนอริง จำกัด
40/2 ม.9 ตำบล อมาตย์ อสมถา 90110
โทร 06-651-5261, Email: ruangmanee_engineering.com

ARCHITECTS :

สถาปนิก ธีรงานเ็น ธีรเจเนอริง จำกัด
วันที่ 15/05/2564

STRUCTURAL ENGINEER :

วิศวกร ธีรงานเ็น ธีรเจเนอริง จำกัด

ELECTRICAL ENGINEER :

วิศวกร ธีรงานเ็น ธีรเจเนอริง จำกัด

SANITARY ENGINEER :

วิศวกร ธีรงานเ็น ธีรเจเนอริง จำกัด

DRAWING BY :

วิศวกร ธีรงานเ็น ธีรเจเนอริง จำกัด

DRAWING TITLE :

แปลนพื้นที่ 1 ของดิน

REVISION :


DATE :

SCALE : 1:300

TOTAL :

DRAWING NO. :
A-10

10

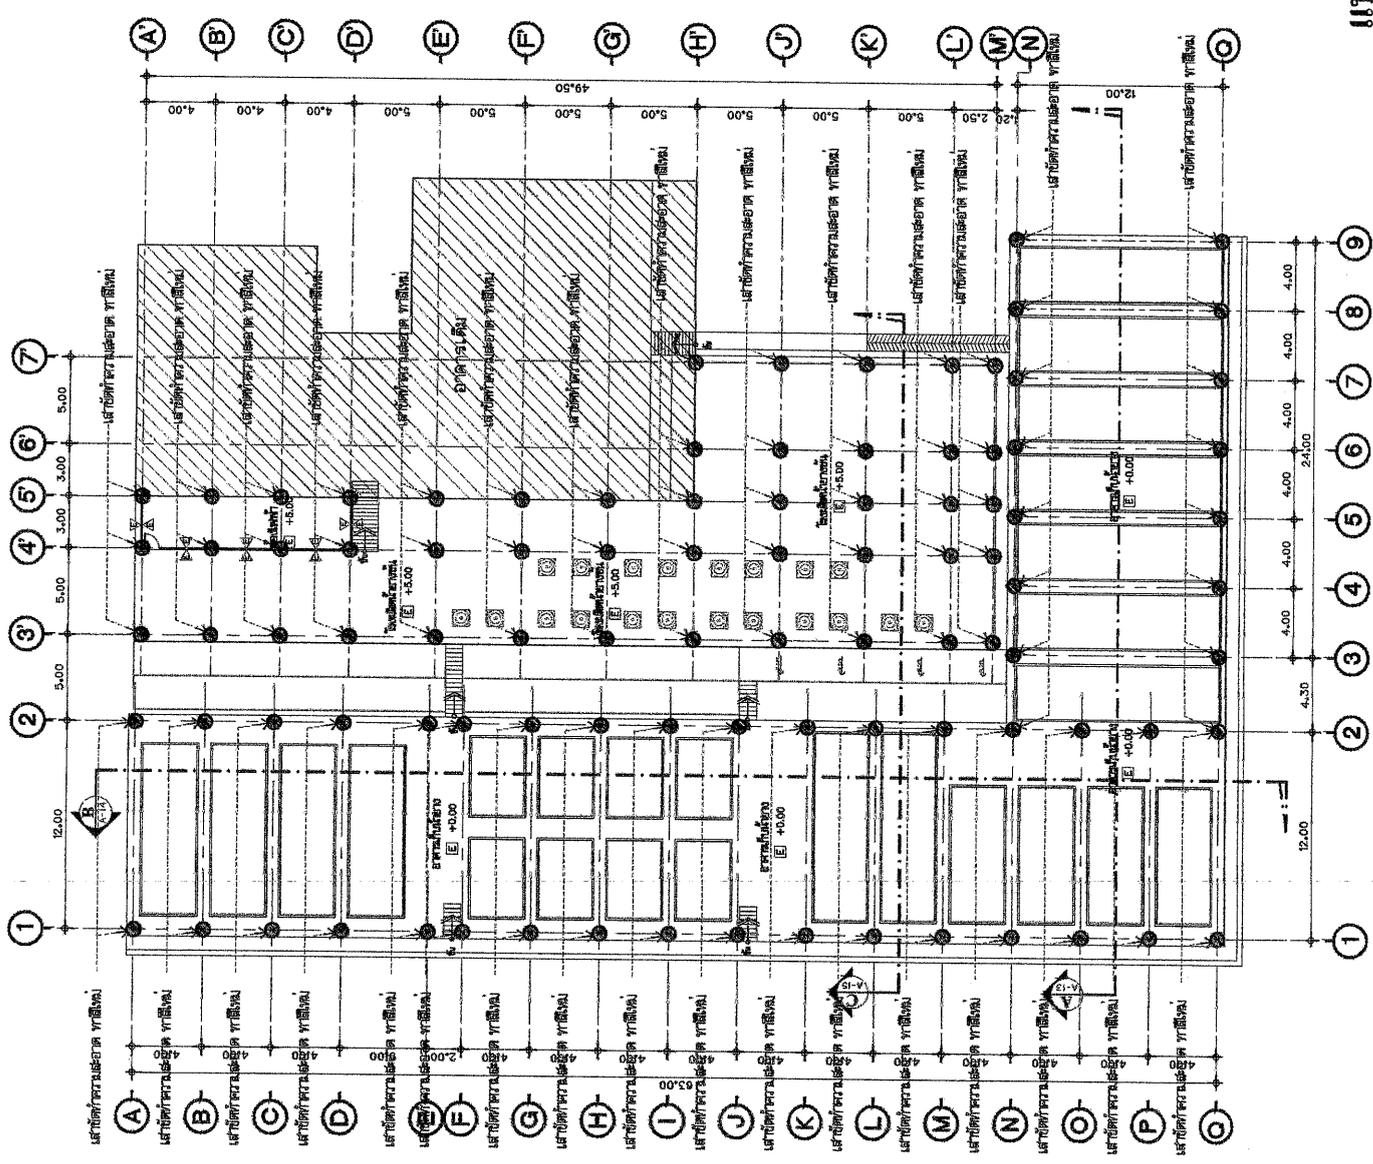

แปลนพื้นที่ 1 (ปรับปรุใหม่)
1:300



การยางแห่งประเทศไทย
Rubber Authority of Thailand

PROJECT :
ขอทุนเพื่อพัฒนาแบบไม้ปรับขนาด
ผลิตภัณฑ์ยางขึ้น (โครงการโรงงาน 2)

LOCATION :
65 ม.2 ตำบลทุ่งชัน อำเภอทุ่งใหญ่
จังหวัดนครศรีธรรมราช 80240

OWNER: การยางแห่งประเทศไทย
PROJECT NO. RMN-การยาง-01/2564

บริษัท ริงแมนนี่ เอ็นจิเนียริง จำกัด
RUANGMANEE ENGINEERING CO.LTD.

บริษัท ริงแมนนี่ เอ็นจิเนียริง จำกัด
40/2 ม.9 ต.ทุ่งชัน อ.นาบอน จ.นครศรีธรรมราช 90110
Tel: 64-651-9261, Email: ruangmanee.eng@yodhain.com

ARCHITECTS :

นายสุวิทย์ นิ่มแก้ว 4-08 2027
นายสุวิทย์ นิ่มแก้ว 4-08 2027

STRUCTURAL ENGINEER :

นายสุวิทย์ นิ่มแก้ว 4-08 2027

ELECTRICAL ENGINEER :

นายสุวิทย์ นิ่มแก้ว 4-08 2027

SANITARY ENGINEER :

นายสุวิทย์ นิ่มแก้ว 4-08 2027

DRAWING BY :

นายสุวิทย์ นิ่มแก้ว 4-08 2027

DRAWING TITLE :


แบบแปลนโรงงาน 1 ขอนนชัย

REVISION :

DATE : SCALE : 1:300

TOTAL : DRAWING NO. :

A-11 11

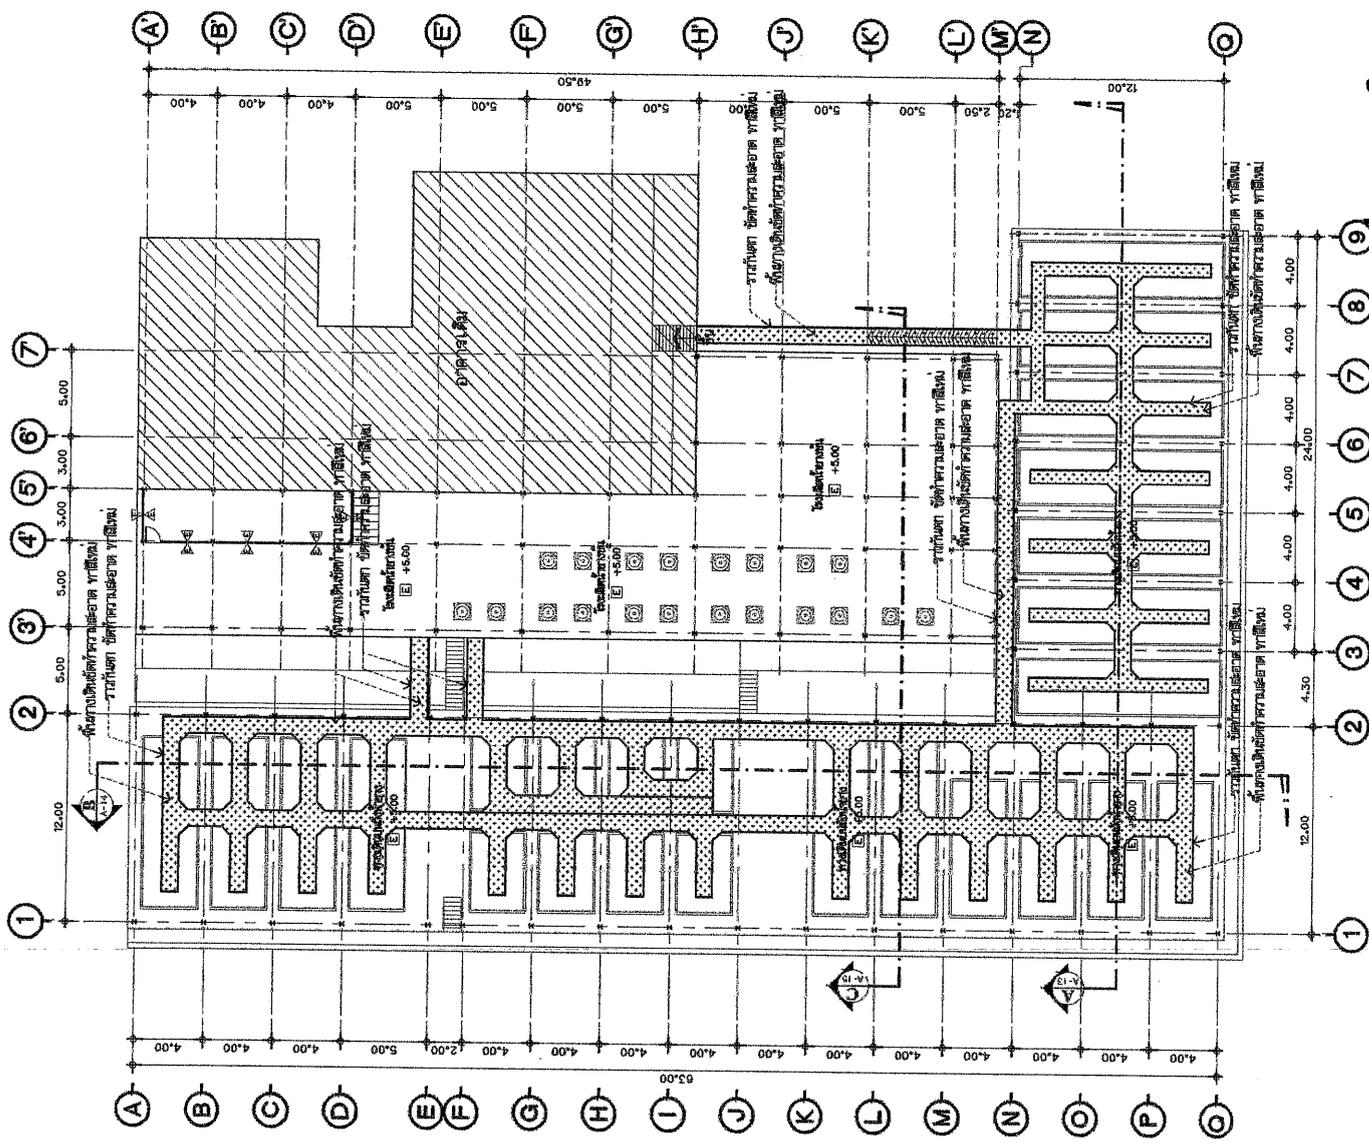

แปลนทางดินบนตั้งนํายาง (ปรับปรุ้งใหม่)

1:300

1/10/2564



การยางแห่งประเทศไทย
Rubber Authority of Thailand

PROJECT :
ออกแบบและปรับปรุงระบบระบายน้ำ
ผลิตน้ำยางข้น (องค์การโรงงาน 2)

LOCATION :
ถ. ๒๓.๒ ตำบลทุ่งเขิน อำเภอทุ่งใหญ่
จังหวัดนครศรีธรรมราช 80240

OWNER : การยางแห่งประเทศไทย
PROJECT NO. : RMN-ทวายทก-01/2564

บริษัท วิศวกร ใช้น้ำแข็ง จำกัด
RIANGMAJEE ENGINEERING CO.LTD.

บริษัท วิศวกร ใช้น้ำแข็ง จำกัด
40/2 หมู่ ๑ ตำบล อ.นาหวาด จ.ขอนแก่น ๓0110
Tel. 66-435179261, Email: riangmajee_eng@hotmail.com

ARCHITECTS :
นายศักดิ์ นิลที ๑-๓๒ ๒๒๖7
นายสุวิทย์ สอนพาลี ๖-๓๒ ๒๒๖๗

STRUCTURAL ENGINEER :
นายสุวิทย์ สอนพาลี ๑๑-๑๒๖๖

ELECTRICAL ENGINEER :
นายสุวิทย์ สอนพาลี ๑๑-๑๒๖๖

SANITARY ENGINEER :
นายสุวิทย์ สอนพาลี ๑๑-๑๒๖๖

DRAWING BY :
นายสุวิทย์ สอนพาลี ๑๑-๑๒๖๖


DRAWING TITLE :
แบบแปลนที่ ๑-1 ของบ่อเติม

REVISION :

DATE : SCALE : 1:500

TOTAL : DRAWING NO. :
A-12 12

- วัสดุอาคารเบื้องต้น หนา 0.55 x 1.20 ม. 5 มม.
- ครอบคลุมพื้นที่ใช้สอยขนาด 11998 304

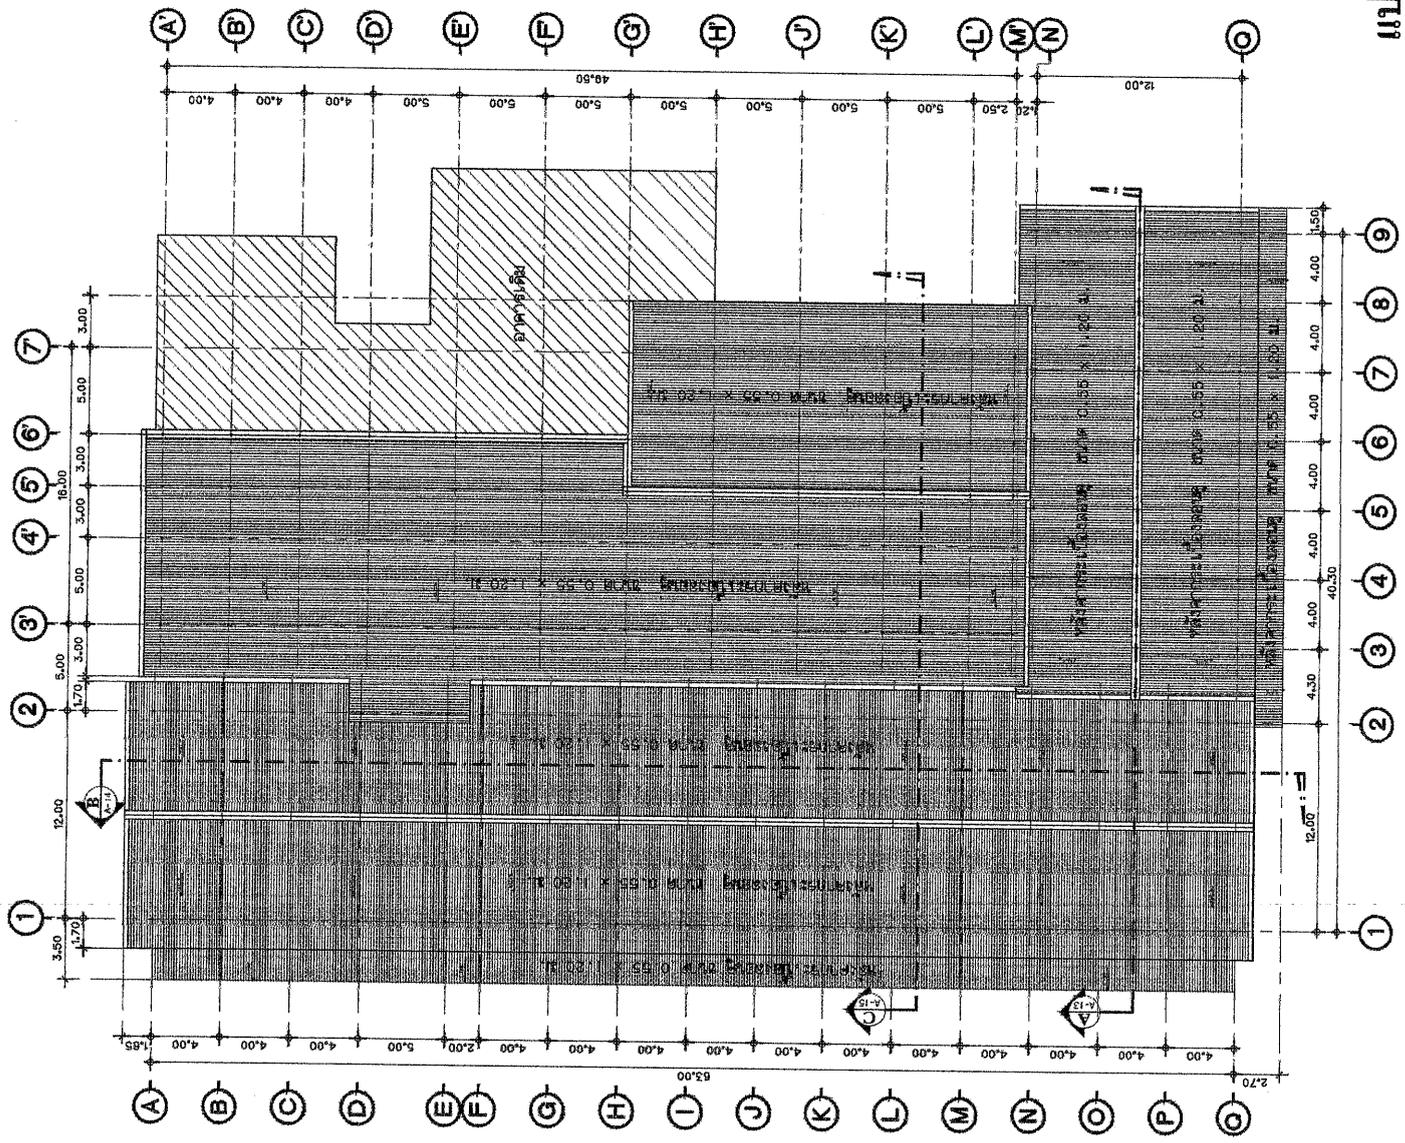

แปลนหลังคา (ปรับปรุงใหม่)
ขนาดเส้น 1:300



การยางแห่งประเทศไทย
Rubber Authority of Thailand

PROJECT :
ออกแบบเขียนแบบพื้นที่ปลูกอาคาร
ผลิตน้ำยางข้น (องค์การโรงงาน 2)

LOCATION :
65 ม.2 ตำบลทุ่งหิน อำเภอทุ่งใหญ่
จังหวัดนครศรีธรรมราช 80240

OWNER : การยางแห่งประเทศไทย
PROJECT NO. RMN-การยาง-012564

บริษัท ธีรวิทย์ วิศวกรรม จำกัด
RUANGMANEE ENGINEERING CO.,LTD.

บริษัท ธีรวิทย์ ธีรวิทย์ ธีรวิทย์ จำกัด
40/2 ม.9 อ.ต.ท. อ.มาบตาพุด จ.สมุทรสาคร 90110
Tel. 66-4-531-9261, Email: rmanee_eng@yahoo.com

ARCHITECTS :
วิมลศักดิ์ นิ่มนอ ธีรวิทย์ ธีรวิทย์ ธีรวิทย์ จำกัด
ใบอนุญาตประกอบวิชาชีพ ธีรวิทย์ ธีรวิทย์ ธีรวิทย์ จำกัด

STRUCTURAL ENGINEER :
วิมลศักดิ์ นิ่มนอ ธีรวิทย์ ธีรวิทย์ ธีรวิทย์ จำกัด


ELECTRICAL ENGINEER :
วิมลศักดิ์ นิ่มนอ ธีรวิทย์ ธีรวิทย์ ธีรวิทย์ จำกัด

SANITARY ENGINEER :
วิมลศักดิ์ นิ่มนอ ธีรวิทย์ ธีรวิทย์ ธีรวิทย์ จำกัด

DRAWING BY :
วิมลศักดิ์ นิ่มนอ ธีรวิทย์ ธีรวิทย์ ธีรวิทย์ จำกัด

DRAWING TITLE :
รูปตัด A ของโรงต้ม

REVISION :	
DATE :	SCALE : 1:200
TOTAL :	DRAWING NO. : 13

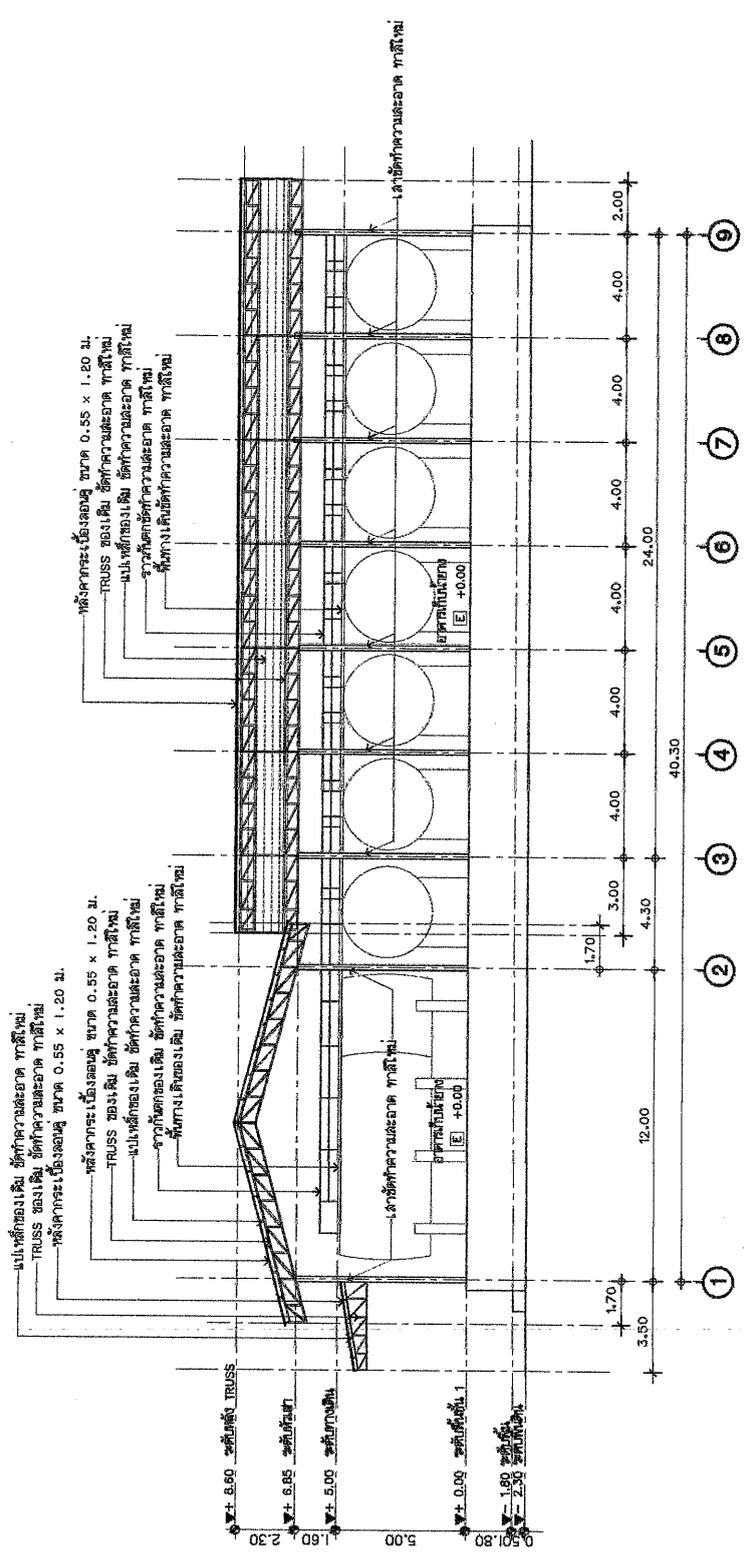

รูปตัด A (ปรับปรุใหม่)

ขนาด 1:200



การยางแห่งประเทศไทย
Rubber Authority of Thailand

PROJECT :
ออกแบบเบื้องต้นแบบมีใบประกอบอาคาร
ผลิตภัณฑ์ยางขึ้น (โครงการโรงงาน 2)
LOCATION :
65 ม.2 ตำบลทุ่งเย็น อำเภอทุ่งใหญ่
จังหวัดนครศรีธรรมราช 80240
OWNER: การยางแห่งประเทศไทย

PROJECT NO. RMN-การยาง-01/2564

บริษัท รุ่งโรจน์ วิศวกรรม จำกัด
RUANGRONG ENGINEERING CO.,LTD.

บริษัท รุ่งโรจน์ วิศวกรรม จำกัด
40/2 ม.2 ตำบล อนุสาวรีย์ หนองปรือ 90110
โทร 06-63179391, Email: ruangrong_engineering.com

ARCHITECTS :
นายศักดิ์ นิ่มน้า 4-101 2557
นายสุวิทย์ ศานตวงษ์ 4-101 2557

STRUCTURAL ENGINEER :
นายสุวิทย์ ศานตวงษ์ 4-101 2557


ELECTRICAL ENGINEER :
นายสุวิทย์ ศานตวงษ์ 4-101 2557

SANITARY ENGINEER :
นายสุวิทย์ ศานตวงษ์ 4-101 2557

DRAWING BY :
นายสุวิทย์ ศานตวงษ์ 4-101 2557

DRAWING TITLE :
รูปตัด A ของโรงเรือน


REVISION :	
DATE :	SCALE : 1:200
TOTAL :	DRAWING NO : A-14 14

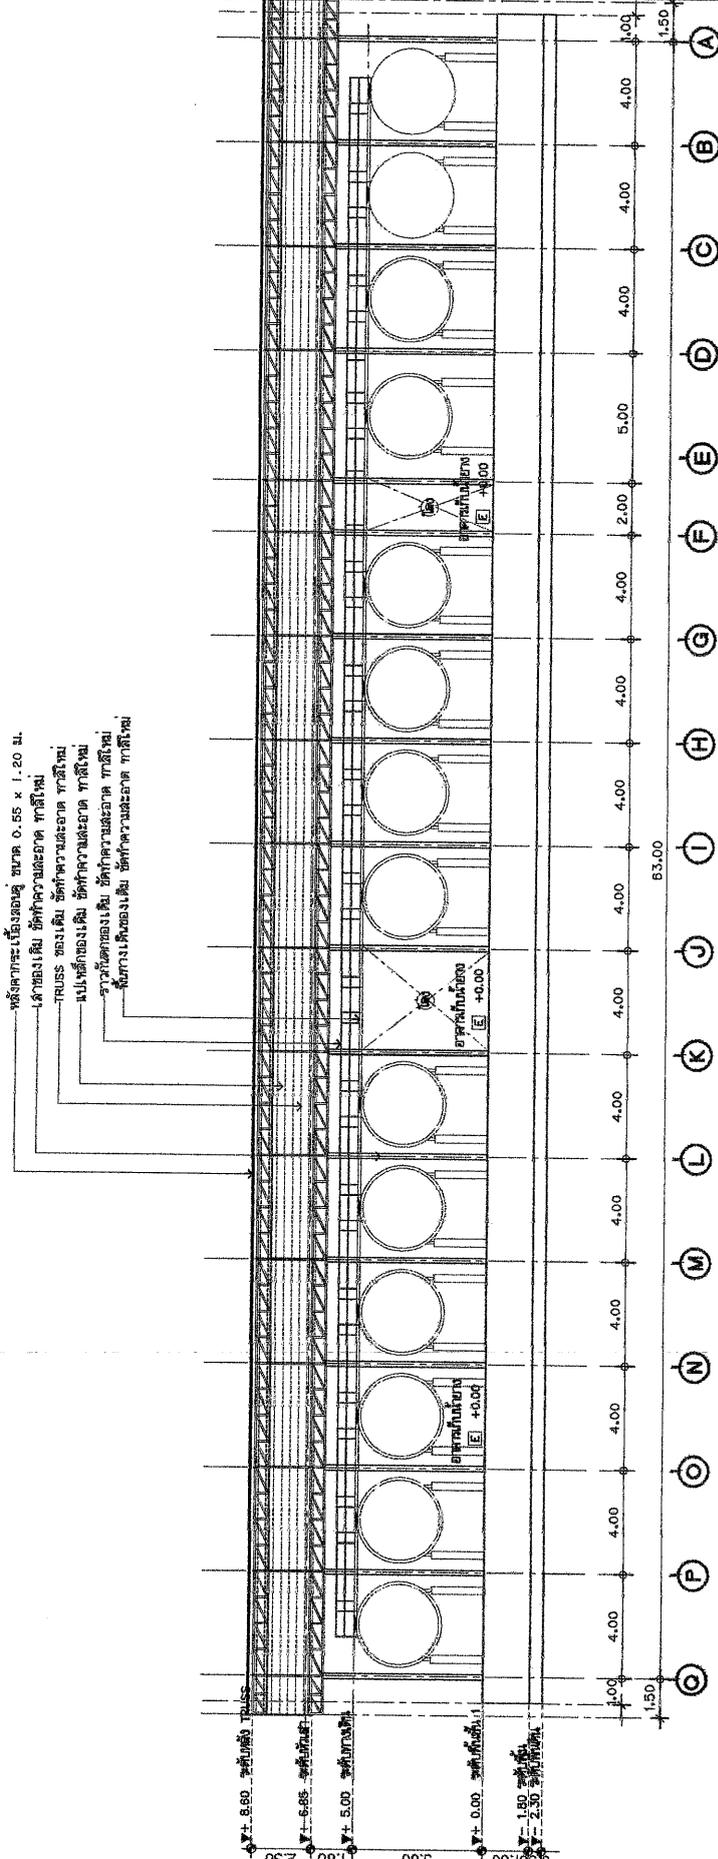

รูปตัด B (ปรับปรุงใหม่)
ขนาด 14m x 1:200

- xxxxxx
- โครงสร้างเหล็กเสริม ใช้ตามมาตรฐาน SA 2.5 (ISO 850-1 : 1988) หรือ SSPC-SP10 และนำให้มีความหนาที่ 50 - 75 ไมเซน
 - งานทาสีผิวเหล็กเสริม ใช้สี อีพอกซี เรซิน โปลาซาด โคม่า 100 Epoxy Proguard ST100
 - ในกรณีที่โครงสร้างเหล็กเสริม เสื่อมสภาพเกิน 10% ของพื้นที่ของมวลเหล็กเสริม ให้ผู้รับจ้างดำเนินการปรับปรุงโครงสร้าง
- ก่อนดำเนินการก่อสร้าง

- TRUSS ใช้ของเดิม ใช้ค่าความเผื่อขาด ตามที่ระบุ
- แผ่นเหล็กใช้ของเดิม ใช้ค่าความเผื่อขาด ตามที่ระบุ

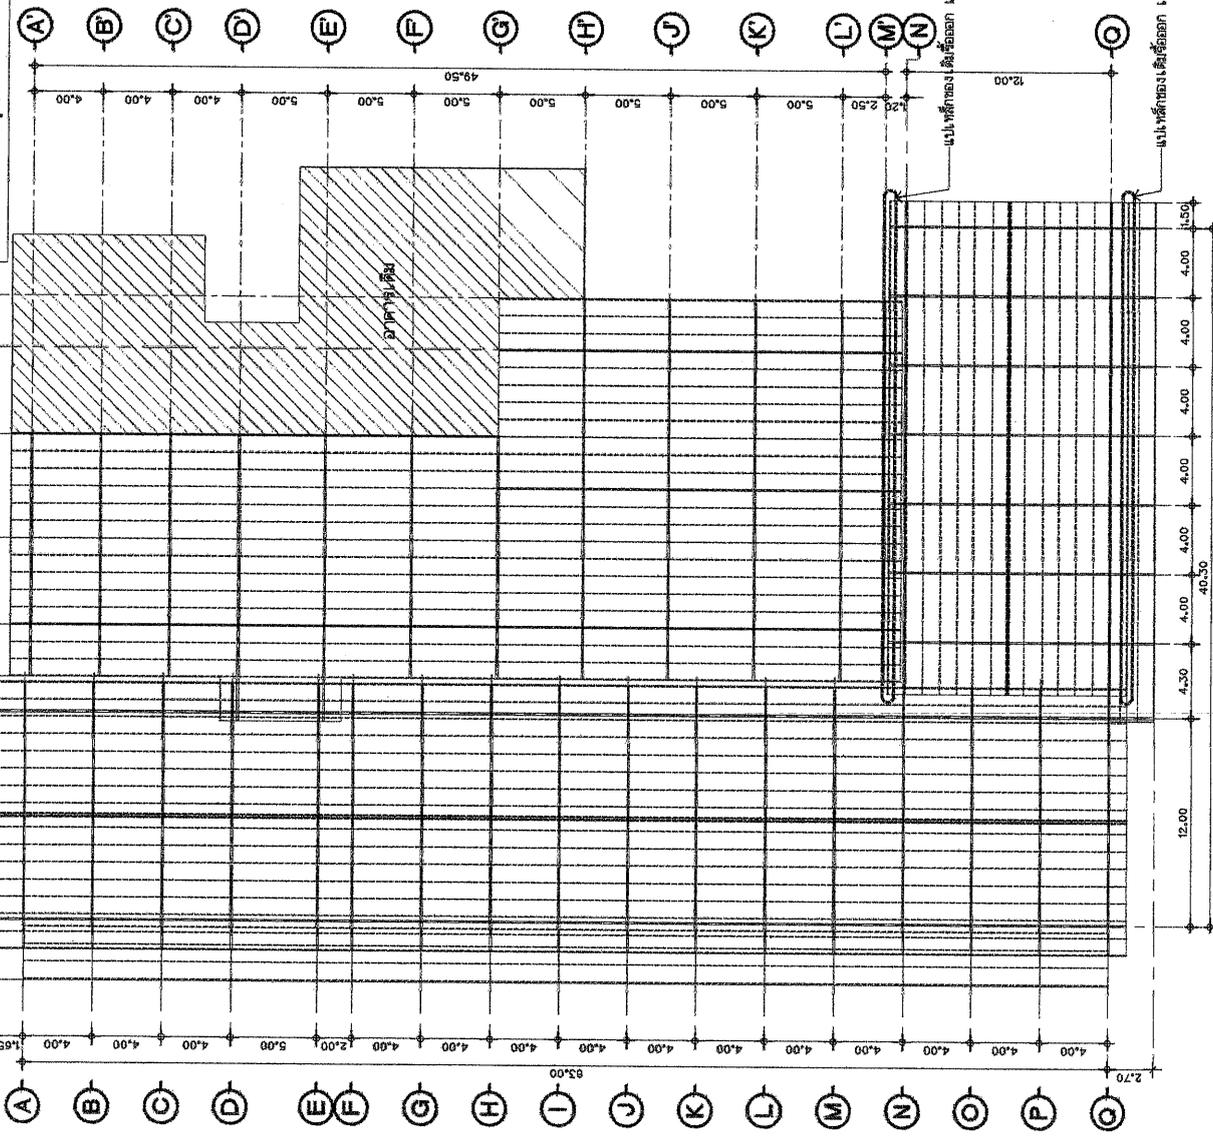

การยางแห่งประเทศไทย
Rubber Authority of Thailand

PROJECT :
ออกแบบเขียนแบบปรับปรุงอาคาร
ผลิตน้ำยางข้น (องค์การโรงงาน 2)

LOCATION :
65 ม.2 ตำบลทรงคนนอก อำเภอวังใหญ่
จังหวัดนครราชสีมา 30240

OWNER: การยางแห่งประเทศไทย

PROJECT NO.: RMIN-การยาง-01/2564

บริษัท วิศวกรรม วิศวกรรม จำกัด
RUANGMANEE ENGINEERING CO.LTD.

บริษัท วิศวกร วิศวกร จำกัด
40/2 หมู่ 8 ซอย 10 ตำบล 90110
141-6557-9593, Email: ruangmanee_engineering.com

ARCHITECTS :
นายสุวิทย์ ธีรภัทร 6-08 2007
นายสุวิทย์ ธีรภัทร 6-08 2007

STRUCTURAL ENGINEER :
นายสุวิทย์ ธีรภัทร 6-08 2007

ELECTRICAL ENGINEER :
นายสุวิทย์ ธีรภัทร 6-08 2007

SANITARY ENGINEER :
นายสุวิทย์ ธีรภัทร 6-08 2007

DRAWING BY :
นายสุวิทย์ ธีรภัทร 6-08 2007

DRAWING TITLE :
แปลนโครงสร้างเหล็ก

REVISION :

DATE : SCALE : 1:300

TOTAL : DRAWING NO : 16

S-01

แปลนโครงสร้างเหล็ก (ปรับปรุงใหม่)
ขนาด 1:300

สารบัญ

Drawing No.	Description
EE-01	สารบัญ
EE-02	Single Line Diagram
EE-03	ตารางโหลด
EE-04	ข้อมูลฯ และรายการประกอบแบบ
EE-05	รายละเอียดพัฒนา
EE-06	แบบขยายการติดตั้งโคมไฟแสงสว่าง
EE-07	แบบขยายการติดตั้งพัฒนาระบบอากาศ
EE-08	แปลนรื้อถอนงานแสงสว่างและเต้ารับ ชั้นล่าง
EE-09	แปลนรื้อถอนงานแสงสว่างและเต้ารับ ชั้นบน
EE-10	แปลนระบบแสงสว่าง ชั้นล่าง
EE-11	แปลนติดตั้งระบบแสงสว่าง ชั้นบน
EE-12	แปลนระบบเต้ารับ ชั้นล่าง
EE-13	แปลนระบบเต้ารับ ชั้นบน
EE-14	แปลนตำแหน่งเปลี่ยนสายไฟใบพัดควงป้ายาง
EE-15	แปลนระบบระบายอากาศ

	
<p>การยางแห่งประเทศไทย Rubber Authority of Thailand</p>	
<p>PROJECT : ออกแบบและเขียนแบบระบบปรับอากาศ ผลิตภัณฑ์ชั้น 1 (แปลงจัดการโรงงาน 2)</p>	
<p>LOCATION : 85 ซ.2 ตำบลบางชัน อำเภอสูงใหญ่ จังหวัดนครศรีธรรมราช 80240</p>	
<p>OWNER : การยางแห่งประเทศไทย</p>	
<p>PROJECT NO. : RMN-การยาง-01/2564</p>	
<p>บริษัท รุ่งเรือง วิศวกรรม จำกัด RUAINGMANEE ENGINEERING CO.,LTD.</p>	
<p>บริษัท รุ่งเรือง วิศวกรรม จำกัด 40/2 หมู่ 6 ตำบลบ้านใหม่ อ.บ้านนา อ.บ้านนา 90110 โทร: 08-881-48881, 08-881-48882, 08-881-48883 www.rungrueng-engineering.com</p>	
<p>ARCHITECTS : บริษัท อีทีบี จำกัด - ชั้น 2008 เลขที่ 111/111 ถนนวิภาวดีรังสิต แขวงจตุจักร กรุงเทพฯ 10300</p>	
<p>STRUCTURAL ENGINEER : บริษัท อีทีบี จำกัด - ชั้น 2008</p>	
<p>ELECTRICAL ENGINEER : บริษัท รุ่งเรือง วิศวกรรม จำกัด</p>	
<p>SANITARY ENGINEER : บริษัท อีทีบี จำกัด - ชั้น 2008</p>	
<p>DRAWING BY : บริษัท รุ่งเรือง วิศวกรรม จำกัด</p>	
<p>DRAWING TITLE : สารบัญ</p>	
<p>REVISION :</p>	
<p>DATE : SCALE : MTS</p>	
<p>TOTAL : DRAWING NO :</p>	
EE-01	17

สารบัญ
17/04/64 MTS.



การยางแห่งประเทศไทย
Rubber Authority of Thailand

PROJECT :

ออกแบบระบบขนส่งน้ำประปาจากอาคาร
ผลิตยางขึ้น (โครงการโรงงาน 2)

LOCATION :

65 หมู่ 2 ตำบลบางชัน อำเภอลำลูกกา
จังหวัดปทุมธานี รหัสไปรษณีย์ 90240

OWNER :

การยางแห่งประเทศไทย

PROJECT NO. :

RMIN-PA-SP-EN-01/2564

บริษัท วิศวกรที่ปรึกษา วิศวกรรมโยธา จำกัด
RUANGMAHLEE ENGINEERING CO.,LTD.

บริษัท วิศวกรที่ปรึกษา วิศวกรรมโยธา จำกัด
40/2 หมู่ 8 ตำบลบางชัน อำเภอลำลูกกา ปทุมธานี 90110
Tel: 0-2-531-7581, Fax: 0-2-531-7582, Email: ruangmahlee.eng@ruangmahlee.com

ARCHITECTS :

บริษัท วิศวกรที่ปรึกษา วิศวกรรมโยธา จำกัด
เลขที่ 40/2 หมู่ 8 ตำบลบางชัน อำเภอลำลูกกา ปทุมธานี 90110
Tel: 0-2-531-7581, Fax: 0-2-531-7582, Email: ruangmahlee.eng@ruangmahlee.com

STRUCTURAL ENGINEER :

บริษัท วิศวกรที่ปรึกษา วิศวกรรมโยธา จำกัด
เลขที่ 40/2 หมู่ 8 ตำบลบางชัน อำเภอลำลูกกา ปทุมธานี 90110
Tel: 0-2-531-7581, Fax: 0-2-531-7582, Email: ruangmahlee.eng@ruangmahlee.com

ELECTRICAL ENGINEER :

บริษัท วิศวกรที่ปรึกษา วิศวกรรมโยธา จำกัด
เลขที่ 40/2 หมู่ 8 ตำบลบางชัน อำเภอลำลูกกา ปทุมธานี 90110
Tel: 0-2-531-7581, Fax: 0-2-531-7582, Email: ruangmahlee.eng@ruangmahlee.com

SANITARY ENGINEER :

บริษัท วิศวกรที่ปรึกษา วิศวกรรมโยธา จำกัด
เลขที่ 40/2 หมู่ 8 ตำบลบางชัน อำเภอลำลูกกา ปทุมธานี 90110
Tel: 0-2-531-7581, Fax: 0-2-531-7582, Email: ruangmahlee.eng@ruangmahlee.com

DRAWING BY :

บริษัท วิศวกรที่ปรึกษา วิศวกรรมโยธา จำกัด
เลขที่ 40/2 หมู่ 8 ตำบลบางชัน อำเภอลำลูกกา ปทุมธานี 90110
Tel: 0-2-531-7581, Fax: 0-2-531-7582, Email: ruangmahlee.eng@ruangmahlee.com

DRAWING TITLE :

Single Line Diagram


REVISION :

DATE : SCALE : 1:500


TOTAL : DRAWING NO :

EE-02

1B

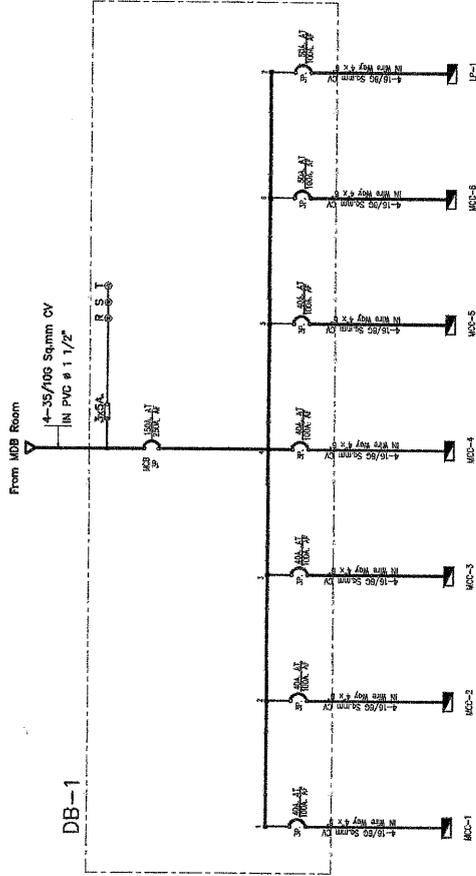

Single Line Diagram (DB)

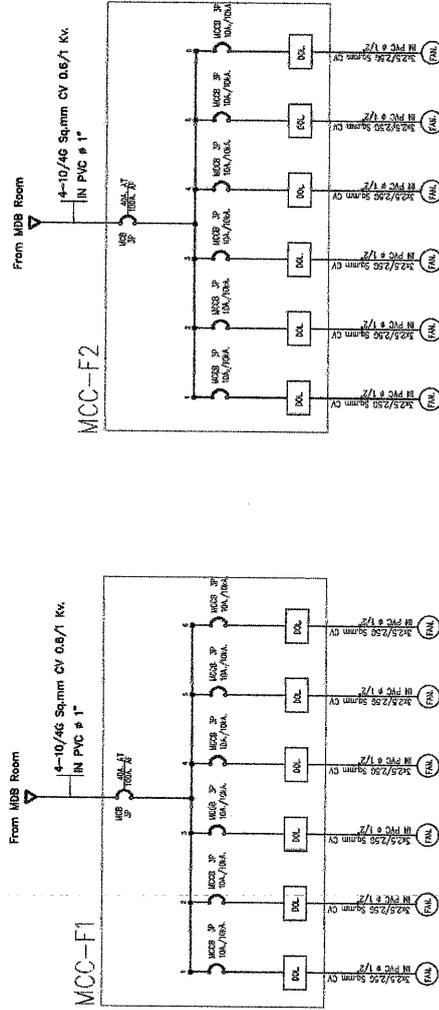

Single Line Diagram (MCC-F1, MCC-F2)

Single Line Diagram

1:500

N.T.S.



การยางแห่งประเทศไทย
Rubber Authority of Thailand

PROJECT :
ออกแบบระบบไฟฟ้าระบบปรับอากาศ
สำหรับห้างสรรพสินค้า (โครงการโรงแรม 2)
LOCATION :
85.1/2 ตำบลทุ่งหิน อำเภอทุ่งใหญ่
จังหวัดนครศรีธรรมราช 80240
OWNER : การยางแห่งประเทศไทย

PROJECT NO. : RMN-การยาง-01/2564

บริษัท วิศวกรที่ปรึกษา วิศวกรรมโยธา จำกัด
RUANGMALEE ENGINEERING CO.,LTD.

บริษัท วิศวกรที่ปรึกษา วิศวกรรมโยธา จำกัด
40/2 หมู่ 10 ตำบล อ.ท่าศาลา จ.นครศรีธรรมราช 90110
โทร. 06-631-9361, Email: ruangmalee_engineering@hotmail.com

ARCHITECTS :
นายสมศักดิ์ นิลแก้ว 4-00 3327
นายสมศักดิ์ นิลแก้ว 21-00 1329

STRUCTURAL ENGINEER :
นายสมศักดิ์ นิลแก้ว 4-00 3327

ELECTRICAL ENGINEER :
นายสมศักดิ์ นิลแก้ว 4-00 3327

SANITARY ENGINEER :
นายสมศักดิ์ นิลแก้ว 4-00 3327

DRAWING BY :
นายสมศักดิ์ นิลแก้ว 4-00 3327

DRAWING TITLE :
ตารางโหลด

REVISION :

DATE : SCALE : NTS.

TOTAL : DRAWING NO : **EE-03** **19**

CKT. NO.	DISCRPTION	CONDUIT		CONDUCTORS		CIRCUIT BREAKER			CONNECTED LOAD (VA.)		
		Size(Inch.)	Type	Size(Sq.mm.)	Type(Cable)	AT	I POLE	IC	Phase A	Phase B	Phase C
1	แสงสว่าง	1/2	EMT.	2x4	IEC 01	16	1		1500		
3	แสงสว่าง	1/2	EMT.	2x4	IEC 01	16	1			1500	
5	แสงสว่าง	1/2	EMT.	2x4	IEC 01	16	1				1500
7	แสงสว่าง	1/2	EMT.	2x4	IEC 01	16	1		1500		
9	แสงสว่าง	1/2	EMT.	2x4	IEC 01	16	1			1000	
11	แสงสว่าง	1/2	EMT.	2x4	IEC 01	16	1		1500		
13	แสงสว่าง	1/2	EMT.	2x4	IEC 01	16	1				1000
15	แสงสว่าง	1/2	EMT.	2x4	IEC 01	16	1			1125	
17	แสงสว่าง	1/2	EMT.	2x4	IEC 01	16	1				1125
19	แสงสว่าง	1/2	EMT.	2x4	IEC 01	16	1		750		
21	แสงสว่าง	1/2	EMT.	2x4	IEC 01	16	1			750	
23	แสงสว่าง	1/2	EMT.	2x4	IEC 01	16	1				750
25	Spare						16	1			
27	Spare						16	1			
29	Spare						16	1			
2	ตู้รับ	1/2	EMT.	2x4/2.5(G)	IEC 01	20	1		540		
4	ตู้รับ	1/2	EMT.	2x4/2.5(G)	IEC 01	20	1			540	
6	ตู้รับ	1/2	EMT.	2x4/2.5(G)	IEC 01	20	1				540
8	ตู้รับ	1/2	EMT.	2x4/2.5(G)	IEC 01	20	1		540		
10	ตู้รับ	1/2	EMT.	2x4/2.5(G)	IEC 01	20	1				540
12	ตู้รับ	1/2	EMT.	2x4/2.5(G)	IEC 01	20	1			900	
14	ตู้รับ	1/2	EMT.	2x4/2.5(G)	IEC 01	20	1		1050		
16	Spare						20	1			
18	Spare						20	1			
20	Spare						20	1			
22							20	1			
24							20	1			
26							20	1			
28							20	1			
30							20	1			
MAIN FEEDER 1				MAIN : MCB							
CB 40A/10kV (4MB/88 Sqmm)				3P-40A/10kV		IC 35 MA					
									7,410	5,815	5,635
									TOTAL 18,860 VA.		
									TOTAL(60%) 11,316 VA.		

ตารางโหลด
NIS.



การยางแห่งประเทศไทย
Rubber Authority of Thailand

PROJECT :
ออกแบบติดตั้งแบบแปลนประกอบตู้จ่ายไฟฟ้า
ติดตั้งภายใน (ขอแจ้งการปฏิบัติงาน 2)
LOCATION :
65 ม.2 ตำบลทุ่งชัน อำเภอทุ่งใหญ่
จังหวัดนครศรีธรรมราช 80240

OWNER : การยางแห่งประเทศไทย

PROJECT NO. : RMN-กทว.บจท-01/2564

บริษัทเจ้าของแบบแปลน
RUBBERMINEE ENGINEERING CO., LTD.

บริษัทผู้ออกแบบ เอินเคอเอช จำกัด
40/2 U.S. Road, Bangkok, Thailand 10110
Tel: 66-81-07681, Email: Engineer@rubberminee.com

ARCHITECTS :
พชรพงศ์ ธีระ 8-46 8557
ประสิทธิ์พร ศุภนิรมิต 8-66 8557

STRUCTURAL ENGINEER :
ประสิทธิ์พร ศุภนิรมิต 8-66 8557

ELECTRICAL ENGINEER :
ประสิทธิ์พร ศุภนิรมิต 8-66 8557

SANITARY ENGINEER :
ประสิทธิ์พร ศุภนิรมิต 8-66 8557

DRAWING BY :
ประสิทธิ์พร ศุภนิรมิต 8-66 8557

DRAWING TITLE :
ตู้จ่ายไฟฟ้าแบบแปลนประกอบตู้จ่าย

REVISION :

DATE :	SCALE : MTS.
TOTAL :	DRAWING NO :
EE-04	20

DATE :

SCALE : MTS.


TOTAL :

DRAWING NO :

EE-04

20

สัญลักษณ์แบบไฟฟ้า	รายละเอียด
⊕	โคมไฟ LED 100W LED Module 6500K
⊗	MAIN DISTRIBUTION BOARD (ตู้ MDB)
□	DISTRIBUTION BOARD (ตู้ DB)
☒	ตู้ไฟลดแรงดัน
Ⓢ	สวิทช์เปิด-ปิด แฉงสว่าง แบบบทงเดี่ยว
Ⓣ	เต้ารับตู้ UNIVERSAL (2P+0)
Ⓛ	ไฟแสงสว่างฉุกเฉิน ทนอด LED 2 x 9 W. พร้อมแบตเตอรี่ ใช้งานได้ 2 ชั่วโมง
Ⓜ	พัดลมระบายอากาศ

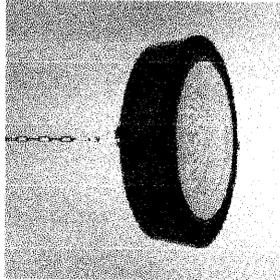

- รายละเอียดโดยไทย**
- | | |
|-------------------------------|---|
| Housing | Die-cast aluminum |
| Finishing | Powder coat in black |
| Lens | Clear toughende glass |
| Gasket | Siliconrubber |
| Mounting | Hook or chain suspension |
| Power | 100 W |
| Source | LED Module |
| Lamp Color | 6500K |
| Luminaire Output | 12000 lm |
| Control gear | Built-in driver |
| Power Supply | 220VAC 50HZ |
| IPRating | 65 |
| Luminaire Lifetime Equivalent | 12000 lm |
| ชนิดตัวถังไฟ | MH 150W |
| | LUMAX , Delight , Philips , BEC หรือเทียบเท่า |

สัญลักษณ์และรายการประกอบแบบ

มทว.บจท

รายการประกอบแบบไฟฟ้า
บททว.บจท

ให้ช่างติดตั้งระบบไฟฟ้า อันประกอบด้วย แฉงสว่าง เต้ารับ และอุปกรณ์ไฟฟ้าอื่น ๆ ที่ระบุในแบบ

- งานใดที่ทว.บจทคิดหมาย EC-01 ขอใ้ทำ PVC. เคเบิลตามแบบที่กำหนด
- หากมีความจำเป็นขอแจ้งให้ช่างในส่วนที่ติดตั้งของอาคาร เป็นหน้าที่ของช่างติดตั้ง SLEEVE ไว้ล่วงหน้า
- การเดินท่อสายจากบนลงบน เข้าตู้สวิตช์ทวน โดยช่างต้องเดินท่อเดินสายที่ถูกต้อง และวิธียึดท่อไฟฟ้า พร้อมทั้งตำแหน่งที่จะนำสายเข้ามาใ้ในอาคาร ให้ผู้ควบคุมงานเห็นก่อน
- ผู้ปฏิบัติงานต้องแจ้งช่างของโครงการ หรือรับติดตั้งก่อนเริ่มทำการติดตั้ง
- อนุมัติการประกอบที่ระบุในแบบติดตั้งในโครงการ ช่างจะขอแจ้งผู้ปกครองนั้น ๆ เสนอจ่ายขอโครงการทำการตรวจสอบก่อนจึงนำไปใช้ได้

การอธิบาย

ผู้รับจ้างต้องทำการติดตั้ง JUNCTION BOX ซึ่งทำด้วยโลหะชนิดดีบุกกันสนิมที่ติดตั้งภายนอกหรือตู้กันสนิม (GALVANIZE BOX) หรือ ทำด้วย PVC. ชนิดไม่ติดไฟ และมีฝาปิดชนิดเดียวกัน ภายในติดตั้ง TERMINAL BLOCK ขนาดตามกรรมวิธีที่กำหนดไว้เดิมเรียกว่า JOA/POLE หรือใช้ WIRE NUT ชนิดดีบุกกันสนิมตามขนาดภายใน JUNCTION BOX นี้

การต่อสายหากไม่ได้ทำการตามภายใน JUNCTION BOX นี้ อนุญาตให้ต่อได้เฉพาะในแผงวงจรไฟฟ้า หรือ สวิตช์ หรือ เต้ารับ หรือใน SECURITY SWITCH หรือ IN PANEL BOARD เท่านั้น แต่ห้ามต่อสายที่ติดตั้งตามแผงวงจรที่เป็นตู้


สำหรับสายต่อสายในภายนอก JUNCTION BOX ก็ให้ใช้ WIRE NUT หรือ TERMINAL BLOCK หรือ SPLIT BOLT

ห้ามต่อโดยยึดกับพื้นด้วยไม้หรือของแข็งอื่นโดยเด็ดขาด


การรับประกัน

ตรวจรับงานติดตั้งภายในระยะเวลาประกันที่ ถ้าหากติดตั้งอุปกรณ์โดยช่างผู้ใช้ ผู้รับจ้างต้องรับผิดชอบคุณภาพของวัสดุและอุปกรณ์ทุกชนิด ยกเว้นหลอดไฟฟ้า ยกเว้นเวลา 2 ปีหลังจากวันติดตั้งและติดตั้ง โดยผู้รับจ้างต้องเสียค่าใช้จ่ายในการนี้ทั้งหมด


จัดทวนและติดตั้ง สายโทรศัพท์ หรือสายอื่น ๆ ที่จำเป็นหรือตามที่แบบกำหนด

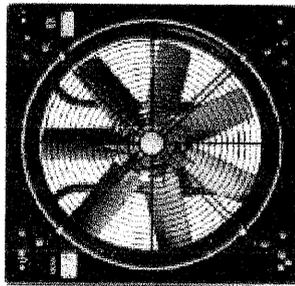



"APN Series"

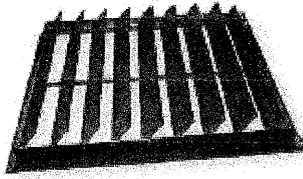

"Gravity Shutter"

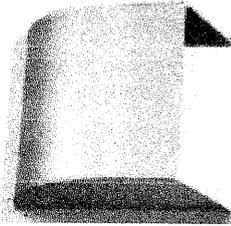

"Rain Hood"

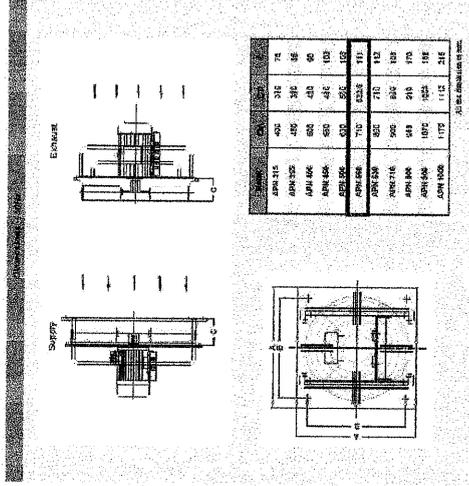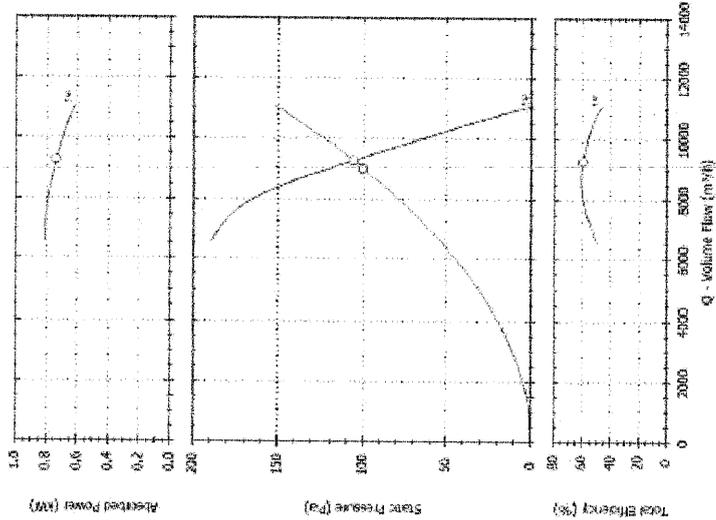

รายละเอียดพัดลม
 Motor 1.1 KW, 4 Pole, 3 Phase, 360V, 50Hz
 Flow 9,000 m³/h
 Static Pressure 100 Pa
 Gravity Shutter (บานกดกลับ)
 Rainhood (กันฝน)
 หลอดกันฝน KRUGER ,ECOEN,YUSHI,KSP หรือเทียบเท่า

รายละเอียดพัดลม

มาตราส่วน NTS.

การยางแห่งประเทศไทย
Rubber Authority of Thailand

PROJECT :
ออกแบบเขียนแบบพิมพ์อุตสาหกรรม
ผลิตน้ำยางข้น (กองจัดการโรงงาน 2)

LOCATION :
65 ม.2 ตำบลทุ่งขี้เหล็ก อำเภอทุ่งใหญ่
จังหวัดนครศรีธรรมราช 80290

OWNER : การยางแห่งประเทศไทย
PROJECT NO. : RMN-การยาง-01/2564

บริษัท วิศวกรที่ปรึกษา ภูเก็ต
RUANGMAJEE ENGINEERING CO.,LTD.

บริษัท วิศวกรที่ปรึกษา ภูเก็ต
40/2 ชั้น 2 ถนนวิภาวดีรังสิต แขวงสามยุค เขตจตุจักร กรุงเทพฯ 10170
โทร. 0-6621-14851; Email: ruangmajee_engineering@hotmail.com

ARCHITECTS :
 วิศวกรที่ปรึกษา ภูเก็ต 40-2507
 วิศวกรที่ปรึกษา ภูเก็ต 40-2507

STRUCTURAL ENGINEER :
 วิศวกรที่ปรึกษา ภูเก็ต 40-2507

ELECTRICAL ENGINEER :
 วิศวกรที่ปรึกษา ภูเก็ต 40-2507

SANITARY ENGINEER :
 วิศวกรที่ปรึกษา ภูเก็ต 40-2507

DRAWING BY :
 วิศวกรที่ปรึกษา ภูเก็ต 40-2507

DRAWING TITLE :
 รายละเอียดพัดลม

REVISION :	
DATE :	SCALE : NTS.
TOTAL :	DRAWING NO. :
EE-05	21



การยางแห่งประเทศไทย
Rubber Authority of Thailand

PROJECT :
สถาปัตยกรรมแบบร่วมปลูกชาชาว
ผลิตภัณฑ์ยางขึ้น (โครงการโรงงาน 2)
LOCATION :
65 ม.2 ตำบลทุ่งชัน อำเภอทุ่งใหญ่
จังหวัดนครศรีธรรมราช 80240
OWNER : การยางแห่งประเทศไทย

PROJECT NO. RMN-กยท/กยท-01/2564

บริษัท วิศวกรที่ปรึกษา วิศวกรรมโยธา จำกัด
RUANGMA-NEE ENGINEERING CO.,LTD.

บริษัท วิศวกรที่ปรึกษา วิศวกรรมโยธา จำกัด
40/2 ม.9 ตำบล อ.นาครักษ์ จ.นครนายก 90110
46-00-02174381, Email: ruangma-nee_engineering@rediffmail.com

ARCHITECTS :

นายสมศักดิ์ นิ่มแก้ว 4-ธค 2507
นายสมศักดิ์ นิ่มแก้ว 4-ธค 2507

STRUCTURAL ENGINEER :

นายสมศักดิ์ นิ่มแก้ว 4-ธค 2507

ELECTRICAL ENGINEER :

นายสมศักดิ์ นิ่มแก้ว 4-ธค 2507

SANITARY ENGINEER :

นายสมศักดิ์ นิ่มแก้ว 4-ธค 2507

DRAWING BY :

นายสมศักดิ์ นิ่มแก้ว 4-ธค 2507



DRAWING TITLE :

แบบขยายการติดตั้งโคมไฟแสงสว่าง

REVISION :

DATE : N/A
SCALE : N/A

TOTAL : DRAWING NO :
EE-06 **22**

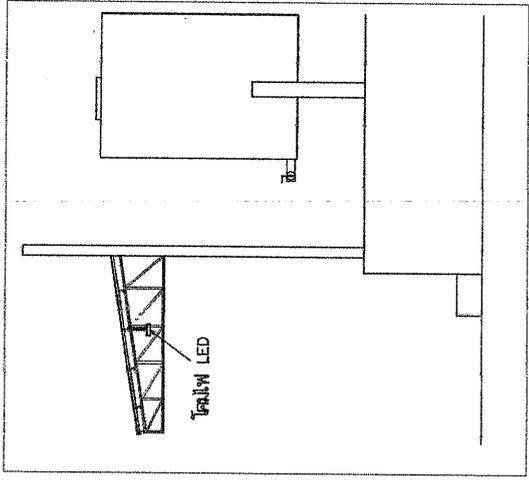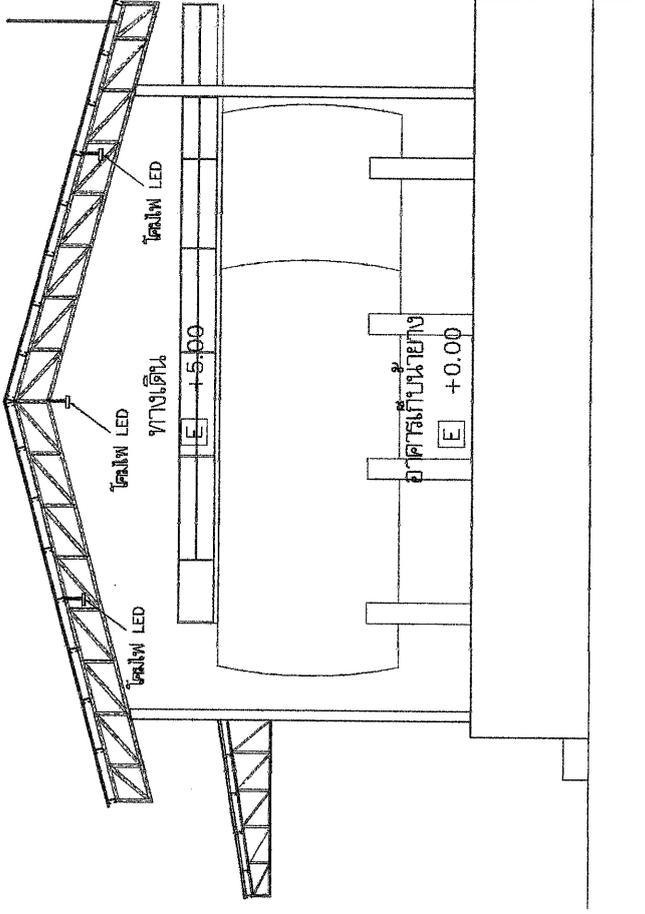

แบบขยายการติดตั้งโคมไฟแสงสว่าง

มศท.ช.ช.น. N/A



การยางแห่งประเทศไทย
Rubber Authority of Thailand

PROJECT :

ออกแบบระบบขนส่งแบบมีที่จอดรถ
สถานีตากแห้ง (โครงการจำนวน 2)

LOCATION :

65 ม.2 ตำบลทุ่งเย็น อ.หนองใหญ่
จ.ชลบุรี 20240

OWNER : การยางแห่งประเทศไทย

PROJECT NO. RMN-กยท-บจ-01/2564

บริษัท วิศวกร ไร่ ไร่ ไร่ จำกัด
RUANGMANEE ENGINEERING CO.,LTD.

บริษัท ไร่ ไร่ ไร่ จำกัด
40/2 ม.8 อ.บ่อวิน จ.ชลบุรี 20110
โทร. 66-881-92851, Email: ruangmanee-engineering.com

ARCHITECTS :

นายวิชาญ ไร่ ไร่ ไร่
นายวิชาญ ไร่ ไร่ ไร่

STRUCTURAL ENGINEER :

นายวิชาญ ไร่ ไร่ ไร่

ELECTRICAL ENGINEER :

นายวิชาญ ไร่ ไร่ ไร่

SANITARY ENGINEER :

นายวิชาญ ไร่ ไร่ ไร่

DRAWING BY :

นายวิชาญ ไร่ ไร่ ไร่

DRAWING TITLE :



แบบขยายการติดตั้งพัดลมระบายอากาศ

REVISION :

DATE: SCALE: NTS.

TOTAL: DRAWING NO:


EE-07 23

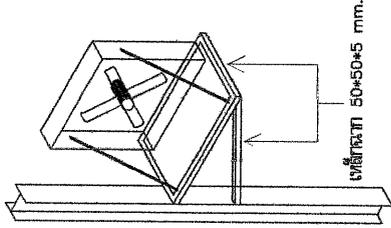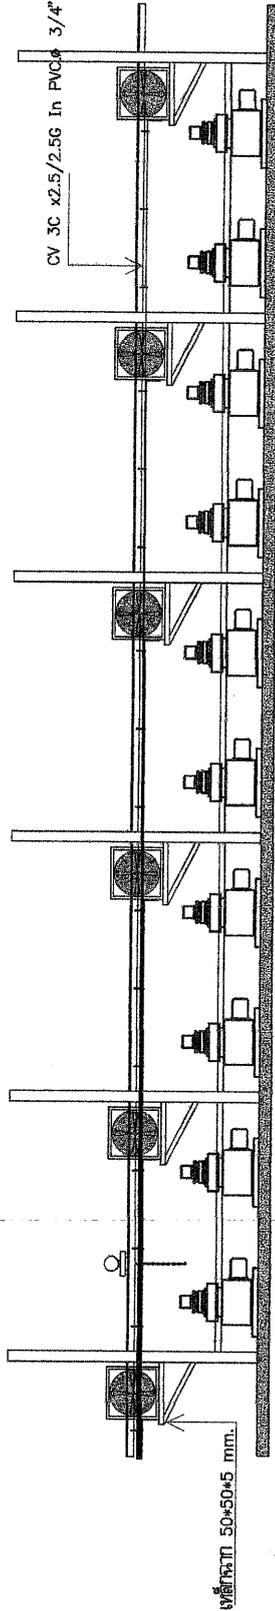

MCC-F1 / MCC-F2

Stop	⊗	⊗	⊗	⊗	⊗	⊗	⊗	⊗	⊗	⊗	⊗	⊗
RUN	⊗	⊗	⊗	⊗	⊗	⊗	⊗	⊗	⊗	⊗	⊗	⊗
O/L	⊗	⊗	⊗	⊗	⊗	⊗	⊗	⊗	⊗	⊗	⊗	⊗
Stop	⊙	⊙	⊙	⊙	⊙	⊙	⊙	⊙	⊙	⊙	⊙	⊙
Start	⊙	⊙	⊙	⊙	⊙	⊙	⊙	⊙	⊙	⊙	⊙	⊙
	F1	F2	F3	F4	F5	F6	F5	F4	F3	F2	F1	F6

ดูควบคุมพัดลม Direct On Line

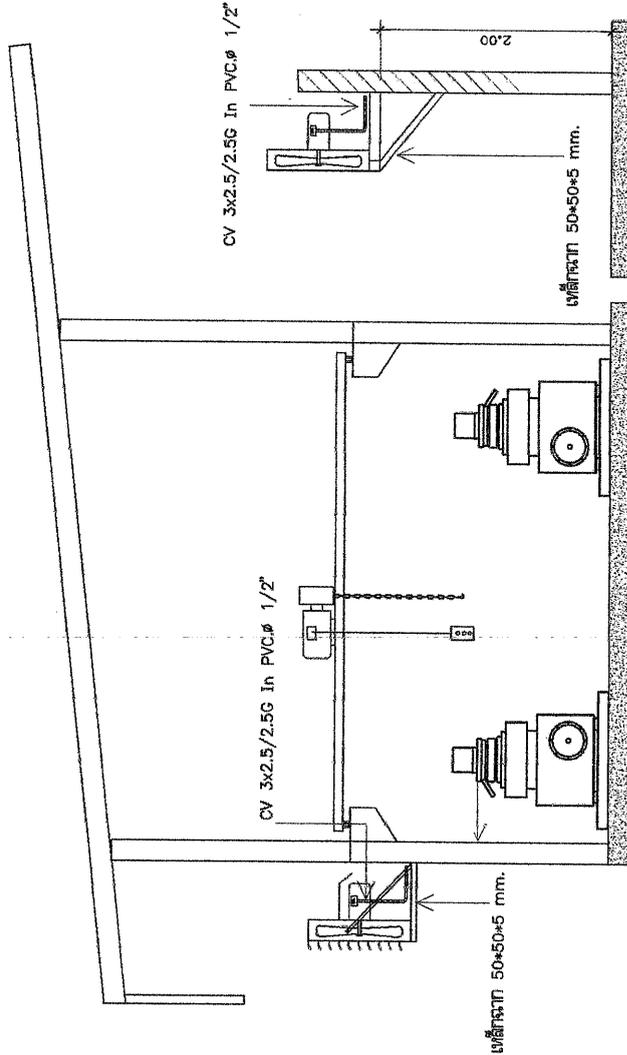

แบบขยายการติดตั้งพัดลมระบายอากาศ

NTS.



การยางแห่งประเทศไทย
Rubber Authority of Thailand

PROJECT :
สถาปัตย์เขียนแบบปรับปรุงอาคาร
ผลิตยางแผ่น (โครงการโรงงาน 2)
LOCATION :
65 หมู่ 2 ตำบลหนองขี้เหล็ก
จังหวัดนครราชสีมา 30240
OWNER: การยางแห่งประเทศไทย

PROJECT NO. RMIN-การยาง-01/2564

บริษัท วิศวกรที่ปรึกษา วิศวกรรม จำกัด
RUANGMANEE ENGINEERING CO.LTD.

บริษัท วิศวกรที่ปรึกษา วิศวกรรม จำกัด
40/2 หมู่ 2 ตำบลหนองขี้เหล็ก อ.เมือง จ.นครราชสีมา 30110
Tel: 66-031-92811 E-mail: ruangmanee@bangkokmail.com

ARCHITECTS :
นายสุวิทย์ นิ่มบัว 4-04-2557
นายสุวิทย์ นิ่มบัว 4-04-2557

STRUCTURAL ENGINEER :
นายสุวิทย์ นิ่มบัว 4-04-2557


ELECTRICAL ENGINEER :
นายสุวิทย์ นิ่มบัว 4-04-2557

SANITARY ENGINEER :
นายสุวิทย์ นิ่มบัว 4-04-2557

DRAWING BY :
นายสุวิทย์ นิ่มบัว 4-04-2557

DRAWING TITLE :
แปลนโครงสร้างส่วนล่างและตัวรับ
ชั้นล่าง

REVISION :	
DATE :	SCALE : 1:300
TOTAL :	DRAWING NO : 24

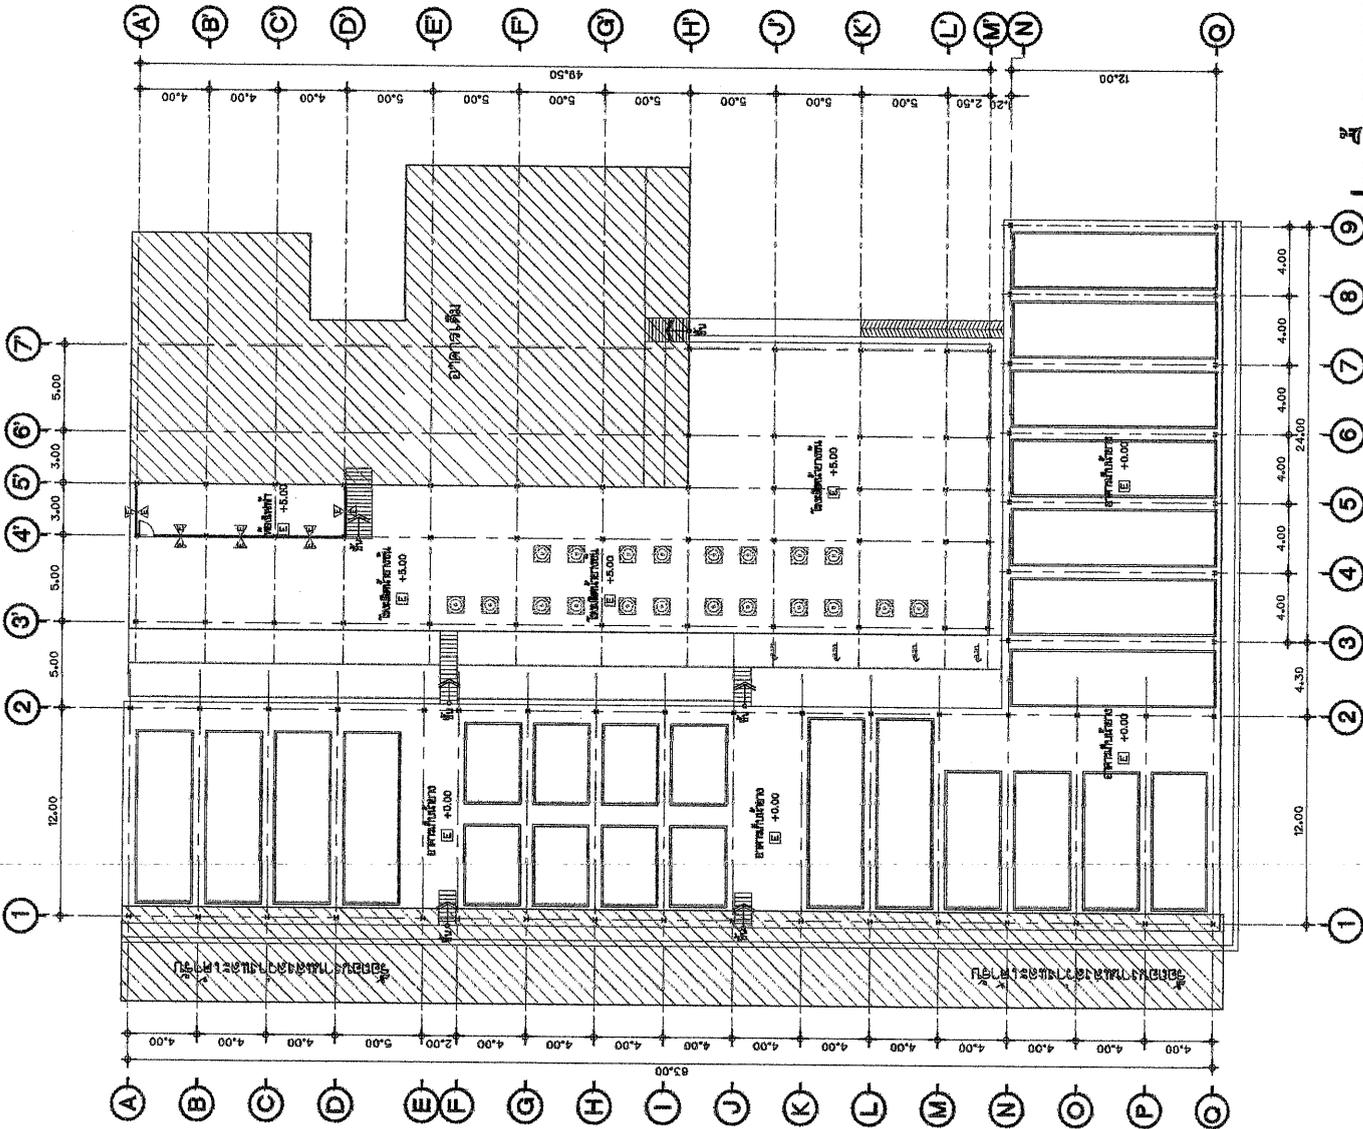

แปลนโครงสร้างส่วนล่างและตัวรับ ชั้นล่าง

1:300

1:300



การยางแห่งประเทศไทย
Rubber Authority of Thailand

PROJECT :
ขอทุนเพื่อปรับปรุงแบบแปลนโรงงานยาง
ผลิตยางขึ้น (โครงการโรงงาน 2)
LOCATION :
65 ม.2 ตำบลทุ่งนุ่น อำเภอทุ่งใหญ่
จังหวัดนครศรีธรรมราช 80240
OWNER : การยางแห่งประเทศไทย

PROJECT NO. : RMN-การยาง-01/2564

บริษัท วิศวกรที่ปรึกษา ภูเก็ต
RUANGMAJEE ENGINEERING CO.,LTD.

บริษัท วิศวกรที่ปรึกษา ภูเก็ต จำกัด
40/2 ม.9 ตำบล อุดมทรัพย์ ตำบลต. 90110
ถ. 66-681-19551. Email: ruangmajee@rubthai.com

ARCHITECTS :

วิศวกรที่ปรึกษา ภูเก็ต จำกัด 6-04 2567
นายสมิทธิ์ อมระพันธ์ 2-04 2567

STRUCTURAL ENGINEER :

นายสมิทธิ์ อมระพันธ์ 6-04 2567

ELECTRICAL ENGINEER :

นายสมิทธิ์ อมระพันธ์ 6-04 2567

SANITARY ENGINEER :

นายสมิทธิ์ อมระพันธ์ 6-04 2567

DRAWING BY :

นายสมิทธิ์ อมระพันธ์ 6-04 2567

DRAWING TITLE :


แปลนโรงงานยางแส้วงและตารับ
ชั้นบน

REVISION :

DATE : SCALE : 1:300

TOTAL : DRAWING NO : 25

EE-09

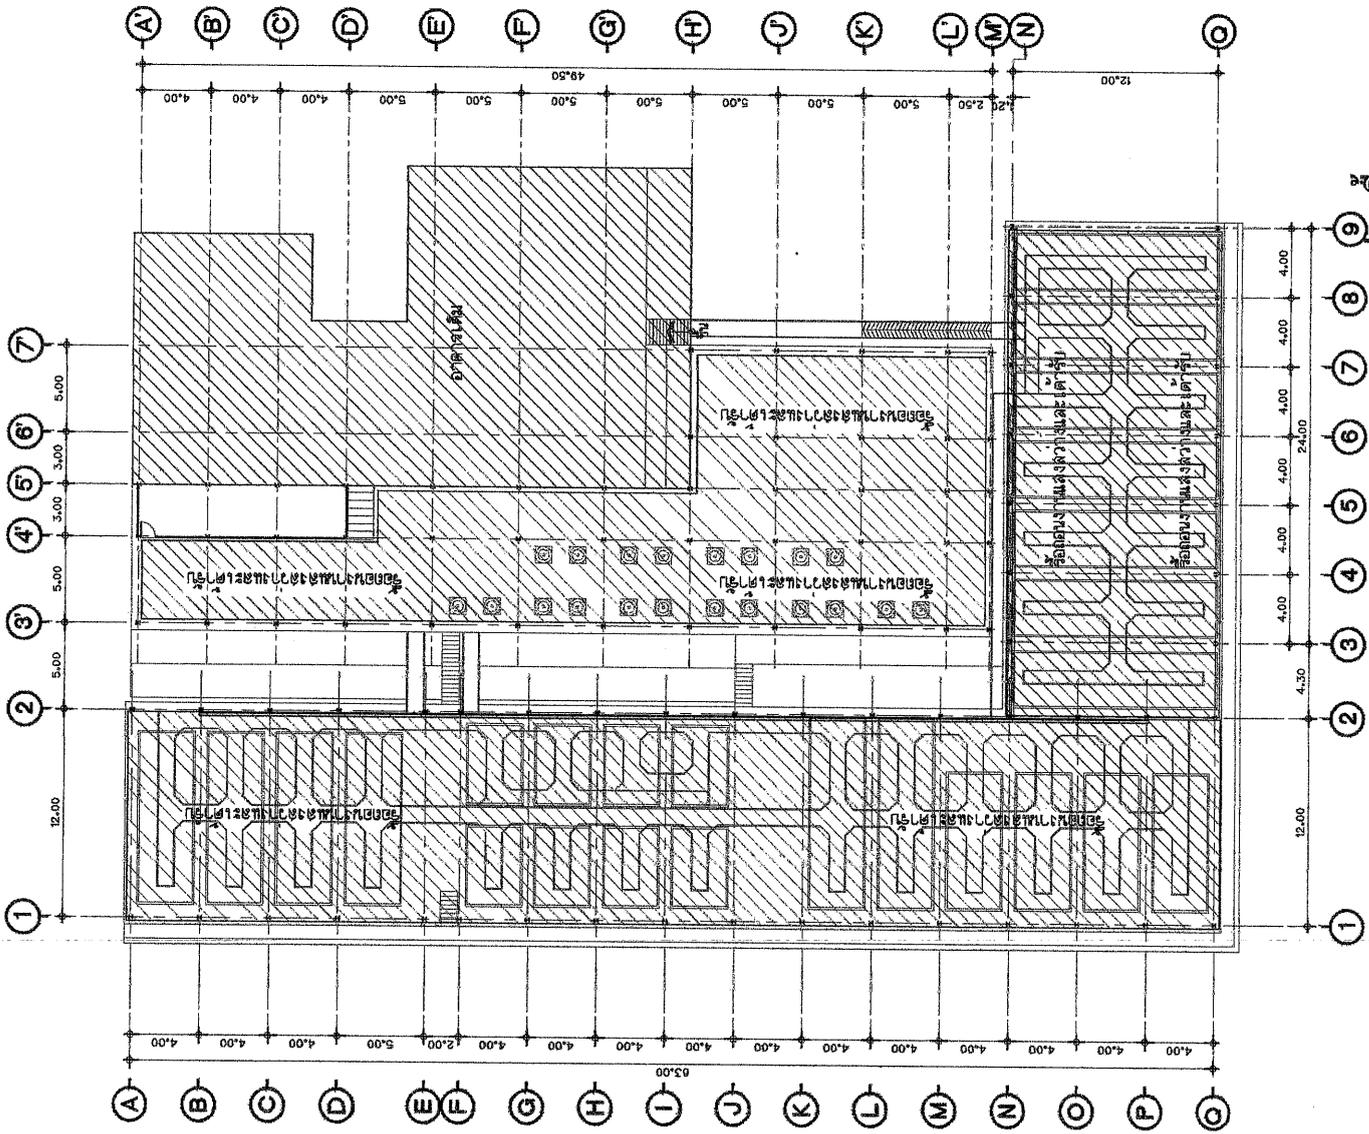

แปลนโรงงานแส้วงและตารับ ชั้นบน



การยางแห่งประเทศไทย
Rubber Authority of Thailand

PROJECT :
ออกแบบเขียนแบบแปลนอาคาร
ผลิตยางขึ้น (โครงการโรงงาน 2)

LOCATION :
65.2 ตำบลทุ่งเย็น อำเภอทุ่งใหญ่
จังหวัดนครศรีธรรมราช 80240

OWNER : การยางแห่งประเทศไทย

PROJECT NO. : RMN-1777/ก-012564

บริษัท ธีรจรรยา วิศวกรรม จำกัด
RIUANGMANEE ENGINEERING CO.,LTD.

บริษัท ธีรจรรยา วิศวกรรม จำกัด
40/2 หมู่ 6 ตำบล อู่ทอง อ.ดอนเจดีย์ จ.สุพรรณบุรี 90110
โทร. 08-43517281, Email: ruiengmanee_engineering@hotmail.com

ARCHITECTS :
นายสุวิทย์ นิ่มดี 6-16 2527
นายสุวิทย์ นิ่มดี 6-16 2527

STRUCTURAL ENGINEER :
นายสุวิทย์ นิ่มดี 6-16 2527

ELECTRICAL ENGINEER :
นายสุวิทย์ นิ่มดี 6-16 2527

SANITARY ENGINEER :
นายสุวิทย์ นิ่มดี 6-16 2527


DRAWING BY :
นายสุวิทย์ นิ่มดี 6-16 2527

DRAWING TITLE :
แปลนระบบแสงสว่าง ชั้นล่าง

REVISION :

DATE : SCALE : 1:300

TOTAL : DRAWING NO. :
EE-10 26

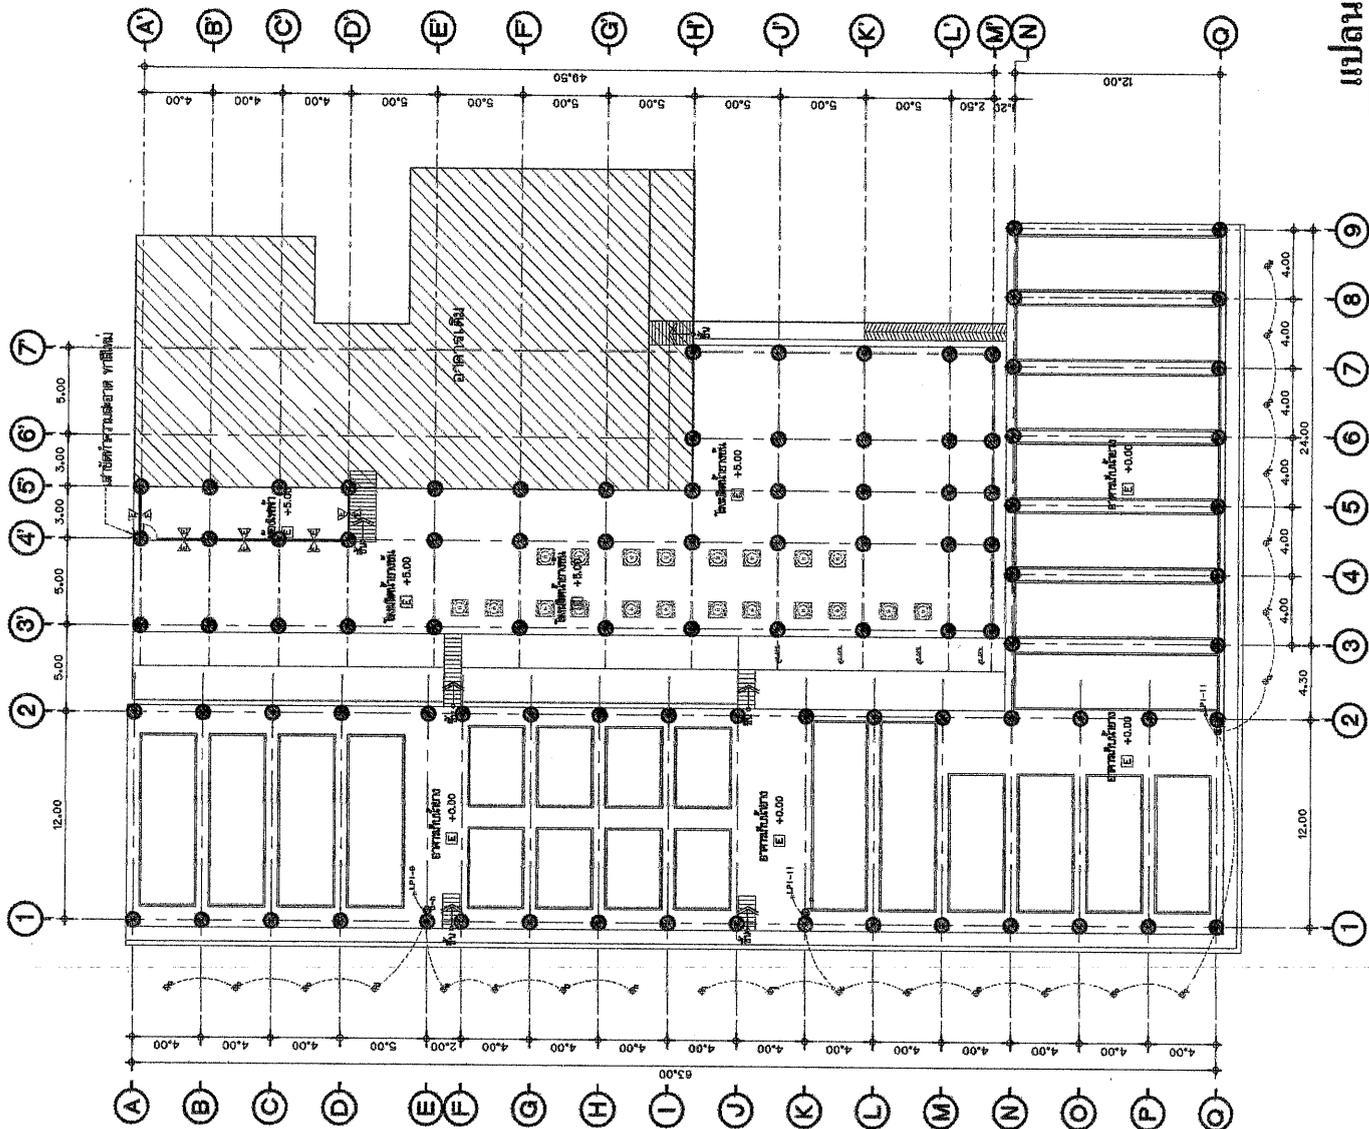

แปลนระบบแสงสว่าง ชั้นล่าง

1:300

น.ธีรจรรยา



การยางแห่งประเทศไทย
Rubber Authority of Thailand

PROJECT :
ออกแบบเขียนแบบระบบรางสายการ
ผลิตน้ำยางข้น (โครงการโรงงาน 2)

LOCATION :
ถ. ๒1.2 ตำบลทุ่งเขิน อำเภอทุ่งใหญ่
จังหวัดนครศรีธรรมราช 80240

OWNER : การยางแห่งประเทศไทย

PROJECT NO. : RMN-การยาง-012564

บริษัท รุ่งเรือง วิศวกรรม จำกัด
RUANGRONG ENGINEERING CO., LTD.

บริษัท รุ่งเรือง วิศวกรรม จำกัด
40/2 หมู่ ๑ ตำบล อ.ท่าหิน อ.สบตา 90110
ถ. ๕๕-๕๕1-๕๕๕1, E-mail: ruingrongoe_architect.com

ARCHITECTS :

นายสุวิทย์ นิ่มนัย ๕-๕๕ ๕๕๕๕

นายสุวิทย์ นิ่มนัย ๕-๕๕ ๕๕๕๕

STRUCTURAL ENGINEER :

นายสุวิทย์ นิ่มนัย ๕-๕๕ ๕๕๕๕

ELECTRICAL ENGINEER :

นายสุวิทย์ นิ่มนัย ๕-๕๕ ๕๕๕๕

SANITARY ENGINEER :

นายสุวิทย์ นิ่มนัย ๕-๕๕ ๕๕๕๕

DRAWING BY :

นายสุวิทย์ นิ่มนัย ๕-๕๕ ๕๕๕๕

DRAWING TITLE :


แปลนติดตั้งระบบรางสาย
ผลิตน้ำยางข้น

REVISION :

DATE : SCALE : 1:300

TOTAL : DRAWING NO. : 27

EE-11

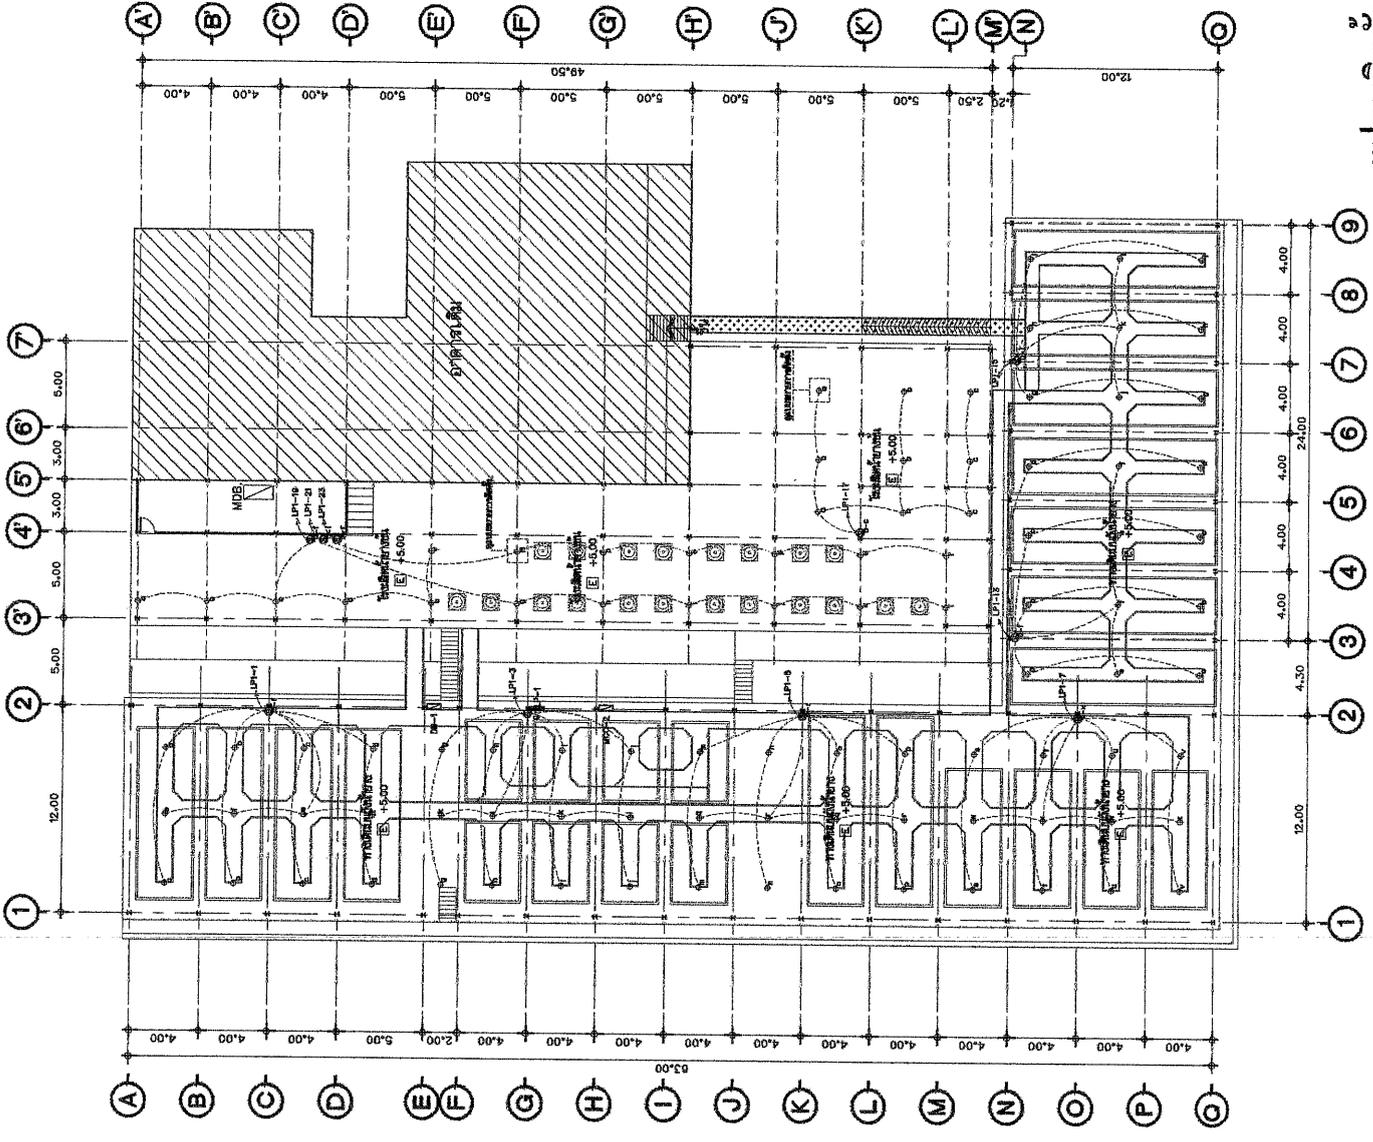

แปลนติดตั้งระบบรางสาย ผลิตน้ำยางข้น



การยางแห่งประเทศไทย
Rubber Authority of Thailand

PROJECT :
ขอเสนอที่ดินแบบมีพื้นที่อาคาร
ผลิตน้ำยางข้น (ก่อสร้างโรงงาน 2)

LOCATION :
66 ม.2 ตำบลทุ่งนุ่น ตำบลทุ่งใหญ่
จังหวัดศรีสะเกษ 33240

OWNER : การยางแห่งประเทศไทย

PROJECT NO. RMN-1119/ก-01/2564

บริษัท วิศวกร ธีระเกียรติ จำกัด
RUANGMAHANG ENGINEERING CO.LTD.

บริษัท ธีระเกียรติ วิศวกร จำกัด
40/2 ม.9 ต.ทุ่งนุ่น อ.ศรีสะเกษ จ.ศรีสะเกษ 33110
Tel: 66-4351-92451. Email: ruangmahang@gmail.com

ARCHITECTS :

วิศวกร ธีระเกียรติ ธีระเกียรติ ธีระเกียรติ
บริษัท ธีระเกียรติ วิศวกร จำกัด 40/2 ม.9 ต.ทุ่งนุ่น อ.ศรีสะเกษ จ.ศรีสะเกษ 33110

STRUCTURAL ENGINEER :

วิศวกร ธีระเกียรติ ธีระเกียรติ ธีระเกียรติ
บริษัท ธีระเกียรติ วิศวกร จำกัด 40/2 ม.9 ต.ทุ่งนุ่น อ.ศรีสะเกษ จ.ศรีสะเกษ 33110

ELECTRICAL ENGINEER :

วิศวกร ธีระเกียรติ ธีระเกียรติ ธีระเกียรติ
บริษัท ธีระเกียรติ วิศวกร จำกัด 40/2 ม.9 ต.ทุ่งนุ่น อ.ศรีสะเกษ จ.ศรีสะเกษ 33110

SANITARY ENGINEER :

วิศวกร ธีระเกียรติ ธีระเกียรติ ธีระเกียรติ
บริษัท ธีระเกียรติ วิศวกร จำกัด 40/2 ม.9 ต.ทุ่งนุ่น อ.ศรีสะเกษ จ.ศรีสะเกษ 33110

DRAWING BY :

วิศวกร ธีระเกียรติ ธีระเกียรติ ธีระเกียรติ
บริษัท ธีระเกียรติ วิศวกร จำกัด 40/2 ม.9 ต.ทุ่งนุ่น อ.ศรีสะเกษ จ.ศรีสะเกษ 33110


DRAWING TITLE :

แปลแบบอาคาร 3 ชั้น

REVISION :

DATE : SCALE : 1:300

TOTAL : DRAWING NO. : 28

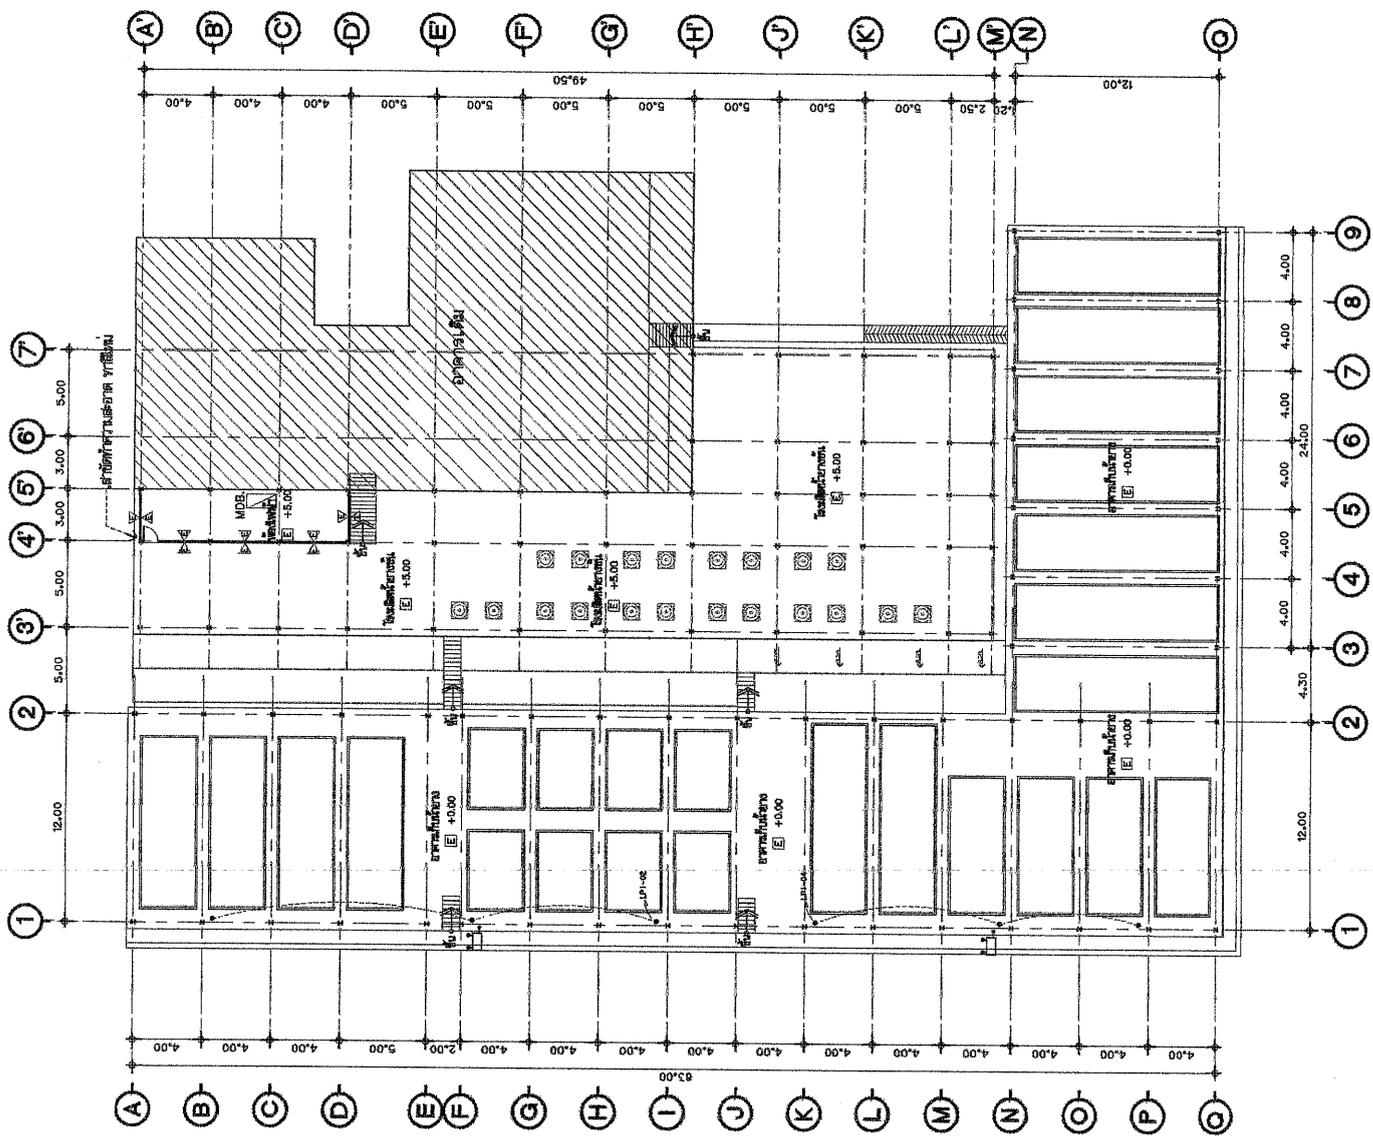

แปลแบบอาคาร 3 ชั้น

1:300



การยางแห่งประเทศไทย
Rubber Authority of Thailand

PROJECT :

ออกแบบเขียนแบบแปลนระบบระบายน้ำ
และติดตั้งรางน้ำ (โครงการโรงงาน 2)

LOCATION :

65 บ.2 ตำบลทุ่งเย็น อำเภอทุ่งใหญ่
จังหวัดนครศรีธรรมราช 80240

OWNER : การยางแห่งประเทศไทย

PROJECT NO. RMN-การยาง-01/2564

บริษัท วิศวกรที่ปรึกษา วิศวกรรม จำกัด
RUANGMANEE ENGINEERING CO.,LTD.

บริษัท วิศวกรที่ปรึกษา วิศวกรรม จำกัด
40/2 หมู่ 9 ต.ท่าศาลา อ.ท่าศาลา จ.นครศรีธรรมราช 90110
T.E. 64-4391-42651. Email: ruangmanee_eng@yodmail.com

ARCHITECTS :

พรศักดิ์ นิ่ม 4-10-2557
นายสุวิทย์ อภินันท์ 7-10-2557

STRUCTURAL ENGINEER :

นายสุวิทย์ อภินันท์ 7-10-2557

ELECTRICAL ENGINEER :

นายสุวิทย์ อภินันท์ 7-10-2557

SANITARY ENGINEER :

นายสุวิทย์ อภินันท์ 7-10-2557

DRAWING BY :

นายสุวิทย์ อภินันท์ 7-10-2557


DRAWING TITLE :

แปลนระบบระบายน้ำ ชั้นบน

REVISION :

DATE : SCALE : 1:500

TOTAL : DRAWING NO. : EE-13 29

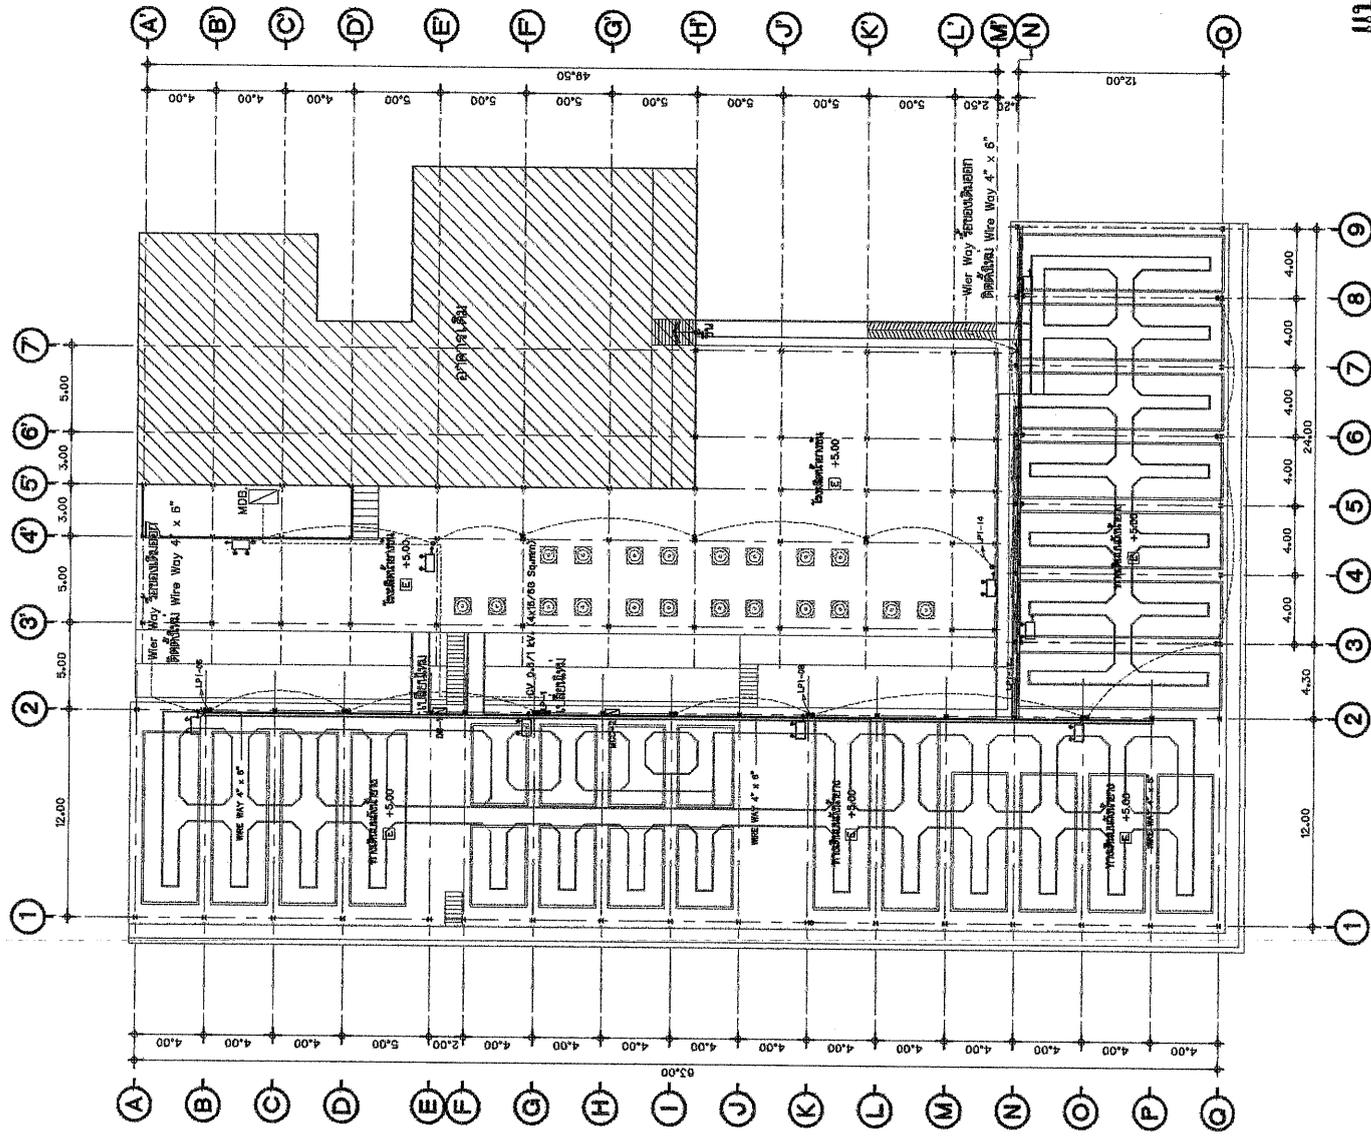

แปลนระบบระบายน้ำ ชั้นบน

ขนาดหน้า 1:500



การยางแห่งประเทศไทย
Rubber Authority of Thailand

PROJECT :
ขุดและติดตั้งแบบแม่พิมพ์จราจร
สถานีช้างชัน (โครงการโรงงาน 2)

LOCATION :
65 ม.2 ตำบลทุ่งหิน อำเภอทุ่งไทย
จังหวัดนครราชสีมา 30240

OWNER : การยางแห่งประเทศไทย
PROJECT NO. : RMN-ทรายยาง-01/2564

บริษัท วิศวกรที่ปรึกษา วิศวกรรม จำกัด
RUANGMANEE ENGINEERING CO.LTD.

บริษัท วิศวกรที่ปรึกษา วิศวกรที่ปรึกษา จำกัด
40/2 ม.9 ตำบล อุดมทรัพย์ อ.สนม 30110
โทร 66-431-9261, Email: ruangmanee_eng@vmail.com

ARCHITECTS :
นายพิเชษฐ์ นิลแก้ว 4-44 2557
นายสุวิทย์ สุภาพงษ์ 7-04 2557

STRUCTURAL ENGINEER :
นายสุวิทย์ สุภาพงษ์ 7-04 2557

ELECTRICAL ENGINEER :
นายสุวิทย์ สุภาพงษ์ 7-04 2557

SANITARY ENGINEER :
นายสุวิทย์ สุภาพงษ์ 7-04 2557

DRAWING BY :
นายสุวิทย์ สุภาพงษ์ 7-04 2557


DRAWING TITLE :
แปลนตำแหน่ง

แปลนตำแหน่ง
เปลี่ยนสายไฟใต้ทางเท้า

REVISION :

DATE : SCALE : 1:300

TOTAL : DRAWING NO :
EE-14 30

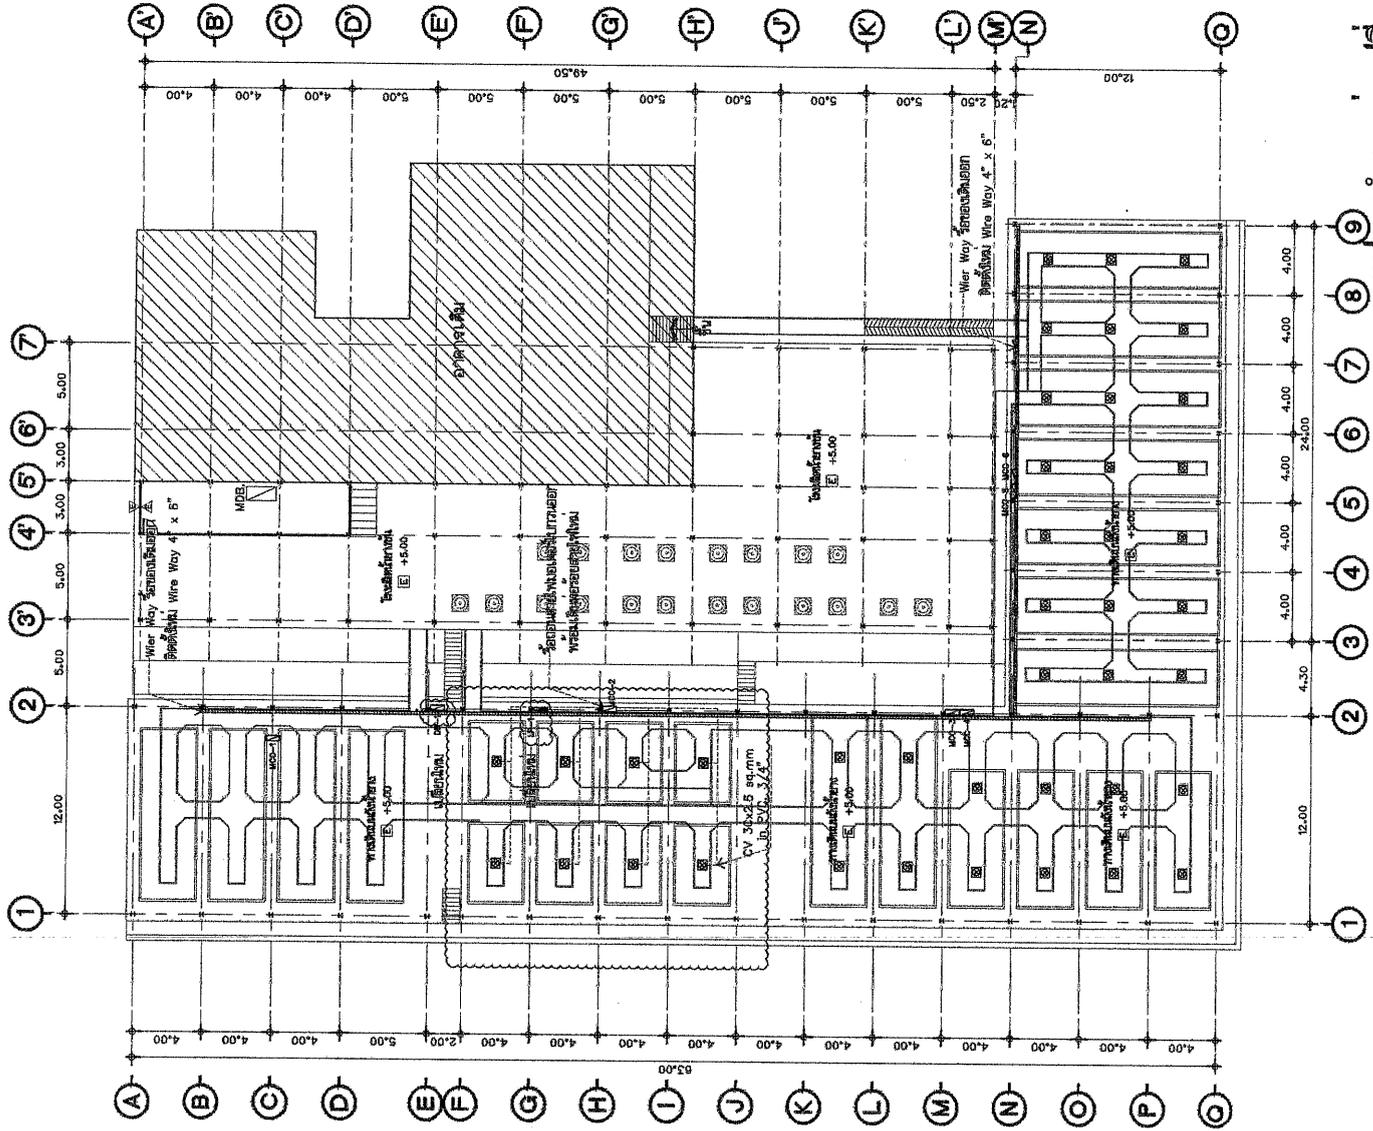

แปลนตำแหน่งเปลี่ยนสายไฟใต้ทางเท้า



การยางแห่งประเทศไทย
Rubber Authority of Thailand

PROJECT :

ขอแบบเขียนแบบแปลนประกอบอาคาร
ผลิตน้ำยางข้น (ต่อจากโครงการงาน 2)

LOCATION :

65/12 ตำบลหนองขี้ช้าง อำเภอวังน้อย
จังหวัดพระนครศรีอยุธยา 80240

OWNER :

การยางแห่งประเทศไทย

PROJECT NO. :

RWIN-การยาง-01/2564

บริษัท วิศวกรที่ปรึกษา วิศวกรรม จำกัด
RUANGMAHANE ENGINEERING CO.LTD.

บริษัท วิศวกรที่ปรึกษา วิศวกรรม จำกัด
49/2 หมู่ 9 ตำบล 9 อำเภอวังน้อย จังหวัดอยุธยา 80110
โทร 04381-52831, Email: ruangmahane@bangkok.com

ARCHITECTS :

นายสมศักดิ์ นิลแก้ว 6-40-3507
นายสมศักดิ์ อานนทวงษ์ 2-01-3507

STRUCTURAL ENGINEER :

นายสมศักดิ์ อานนทวงษ์ 6-40-3507

ELECTRICAL ENGINEER :

นายสมศักดิ์ อานนทวงษ์ 6-40-3507

SANITARY ENGINEER :

นายสมศักดิ์ อานนทวงษ์ 6-40-3507

DRAWING BY :

นายสมศักดิ์ อานนทวงษ์ 6-40-3507

DRAWING TITLE :

แปลนระบบระบายอากาศ

REVISION :

DATE :


SCALE : 1:300

TOTAL :

EE-15

DRAWING NO. :

31

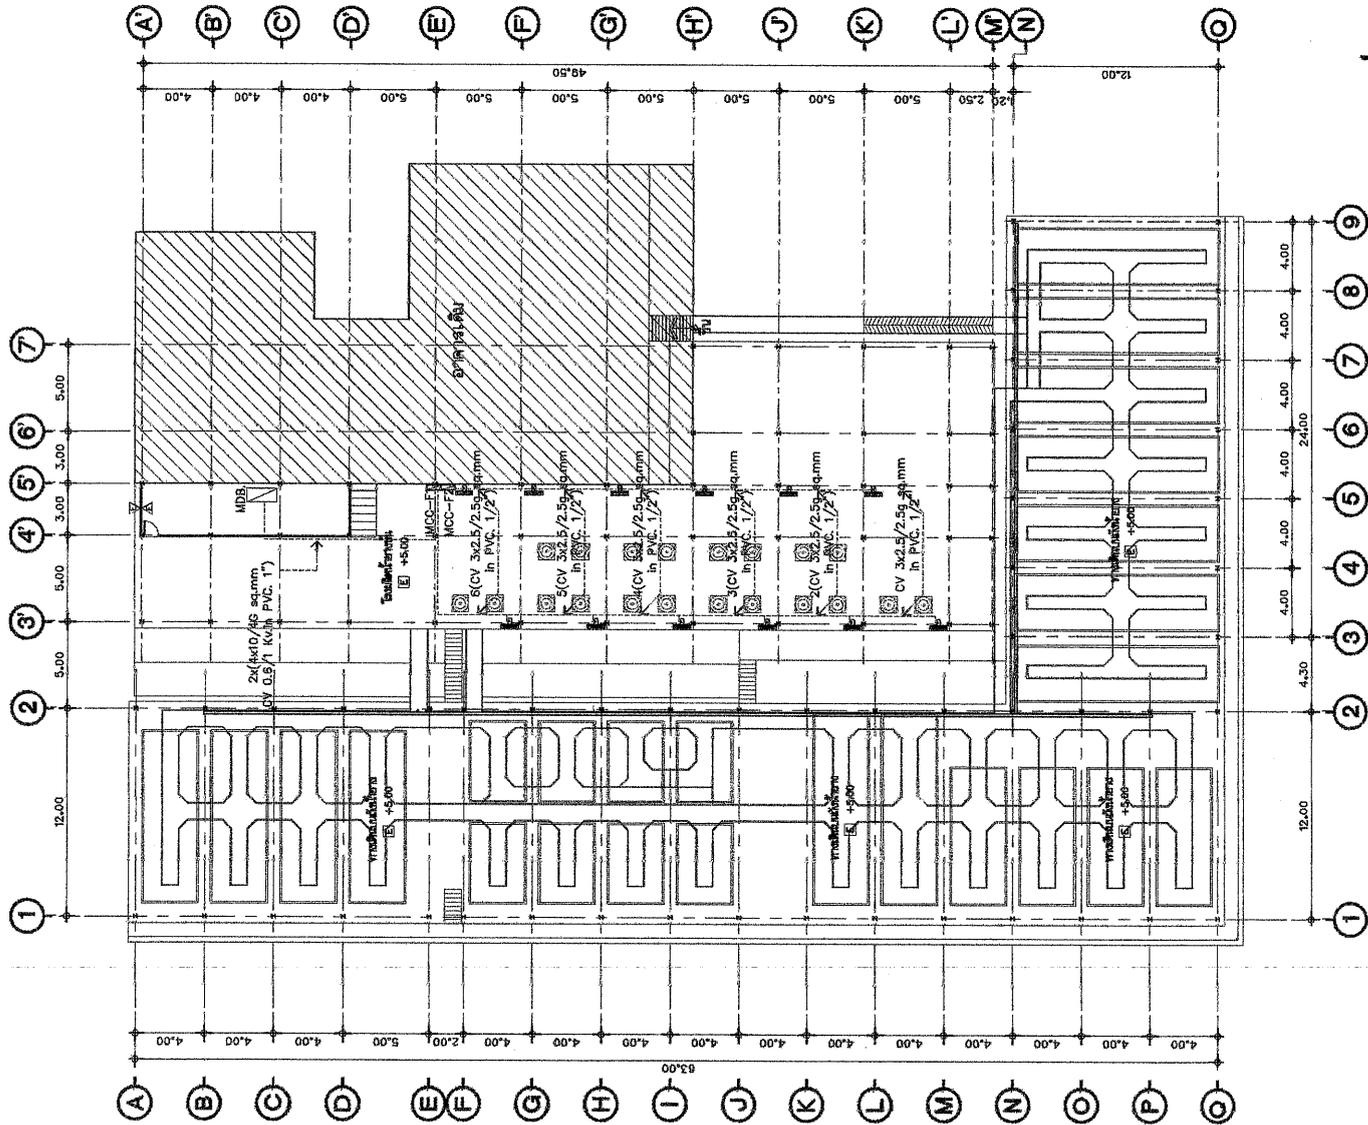

แปลนระบบระบายอากาศ

1:300